

ឧបសគ្គ បង្កើតឡើង មុន ១៩៧៥ ដើម្បី



គណៈកម្មាធិការជាតិរៀបចំការបោះឆ្នោត
នៃព្រះរាជាណាចក្រកម្ពុជា

គណៈកម្មាធិការជាតិរៀបចំការបោះឆ្នោត
នៃព្រះរាជាណាចក្រកម្ពុជា

០ ៥៧៧២

គណៈកម្មាធិការជាតិរៀបចំការបោះឆ្នោត
នៃព្រះរាជាណាចក្រកម្ពុជា

គណៈកម្មាធិការជាតិរៀបចំការបោះឆ្នោត
នៃព្រះរាជាណាចក្រកម្ពុជា



ASANA Architect Company Limited
บริษัท อัสนา อธิปัตย์ จำกัด

OWNER : 51 หมู่ 2 ตำบลหนองบอน อำเภอเมืองชลบุรี โทร. 0304040404	PROJECT : บ้านเดี่ยว 2 ชั้น 100 ตร.ม.	ARCHITECT : นาย อ. อธิปัตย์ อธิปัตย์ โทร. 09003040404	DATE : 21-02-2560	SCALE : NOT TO SCALE	SHEET NO : A-01	TOTAL : 12
LOCATION : บ้านเลขที่ 12 หมู่ 2 ตำบลหนองบอน อำเภอเมืองชลบุรี	OWNER : นาย อ. อธิปัตย์ อธิปัตย์ โทร. 09003040404	ARCHITECT : นาย อ. อธิปัตย์ อธิปัตย์ โทร. 09003040404	DATE : 21-02-2560	SCALE : NOT TO SCALE	SHEET NO : A-01	TOTAL : 12
OWNER : นาย อ. อธิปัตย์ อธิปัตย์ โทร. 09003040404	PROJECT : บ้านเดี่ยว 2 ชั้น 100 ตร.ม.	ARCHITECT : นาย อ. อธิปัตย์ อธิปัตย์ โทร. 09003040404	DATE : 21-02-2560	SCALE : NOT TO SCALE	SHEET NO : A-01	TOTAL : 12
OWNER : นาย อ. อธิปัตย์ อธิปัตย์ โทร. 09003040404	PROJECT : บ้านเดี่ยว 2 ชั้น 100 ตร.ม.	ARCHITECT : นาย อ. อธิปัตย์ อธิปัตย์ โทร. 09003040404	DATE : 21-02-2560	SCALE : NOT TO SCALE	SHEET NO : A-01	TOTAL : 12

1. วัตถุประสงค์ของแบบแปลนนี้ เพื่อใช้ในการก่อสร้างอาคารตามแบบแปลนนี้

2. หน้าที่ของสถาปนิกผู้ออกแบบแปลนนี้ คือ ออกแบบแปลนสถาปัตย์และวิศวกรรมโยธา

3. หน้าที่ของวิศวกรผู้ออกแบบแปลนนี้ คือ ออกแบบแปลนวิศวกรรมโยธา

4. หน้าที่ของช่างเขียนแบบแปลนนี้ คือ เขียนแบบแปลนสถาปัตย์และวิศวกรรมโยธา

5. หน้าที่ของช่างสำรวจแปลนนี้ คือ สำรวจพื้นที่ก่อสร้างอาคาร

6. หน้าที่ของช่างประเมินราคาแปลนนี้ คือ ประเมินราคาก่อสร้างอาคาร

7. หน้าที่ของช่างควบคุมการก่อสร้างแปลนนี้ คือ ควบคุมการก่อสร้างอาคาร

8. หน้าที่ของช่างตรวจรับแปลนนี้ คือ ตรวจรับอาคาร

9. หน้าที่ของช่างประเมินผลแปลนนี้ คือ ประเมินผลอาคาร

10. หน้าที่ของช่างปรับปรุงแปลนนี้ คือ ปรับปรุงอาคาร

11. หน้าที่ของช่างซ่อมแซมแปลนนี้ คือ ซ่อมแซมอาคาร

12. หน้าที่ของช่างอนุรักษ์แปลนนี้ คือ อนุรักษ์อาคาร

13. หน้าที่ของช่างบริหารจัดการแปลนนี้ คือ บริหารจัดการอาคาร

14. หน้าที่ของช่างประเมินความเสี่ยงแปลนนี้ คือ ประเมินความเสี่ยงอาคาร

15. หน้าที่ของช่างประเมินผลกระทบสิ่งแวดล้อมแปลนนี้ คือ ประเมินผลกระทบสิ่งแวดล้อมอาคาร

16. หน้าที่ของช่างประเมินผลกระทบสุขภาพแปลนนี้ คือ ประเมินผลกระทบสุขภาพอาคาร

17. หน้าที่ของช่างประเมินผลกระทบสังคมแปลนนี้ คือ ประเมินผลกระทบสังคมอาคาร

18. หน้าที่ของช่างประเมินผลกระทบเศรษฐกิจแปลนนี้ คือ ประเมินผลกระทบเศรษฐกิจอาคาร

19. หน้าที่ของช่างประเมินผลกระทบวัฒนธรรมแปลนนี้ คือ ประเมินผลกระทบวัฒนธรรมอาคาร

20. หน้าที่ของช่างประเมินผลกระทบศิลปกรรมแปลนนี้ คือ ประเมินผลกระทบศิลปกรรมอาคาร

21. หน้าที่ของช่างประเมินผลกระทบภูมิทัศน์แปลนนี้ คือ ประเมินผลกระทบภูมิทัศน์อาคาร


22. หน้าที่ของช่างประเมินผลกระทบสิ่งแวดล้อมเมืองแปลนนี้ คือ ประเมินผลกระทบสิ่งแวดล้อมเมืองอาคาร

23. หน้าที่ของช่างประเมินผลกระทบสิ่งแวดล้อมระดับภูมิภาคแปลนนี้ คือ ประเมินผลกระทบสิ่งแวดล้อมระดับภูมิภาคอาคาร

24. หน้าที่ของช่างประเมินผลกระทบสิ่งแวดล้อมระดับโลกแปลนนี้ คือ ประเมินผลกระทบสิ่งแวดล้อมระดับโลกอาคาร

25. หน้าที่ของช่างประเมินผลกระทบสิ่งแวดล้อมทั้งปวงแปลนนี้ คือ ประเมินผลกระทบสิ่งแวดล้อมทั้งปวงอาคาร

26. หน้าที่ของช่างประเมินผลกระทบสิ่งแวดล้อมทั้งปวงที่เปลี่ยนแปลงไปแปลนนี้ คือ ประเมินผลกระทบสิ่งแวดล้อมทั้งปวงที่เปลี่ยนแปลงไปอาคาร

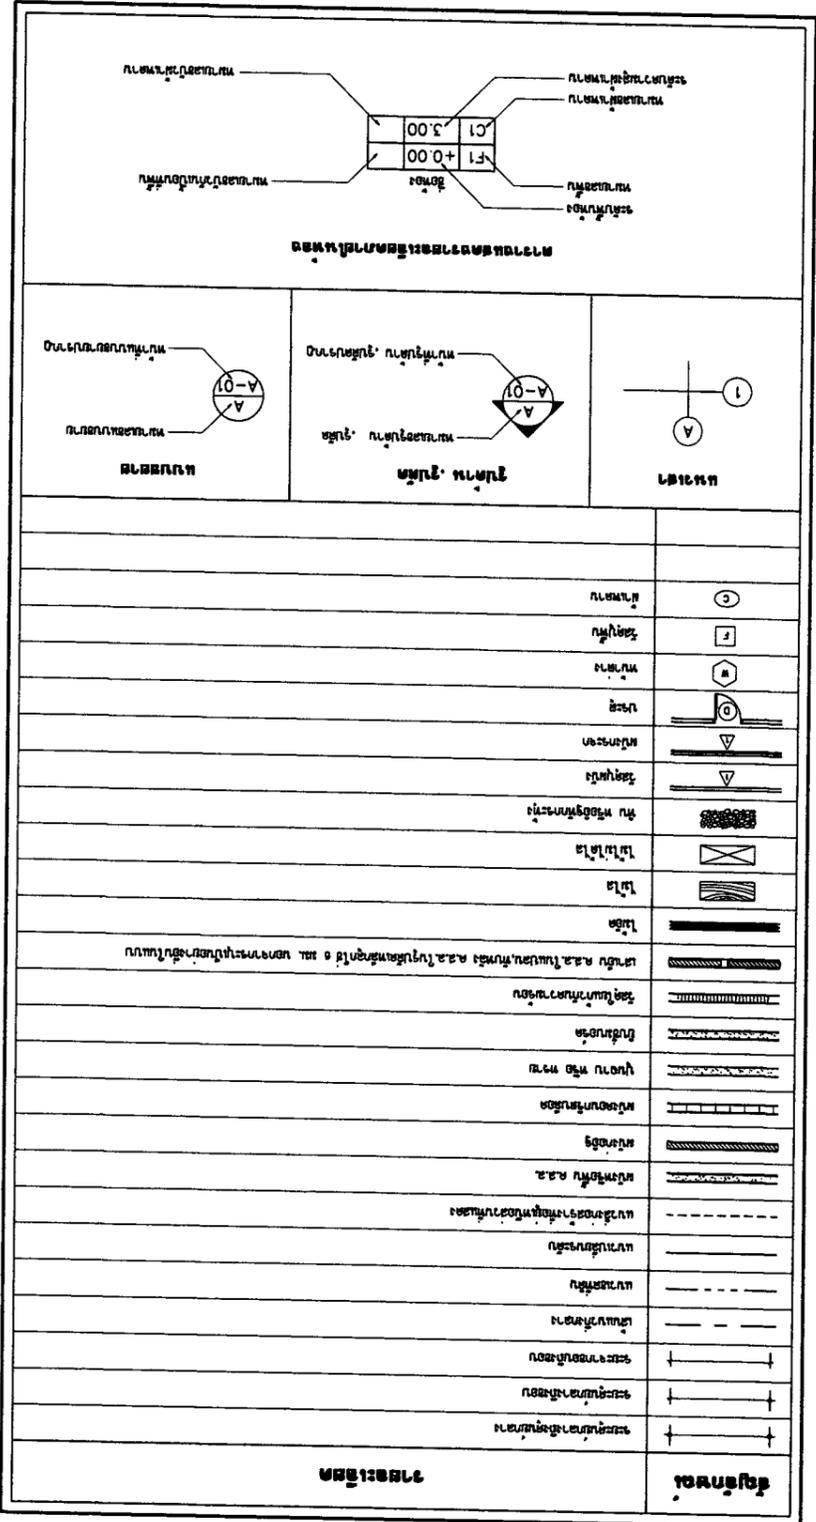

แบบแปลนโครงสร้างอาคาร


1	ผนัง	คอนกรีตเสริมเหล็ก	200 มม.
2	เสาเข็ม	คอนกรีตเสริมเหล็ก	300 มม.
3	คาน	คอนกรีตเสริมเหล็ก	300 มม.
4	พื้น	คอนกรีตเสริมเหล็ก	150 มม.
5	ฝ้า	คอนกรีตเสริมเหล็ก	150 มม.
6	เพดาน	คอนกรีตเสริมเหล็ก	150 มม.
7	ผนัง	คอนกรีตเสริมเหล็ก	200 มม.
8	เสาเข็ม	คอนกรีตเสริมเหล็ก	300 มม.
9	คาน	คอนกรีตเสริมเหล็ก	300 มม.
10	พื้น	คอนกรีตเสริมเหล็ก	150 มม.
11	ฝ้า	คอนกรีตเสริมเหล็ก	150 มม.
12	เพดาน	คอนกรีตเสริมเหล็ก	150 มม.
13	ผนัง	คอนกรีตเสริมเหล็ก	200 มม.
14	เสาเข็ม	คอนกรีตเสริมเหล็ก	300 มม.
15	คาน	คอนกรีตเสริมเหล็ก	300 มม.
16	พื้น	คอนกรีตเสริมเหล็ก	150 มม.
17	ฝ้า	คอนกรีตเสริมเหล็ก	150 มม.
18	เพดาน	คอนกรีตเสริมเหล็ก	150 มม.
19	ผนัง	คอนกรีตเสริมเหล็ก	200 มม.
20	เสาเข็ม	คอนกรีตเสริมเหล็ก	300 มม.
21	คาน	คอนกรีตเสริมเหล็ก	300 มม.
22	พื้น	คอนกรีตเสริมเหล็ก	150 มม.
23	ฝ้า	คอนกรีตเสริมเหล็ก	150 มม.
24	เพดาน	คอนกรีตเสริมเหล็ก	150 มม.
25	ผนัง	คอนกรีตเสริมเหล็ก	200 มม.
26	เสาเข็ม	คอนกรีตเสริมเหล็ก	300 มม.
27	คาน	คอนกรีตเสริมเหล็ก	300 มม.
28	พื้น	คอนกรีตเสริมเหล็ก	150 มม.
29	ฝ้า	คอนกรีตเสริมเหล็ก	150 มม.
30	เพดาน	คอนกรีตเสริมเหล็ก	150 มม.

แบบแปลนสถาปัตย์



แบบแปลนสถาปัตย์



OWNER :		SI มี 2 ชั้น (สองชั้น)		E-mail : osana304@yahoo.com		ARCHITECT :		ASANA ARCHITECT	
PROJECT :		บ้านเดี่ยว 2 ชั้น (บ้านเดี่ยว 2 ชั้น)		บ้านเดี่ยว 2 ชั้น (บ้านเดี่ยว 2 ชั้น)		LOCATION :		บ้านเดี่ยว 2 ชั้น (บ้านเดี่ยว 2 ชั้น)	
ARCHITECT :		นาย อ. อัสนา สถาปัตย์ (นาย อ. อัสนา สถาปัตย์)		นาย อ. อัสนา สถาปัตย์ (นาย อ. อัสนา สถาปัตย์)		OWNER :		นาย อ. อัสนา สถาปัตย์ (นาย อ. อัสนา สถาปัตย์)	
STRUCTURAL ENGINEER :		นาย อ. อัสนา สถาปัตย์ (นาย อ. อัสนา สถาปัตย์)		นาย อ. อัสนา สถาปัตย์ (นาย อ. อัสนา สถาปัตย์)		ELECTRICAL ENGINEER :		นาย อ. อัสนา สถาปัตย์ (นาย อ. อัสนา สถาปัตย์)	
REVISION :		NO. 1		NO. 2		DATE :		DATE : 21-02-2560	
DRAWING TITLE :		บ้านเดี่ยว 2 ชั้น (บ้านเดี่ยว 2 ชั้น)		บ้านเดี่ยว 2 ชั้น (บ้านเดี่ยว 2 ชั้น)		SCALE :		SCALE : 1:100	
APPROVED :		TOTAL		TOTAL		SHEET NO :		SHEET NO : A-04	
APPROVED :		12		12		TOTAL		TOTAL : 12	


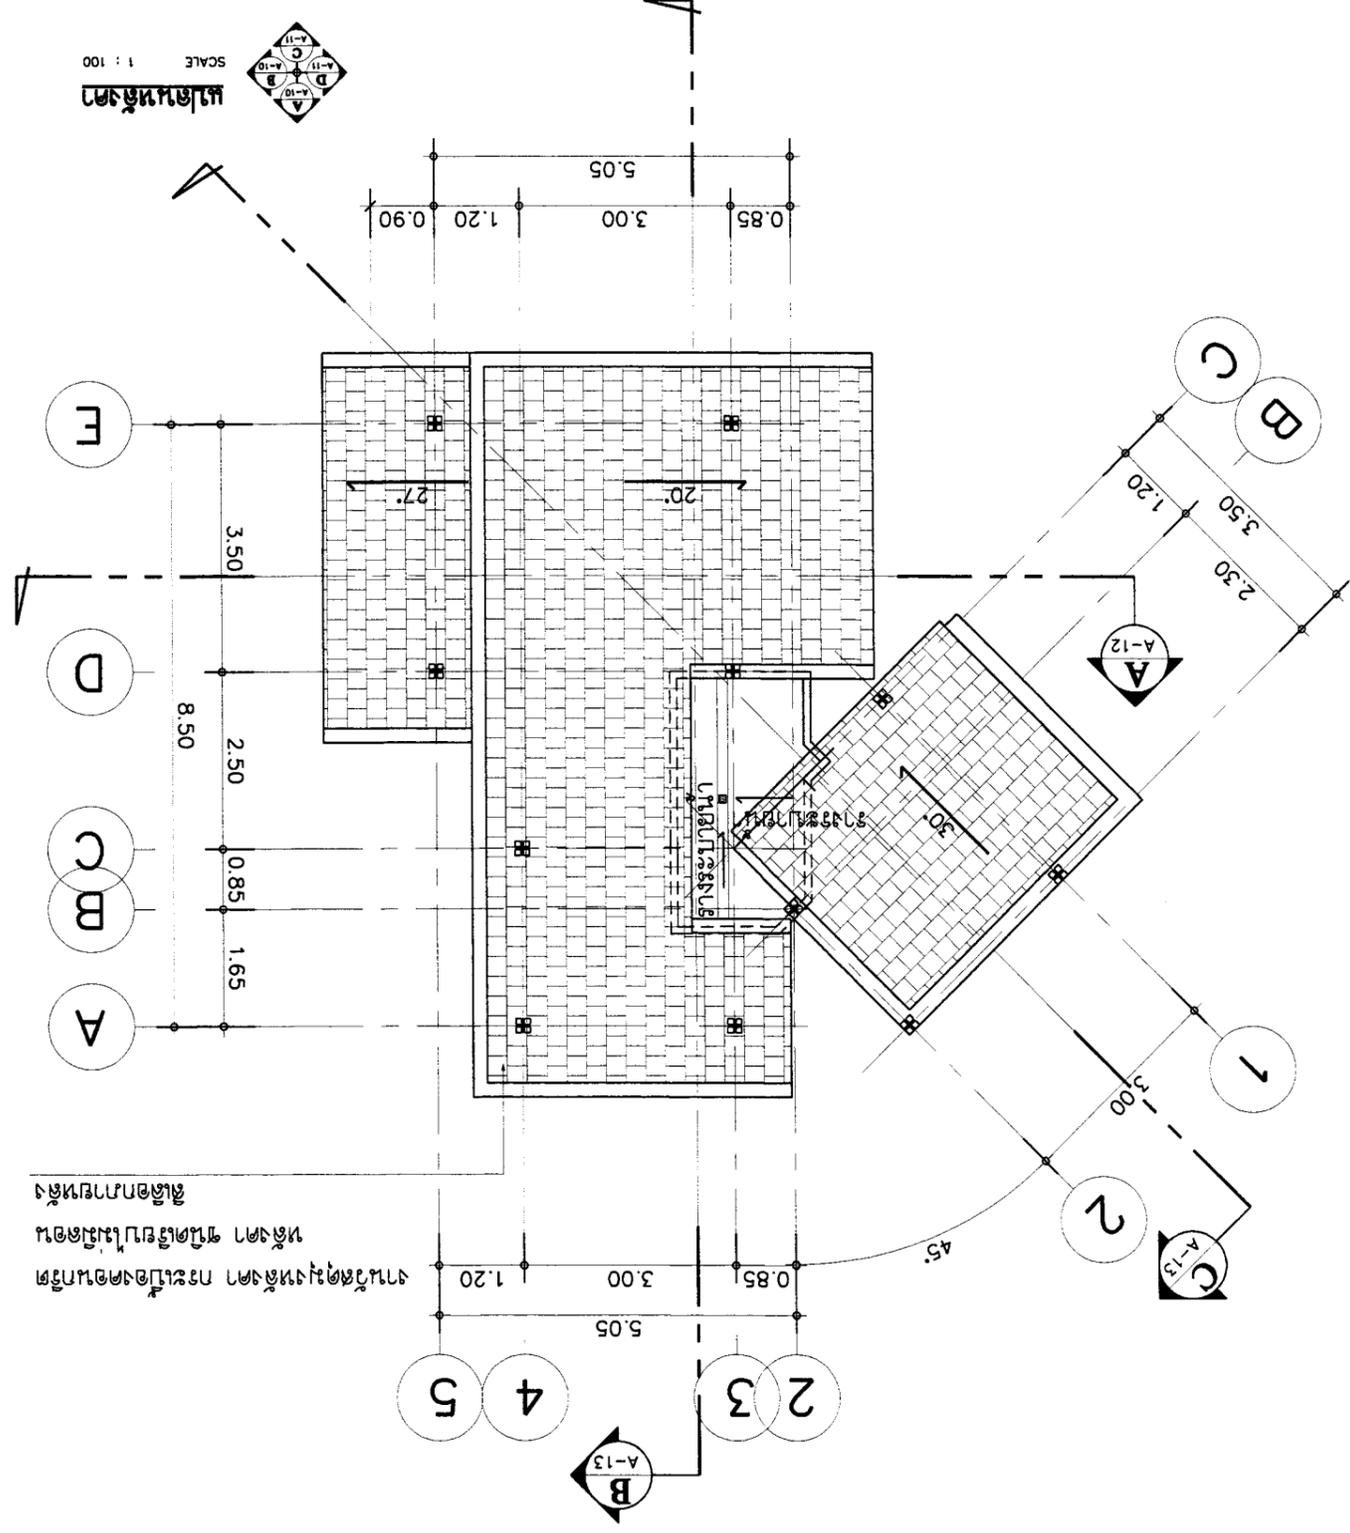


งานวัดพื้นที่หน้าดิน การแบ่งโซนที่ดิน
หน้าดิน 1 ชั้น (หน้าดิน 1 ชั้น)
ดูข้อมูลภาพหน้าดิน

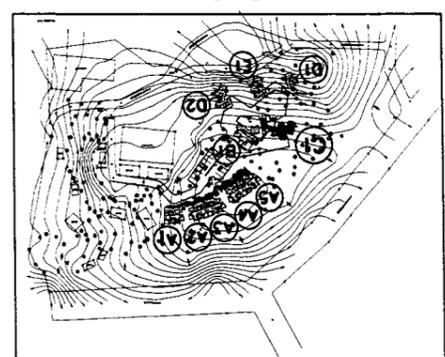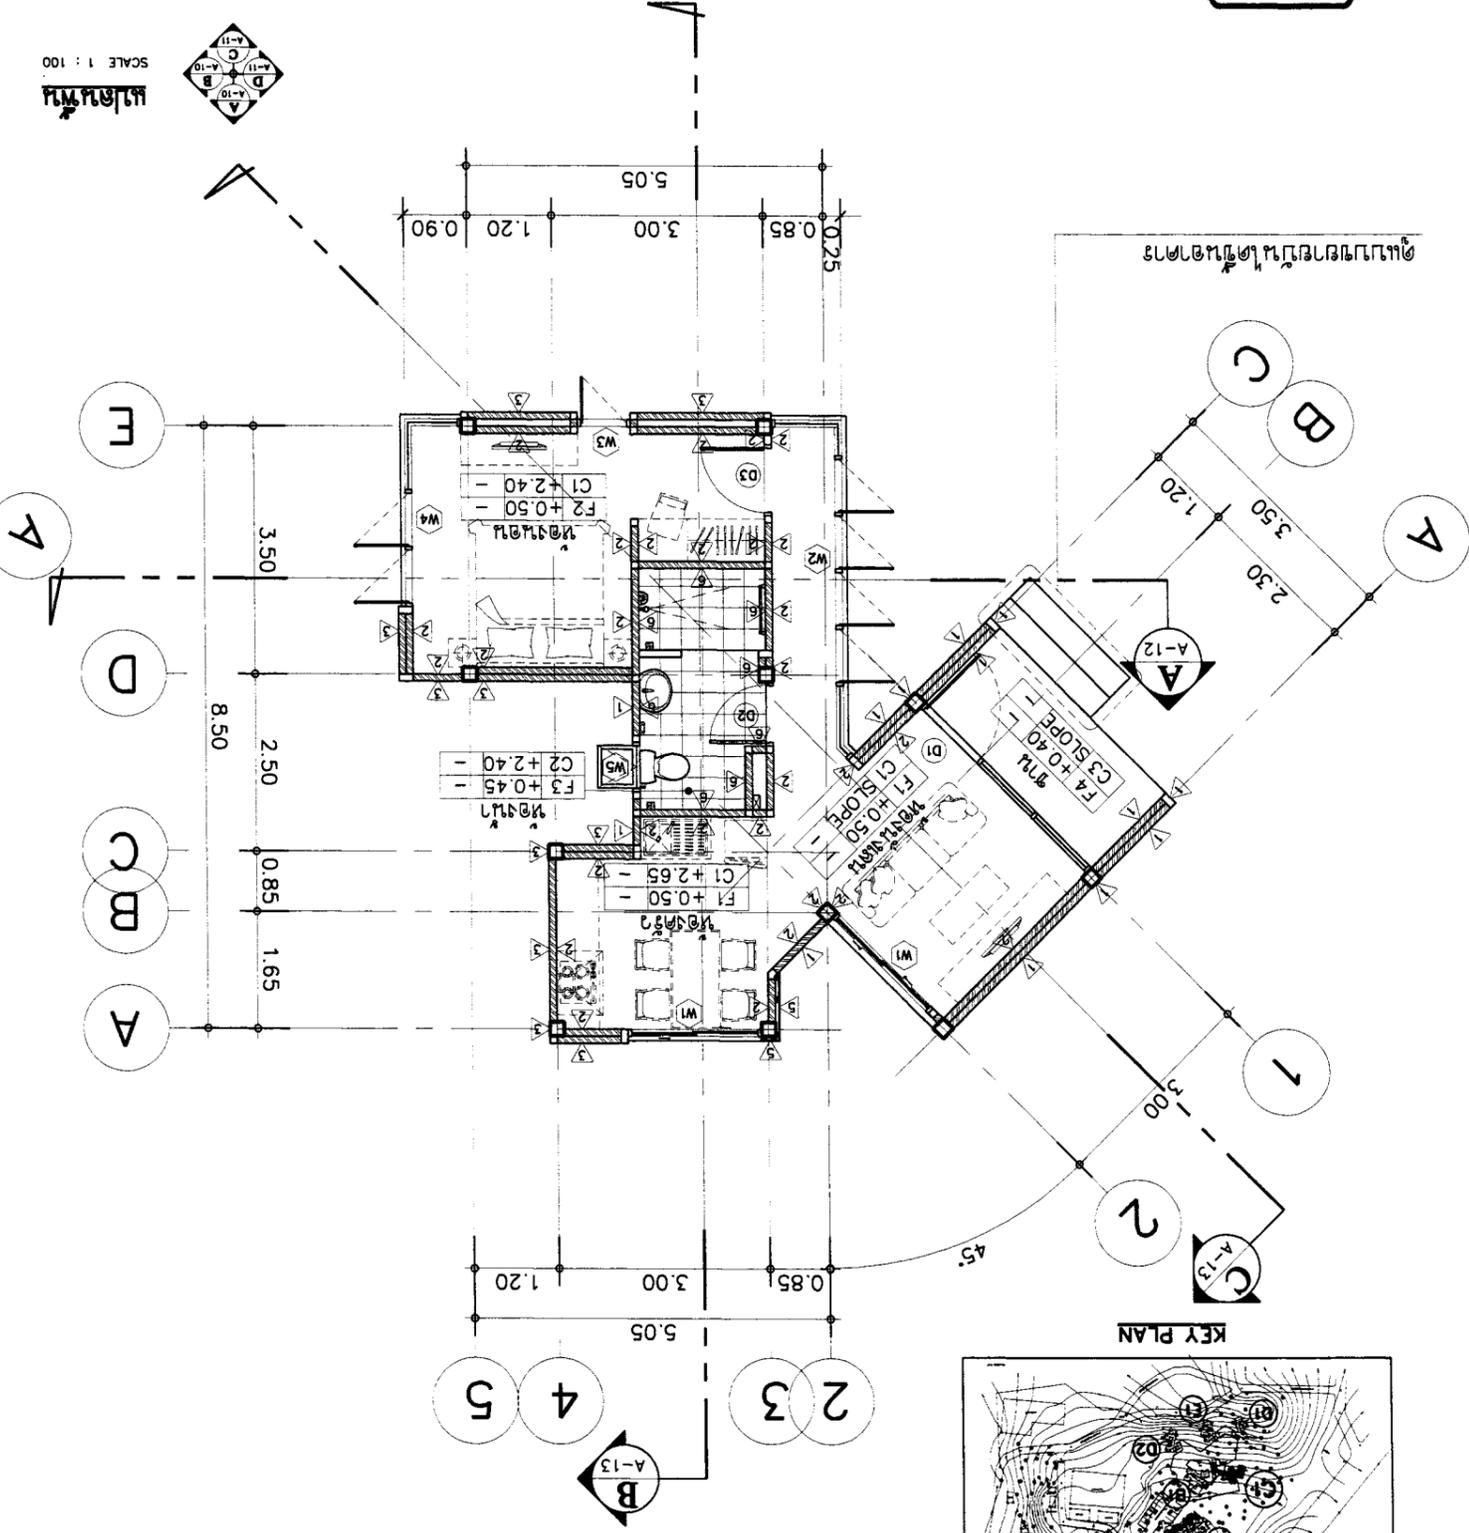




OWNER :		51 หมู่ 2 ต.หนองแขม อ.เมืองจ.เชียงใหม่ E-mail : asana304@yahoo.com	
PROJECT :		บ้านเดี่ยว 3 ห้องนอน 2 ห้องน้ำ	
LOCATION :		บ้านเดี่ยว 3 ห้องนอน 2 ห้องน้ำ หมู่ 2 ต.หนองแขม อ.เมืองจ.เชียงใหม่	
ARCHITECT :	นาย อสมิ ธีระวัฒน์ สถาปนิกที่ 1	ARCHITECT :	นาย อสมิ ธีระวัฒน์ สถาปนิกที่ 1
STRUCTURAL ENGINEER :	นาย อสมิ ธีระวัฒน์ สถาปนิกที่ 1	STRUCTURAL ENGINEER :	นาย อสมิ ธีระวัฒน์ สถาปนิกที่ 1
ELECTRICAL ENGINEER :	นาย อสมิ ธีระวัฒน์ สถาปนิกที่ 1	ELECTRICAL ENGINEER :	นาย อสมิ ธีระวัฒน์ สถาปนิกที่ 1
REVISION :	NO. 1	REVISION :	NO. 1
DESCRIPTION :	บ้านเดี่ยว 3 ห้องนอน 2 ห้องน้ำ	DESCRIPTION :	บ้านเดี่ยว 3 ห้องนอน 2 ห้องน้ำ
DATE :	21-02-2560	DATE :	21-02-2560
SCALE :	1:100	SCALE :	1:100
DRAWING TITLE :	บ้านเดี่ยว 3 ห้องนอน 2 ห้องน้ำ	DRAWING TITLE :	บ้านเดี่ยว 3 ห้องนอน 2 ห้องน้ำ
SHEET NO :	A-05	SHEET NO :	A-05
TOTAL :	12	TOTAL :	12
APPROVED :		APPROVED :	

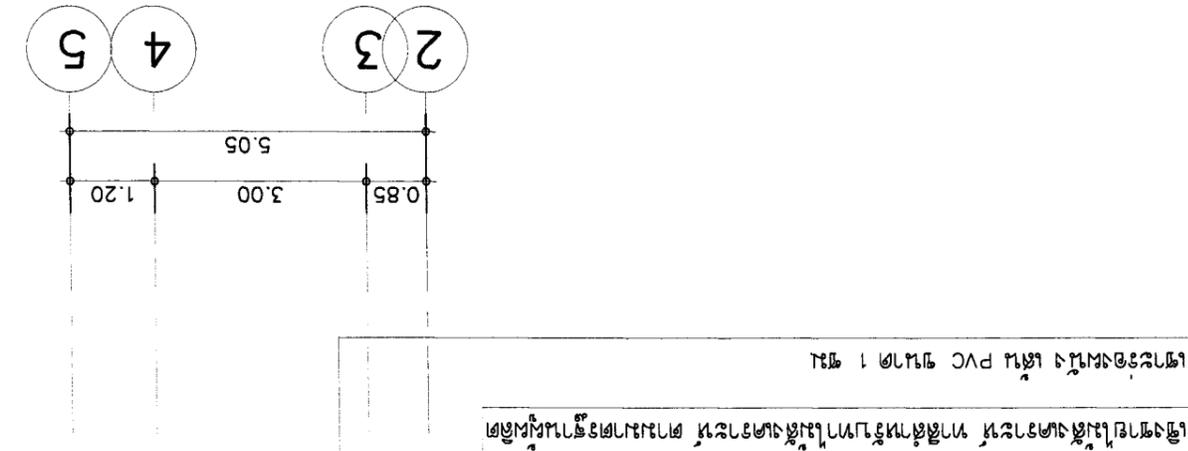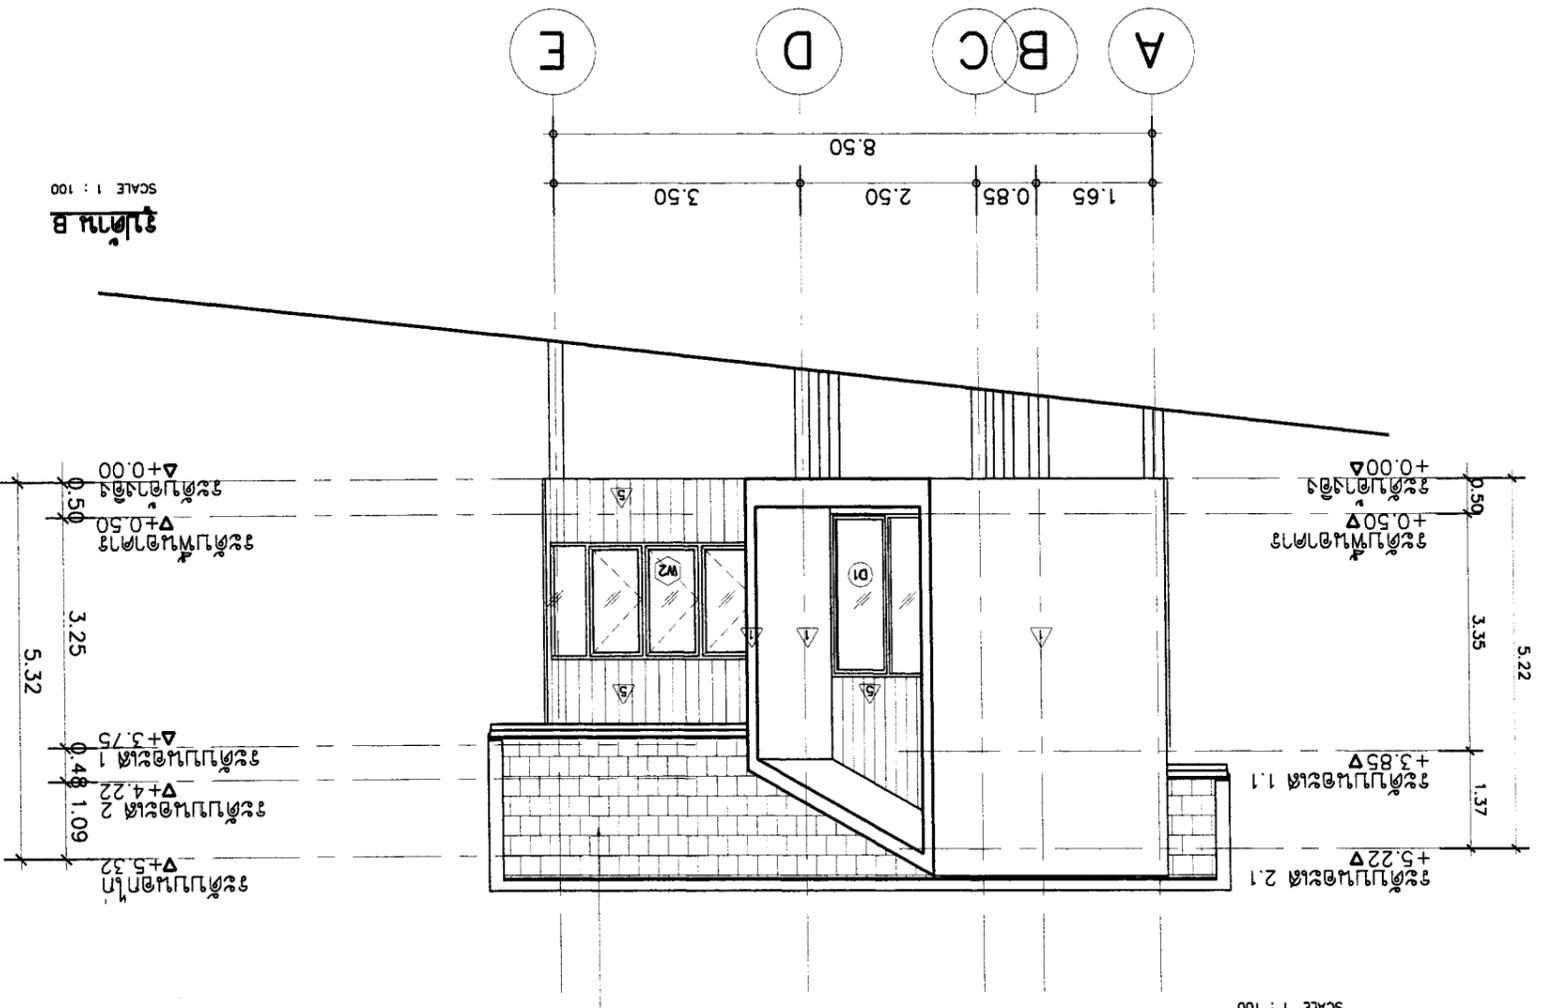

งานโครงสร้างหลังคา กระเบื้องหลังคา กระเบื้องดินเผา
หลังคา วัสดุเป็นไม้เนื้อแข็ง วัสดุเป็นไม้เนื้อแข็ง

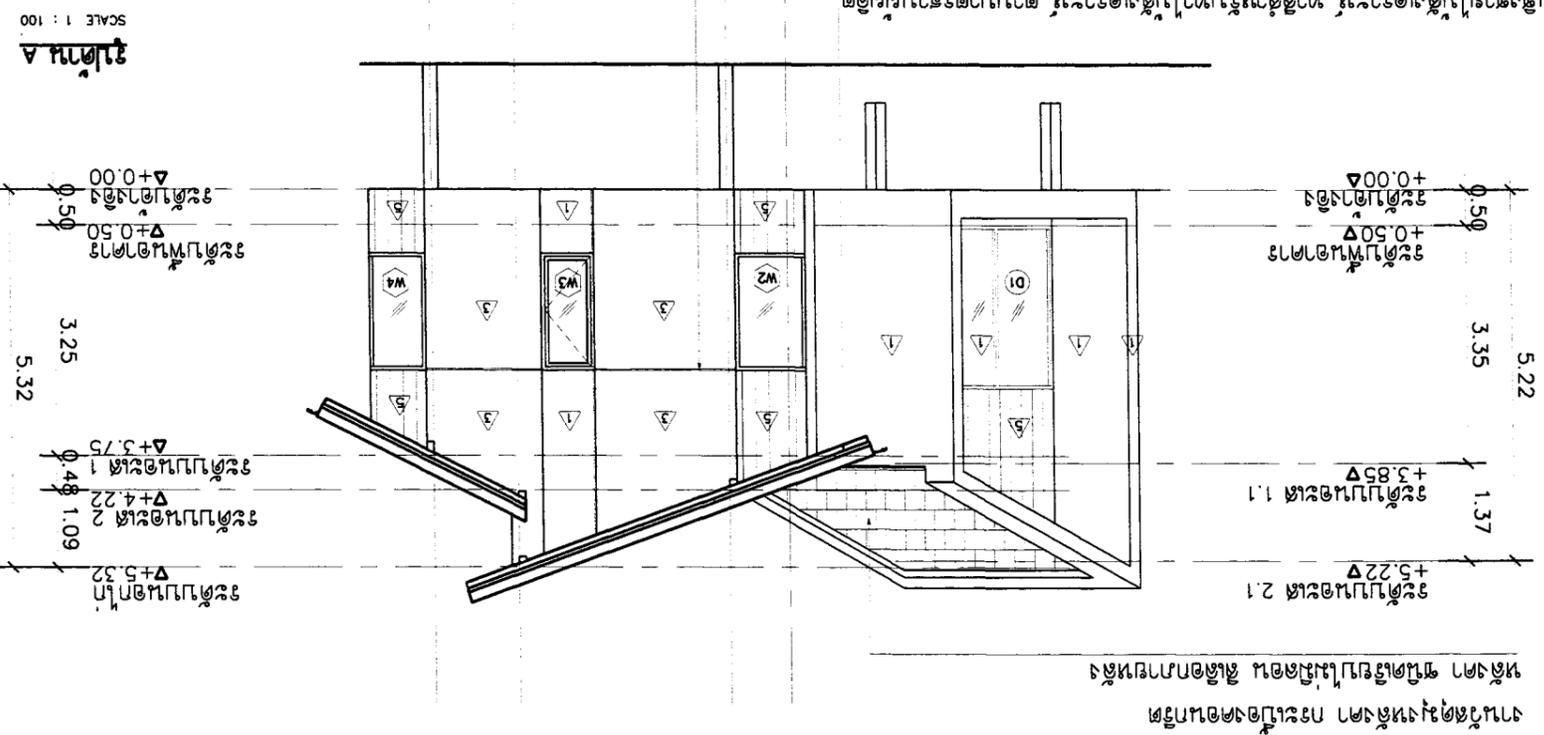


งานโครงสร้างหลังคา กระเบื้องหลังคา กระเบื้องดินเผา
หลังคา วัสดุเป็นไม้เนื้อแข็ง วัสดุเป็นไม้เนื้อแข็ง




OWNER :	51 หมู่ 2 ตำบลหนอง เตาเผาอำเภอบางบาล จังหวัดพระนครศรีอยุธยา	E-mail : asana304@yahoo.com	โครงการ : 11111111111111111111	บริษัท อัสนา สถาปัตย์ จำกัด อาคาร 1 ชั้น 1 ถนนแจ้งวัฒนะ กรุงเทพฯ
	ARCHITECT :	นาย สุพล วีระวัชร สถาปนิก 223	นาย สุพล วีระวัชร สถาปนิก 11086	นาย สุพล วีระวัชร สถาปนิก 117510
LOCATION :	มหาวิทยาลัยราชภัฏพระนครศรีอยุธยา			
PROJECT :				
REVISION :	NO	DESCRIPTION	DATE	
DRAWING TITLE :	ELECTRICAL ENGINEER			
	ELECTRICAL ENGINEER			
	ELECTRICAL ENGINEER			
APPROVED :	DATE : 21-02-2560			
SHEET NO	A-06	SCALE : 1:100		
TOTAL	12			

SCALE 1 : 100
แปลน D

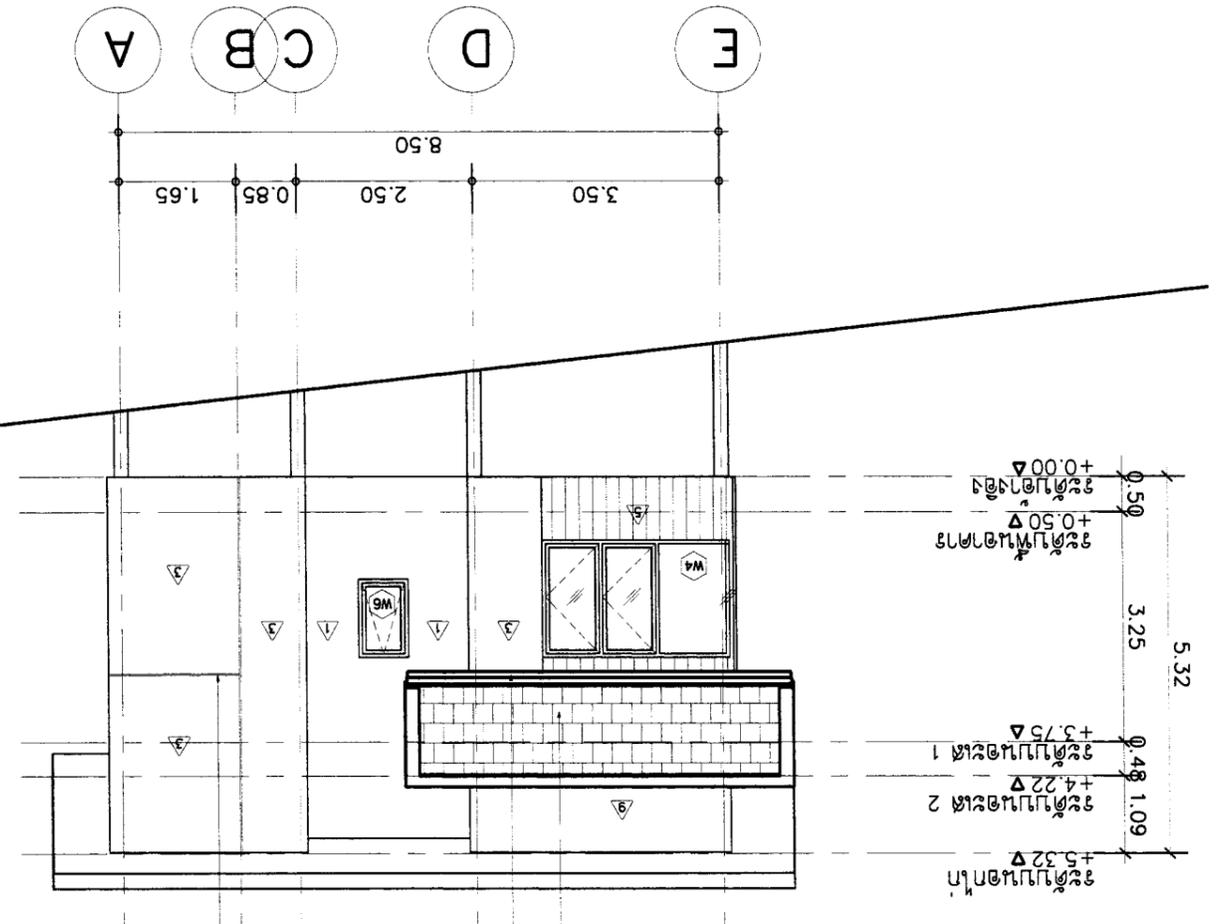


SCALE 1 : 100
แปลน C

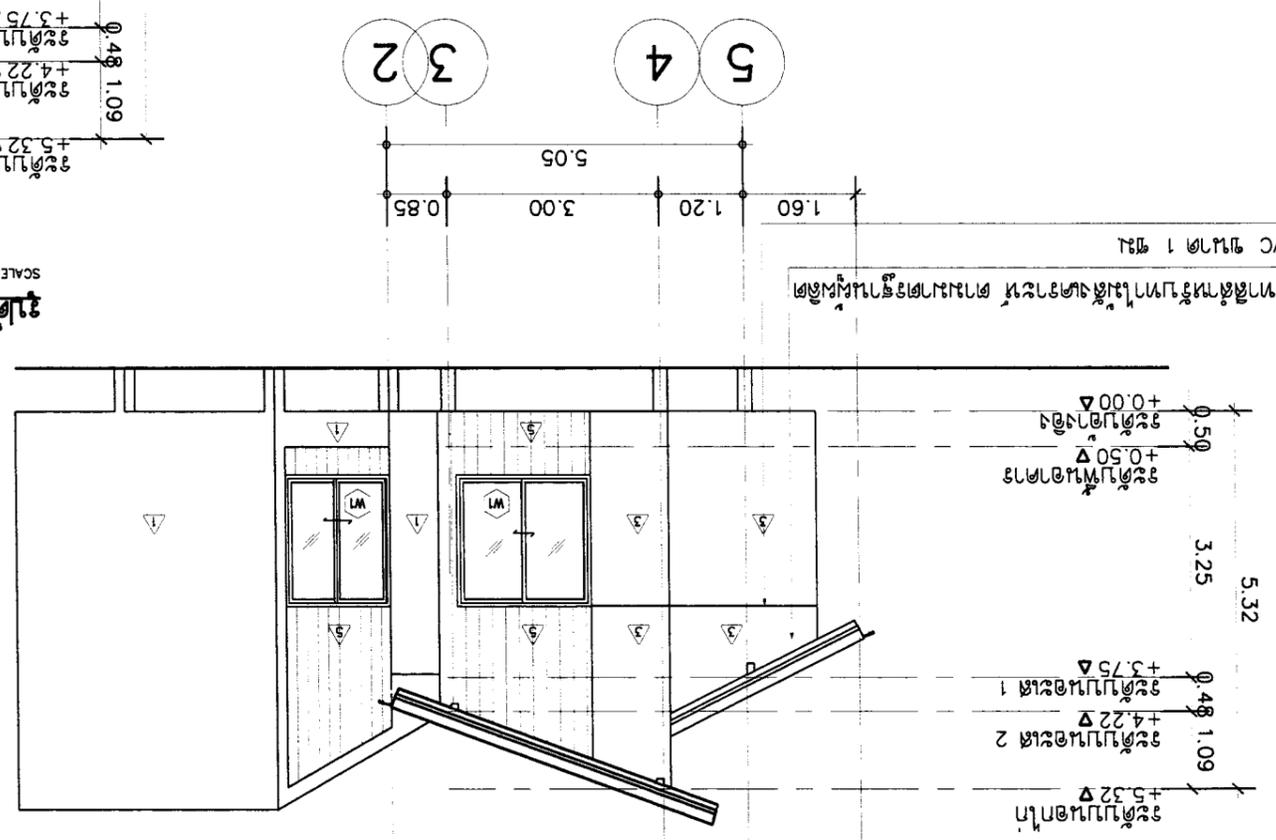


งานติดตั้งหน้าต่าง ประตู การแบ่งโซนพื้นที่
หน้าอาคาร ให้มีประโยชน์ใช้สอยที่สอดคล้อง
กับความต้องการใช้สอยของอาคาร
ทางสถาปนิกได้จัดทำแปลนสถาปัตย์
และโครงสร้างพื้นฐาน PVC ขนาด 1 ชั้น

โครงสร้างพื้นฐานทางสถาปัตย์และโครงสร้างพื้นฐาน
และโครงสร้างพื้นฐาน PVC ขนาด 1 ชั้น

OWNER :		51 หมู่ 2 ต.หนองปรือ อ.บางละมุง จ.ชลบุรี E-mail : asano304@yahoo.com	
PROJECT :		บ้านเดี่ยว 123 หมู่ 2 ต.หนองปรือ อ.บางละมุง จ.ชลบุรี	
LOCATION :		123 หมู่ 2 ต.หนองปรือ อ.บางละมุง จ.ชลบุรี	
ARCHITECT :		นาย อสมิ 123 หมู่ 2 ต.หนองปรือ อ.บางละมุง จ.ชลบุรี	
STRUCTURAL ENGINEER :		นาย อสมิ 123 หมู่ 2 ต.หนองปรือ อ.บางละมุง จ.ชลบุรี	
ELECTRICAL ENGINEER :		นาย อสมิ 123 หมู่ 2 ต.หนองปรือ อ.บางละมุง จ.ชลบุรี	
SANITARY ENGINEER :		นาย อสมิ 123 หมู่ 2 ต.หนองปรือ อ.บางละมุง จ.ชลบุรี	
DATE :		21-02-2560	
SCALE :		1:75	
DRAWING TITLE :		บ้านเดี่ยว 123 หมู่ 2 ต.หนองปรือ อ.บางละมุง จ.ชลบุรี	
APPROVED :		[Signature]	
SHEET NO :		A-07	
TOTAL :		12	

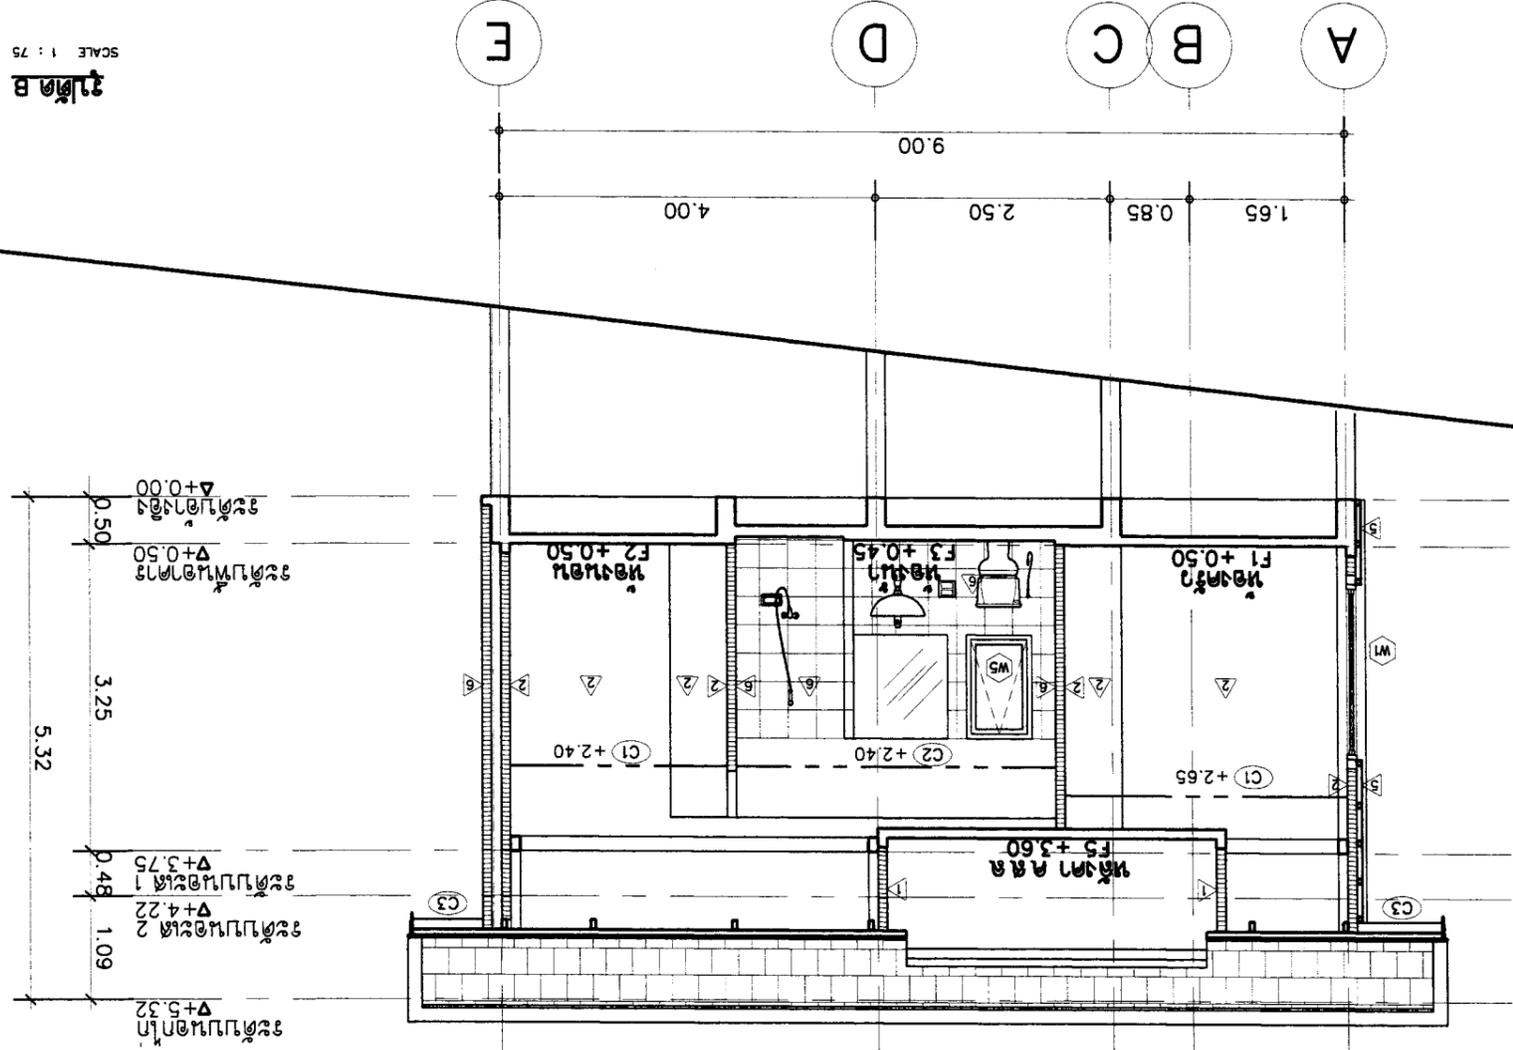

บ้านเดี่ยว B
SCALE 1 : 75

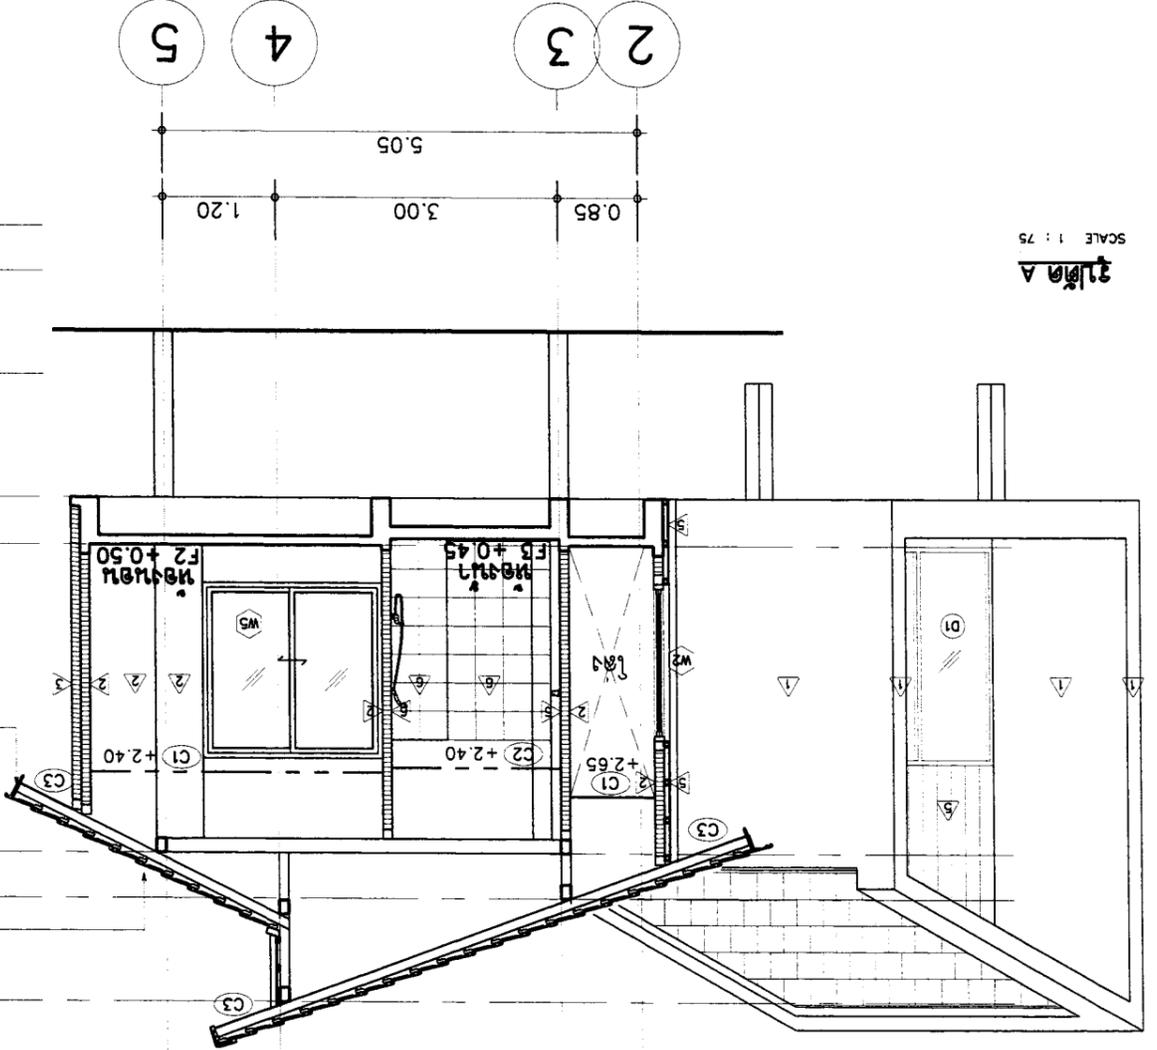


บ้านเดี่ยว A
SCALE 1 : 75

งานนี้จัดทำขึ้นโดยช่างสถาปนิก
หลังจากที่ได้รับแบบแปลนจากผู้ว่าราชการ
แล้ว และดำเนินการก่อสร้างตามแบบแปลน
ที่ส่งมาเรียบร้อยแล้ว



OWNER :	51 หมู่ 2 ต.หนองนงนุช อ.เมืองจันทบุรี จ.จันทบุรี						
	E-mail : osana304@yahoo.com	สถาปนิกจ.จันทบุรี จ.จันทบุรี					
PROJECT :	บ้านเดี่ยว 2 ห้องนอน 2 ห้องน้ำ						
LOCATION :	บ้านเดี่ยว 2 ห้องนอน 2 ห้องน้ำ						
ARCHITECT :	นาย อสมาน วัฒนศิริ 08223						
STRUCTURAL ENGINEER :	นาย อสมาน วัฒนศิริ 08227						
ELECTRICAL ENGINEER :	นาย อสมาน วัฒนศิริ 08276						
SANITARY ENGINEER :	นาย อสมาน วัฒนศิริ 08276						
DATE :	21-02-2560	21-02-2560	21-02-2560	21-02-2560	21-02-2560	21-02-2560	21-02-2560
SCALE :	1:75	1:75	1:75	1:75	1:75	1:75	1:75
APPROVED :							
DRAWING TITLE :	บ้านเดี่ยว 2 ห้องนอน 2 ห้องน้ำ						
REVISION :							
NO :	1	2	3				
DESCRIPTION :							
DATE :							
SHEET NO :	A-08						
TOTAL :	12	12	12	12	12	12	12

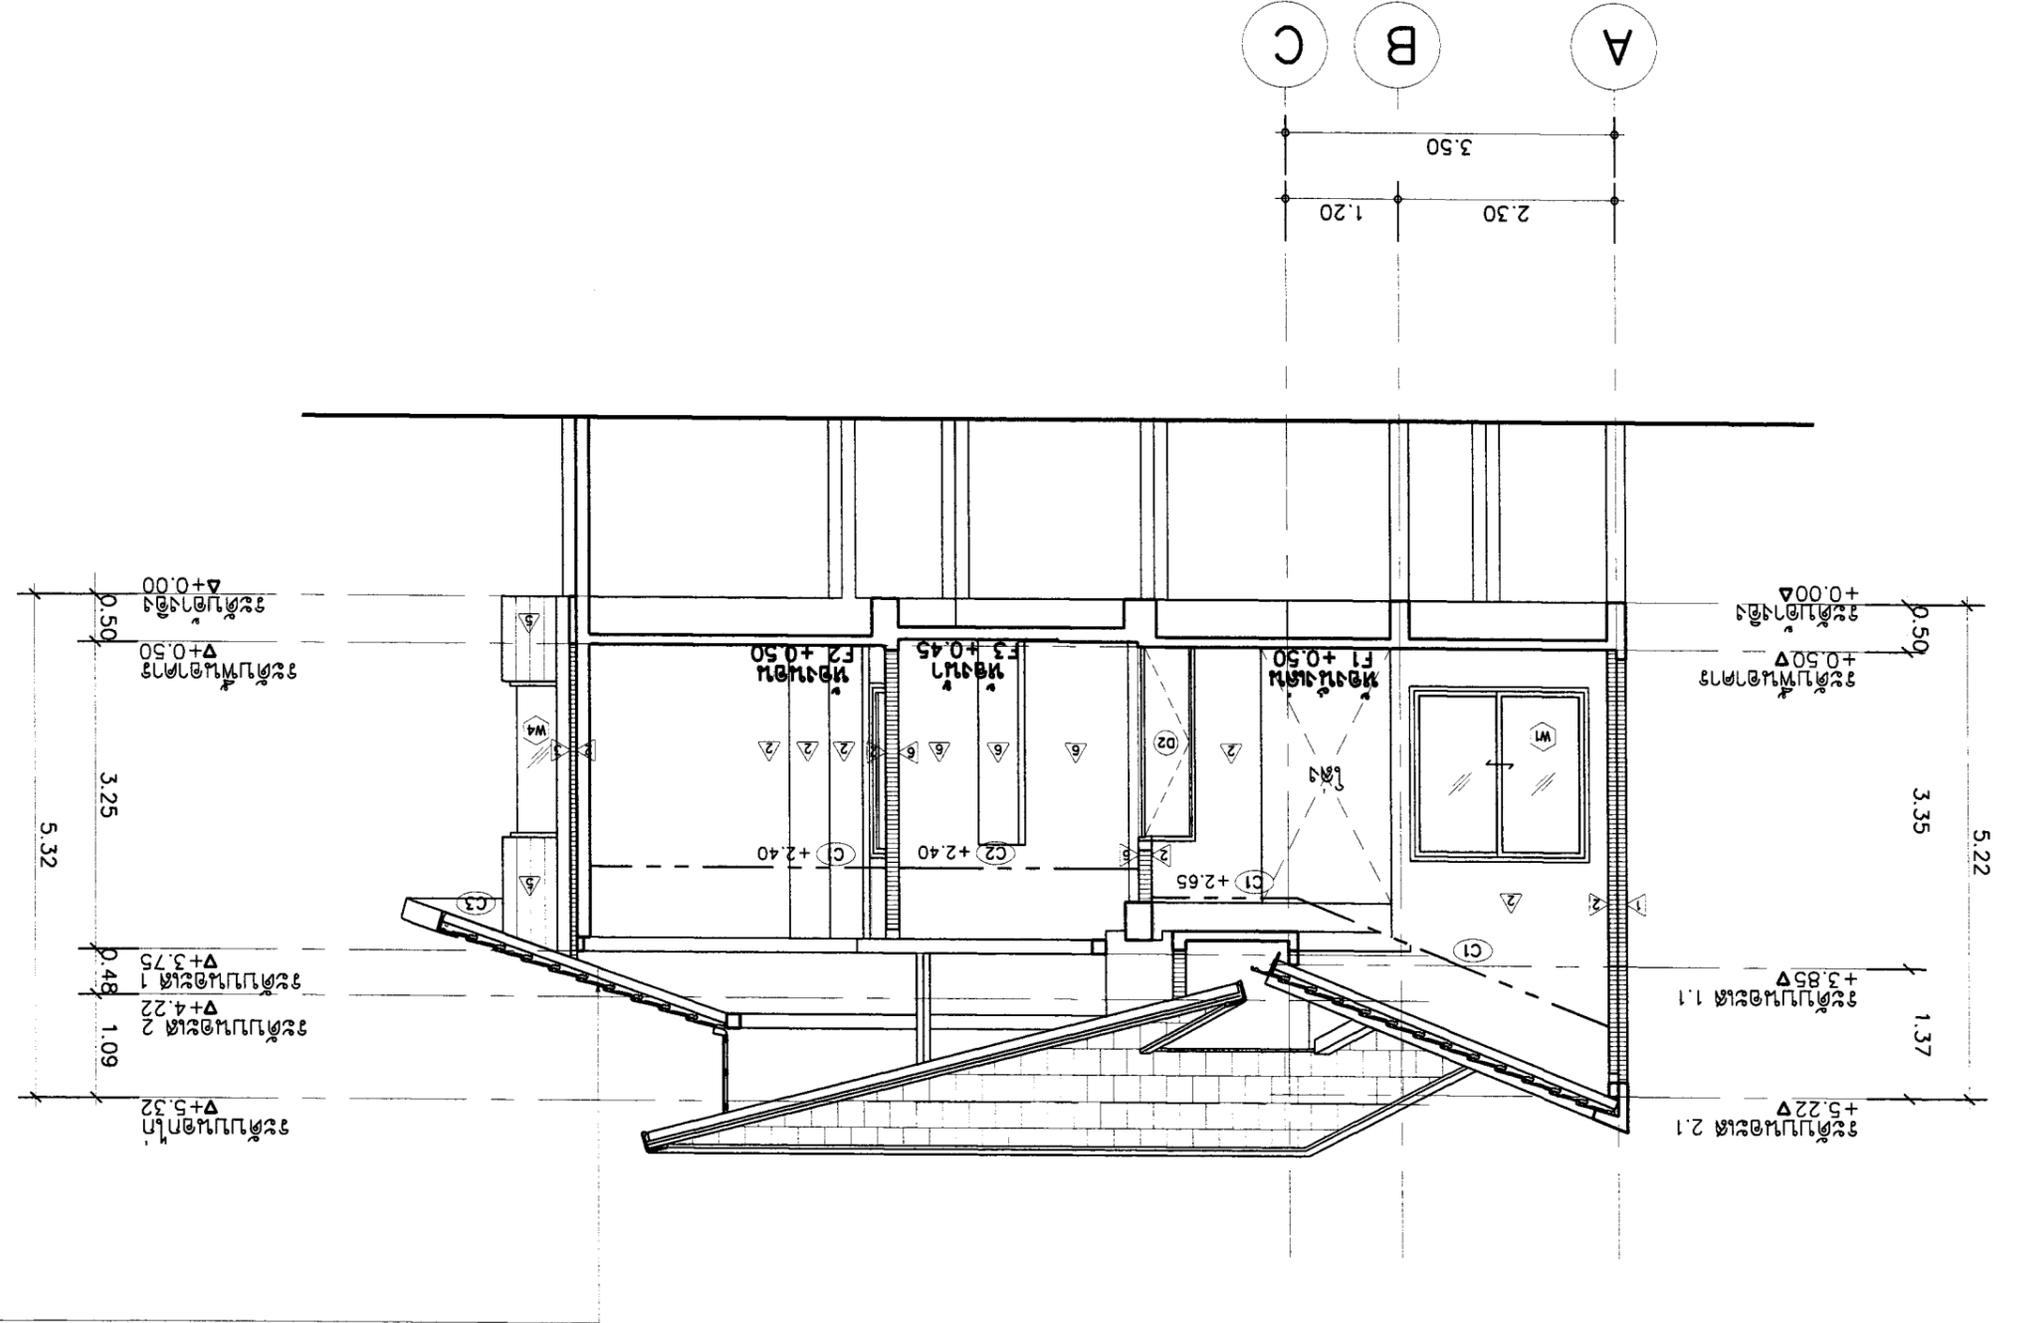


บ้านเดี่ยว
SCALE 1 : 75

งานออกแบบโดย บริษัท อสมาน จำกัด
หน้าดินเดิม 1.09 เมตร




OWNER :	51 หมู่ 2 ต.หนองบอน อ.บางพลี จ.สมุทรปราการ E-mail : osono304@yahoo.com	ARCHITECT :	นาย อภิชาติ อภิรักษ์เกียรติ โทร.09126 นาย อภิชาติ อภิรักษ์เกียรติ โทร.10327	ELECTRICAL ENGINEER :	นาย อภิชาติ อภิรักษ์เกียรติ โทร.09126	REVISION	NO. DESCRIPTION DATE	DRAWING TITLE :	แบบแปลนประตู - หน้าต่าง	SCALE : 1:50	APPROVED :	SHEET NO	TOTAL
	PROJECT :		บ้านเดี่ยว 3 ห้องนอน 2 ห้องน้ำ บ้านเดี่ยว 3 ห้องนอน 2 ห้องน้ำ		LOCATION :		นาย อภิชาติ อภิรักษ์เกียรติ โทร.11086 นาย อภิชาติ อภิรักษ์เกียรติ โทร.17510		SANITARY ENGINEER :				
A-09													12

NO.	NO.	ลักษณะงาน	วัสดุ	ขนาด	จำนวน	หมายเหตุ
1	W1	ประตูบานเปิดเดี่ยว 2" x 4" หน้า 1.5 มม. กรอบบานอลูมิเนียมสีเทา หน้า 1.5 มม. บานประตู 6 มม. บานพับ	อลูมิเนียมสีเทา หน้า 1.5 มม. บานประตู 6 มม. บานพับ	2" x 4" หน้า 1.5 มม. บานประตู 6 มม. บานพับ	1	ติดตั้งบานเปิดเดี่ยว 2" x 4" หน้า 1.5 มม. กรอบบานอลูมิเนียมสีเทา หน้า 1.5 มม. บานประตู 6 มม. บานพับ
2	W2	ประตูบานเปิดเดี่ยว 2" x 4" หน้า 1.5 มม. กรอบบานอลูมิเนียมสีเทา หน้า 1.5 มม. บานประตู 6 มม. บานพับ	อลูมิเนียมสีเทา หน้า 1.5 มม. บานประตู 6 มม. บานพับ	2" x 4" หน้า 1.5 มม. บานประตู 6 มม. บานพับ	4	ติดตั้งบานเปิดเดี่ยว 2" x 4" หน้า 1.5 มม. กรอบบานอลูมิเนียมสีเทา หน้า 1.5 มม. บานประตู 6 มม. บานพับ

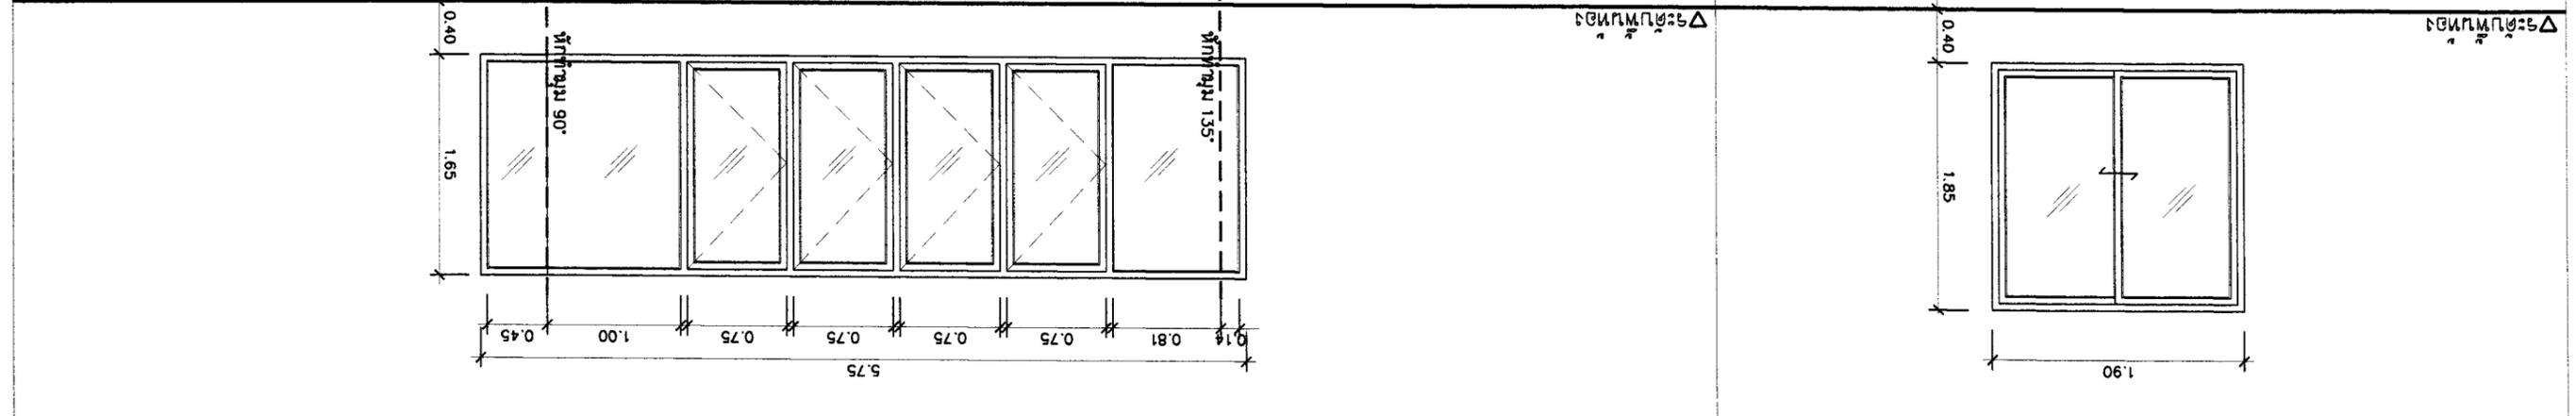


NO.	NO.	ลักษณะงาน	วัสดุ	ขนาด	จำนวน	หมายเหตุ
1	D1	ประตูบานเปิดเดี่ยว 2" x 4" หน้า 1.5 มม. กรอบบานอลูมิเนียมสีเทา หน้า 1.5 มม. บานประตู 6 มม. บานพับ	อลูมิเนียมสีเทา หน้า 1.5 มม. บานประตู 6 มม. บานพับ	2" x 4" หน้า 1.5 มม. บานประตู 6 มม. บานพับ	1	ติดตั้งบานเปิดเดี่ยว 2" x 4" หน้า 1.5 มม. กรอบบานอลูมิเนียมสีเทา หน้า 1.5 มม. บานประตู 6 มม. บานพับ
2	D2	ประตูบานเปิดเดี่ยว 2" x 4" หน้า 1.5 มม. กรอบบานอลูมิเนียมสีเทา หน้า 1.5 มม. บานประตู 6 มม. บานพับ	อลูมิเนียมสีเทา หน้า 1.5 มม. บานประตู 6 มม. บานพับ	2" x 4" หน้า 1.5 มม. บานประตู 6 มม. บานพับ	4	ติดตั้งบานเปิดเดี่ยว 2" x 4" หน้า 1.5 มม. กรอบบานอลูมิเนียมสีเทา หน้า 1.5 มม. บานประตู 6 มม. บานพับ
3	D3	ประตูบานเปิดเดี่ยว 2" x 4" หน้า 1.5 มม. กรอบบานอลูมิเนียมสีเทา หน้า 1.5 มม. บานประตู 6 มม. บานพับ	อลูมิเนียมสีเทา หน้า 1.5 มม. บานประตู 6 มม. บานพับ	2" x 4" หน้า 1.5 มม. บานประตู 6 มม. บานพับ	1	ติดตั้งบานเปิดเดี่ยว 2" x 4" หน้า 1.5 มม. กรอบบานอลูมิเนียมสีเทา หน้า 1.5 มม. บานประตู 6 มม. บานพับ

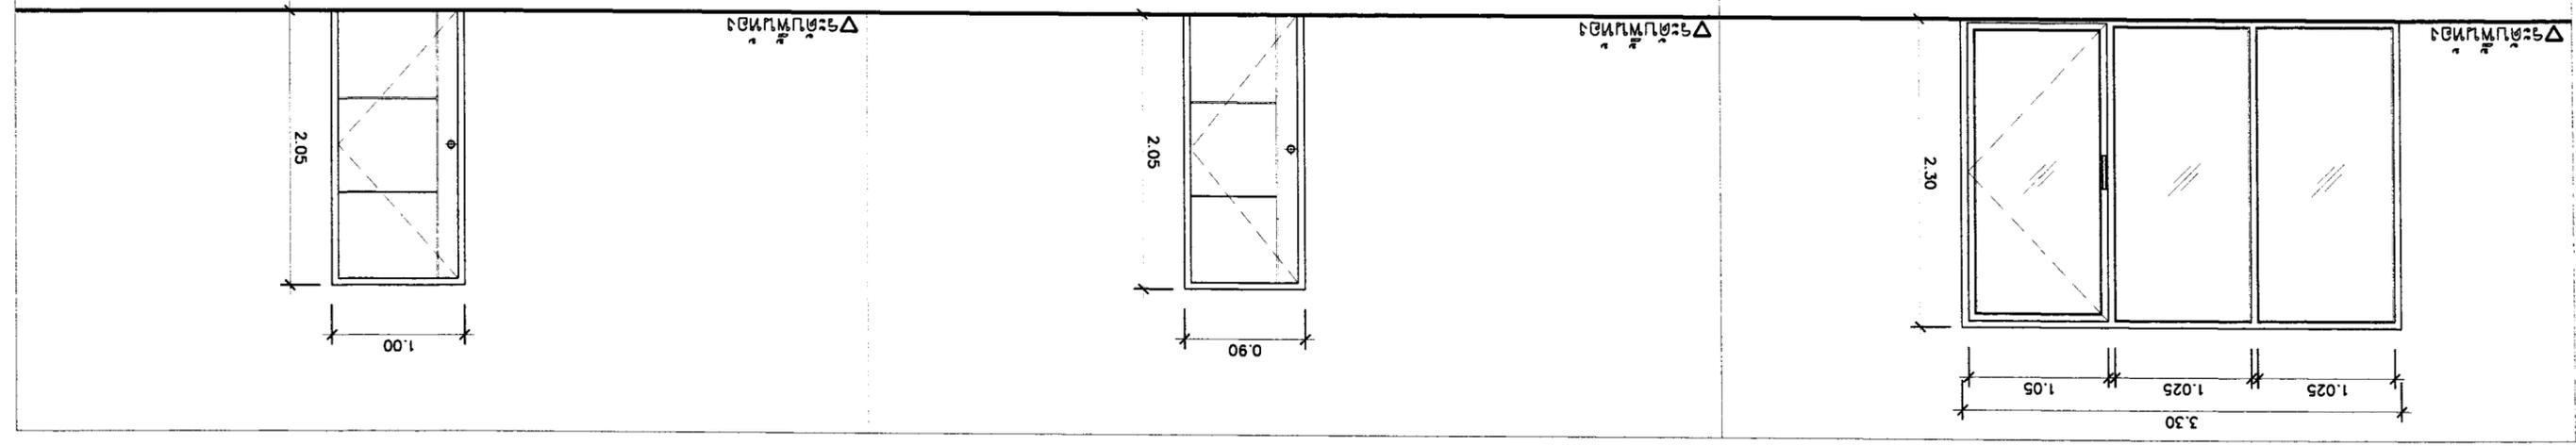




APPROVED :	DRAWING TITLE :	REVISION		ELECTRICAL ENGINEER		STRUCTURAL ENGINEER		ARCHITECT		OWNER :	
		NO	DESCRIPTION	DATE	นาย อภิชาติ วัฒนศิริกุล 10/03/27	นาย ศุภวัฒน์ อภิระชากร 11/03/26	นาย อธิชา อภิระชากร 11/03/26				
		1									
		3			SANITARY ENGINEER	นาย อธิชา อภิระชากร 11/03/26					PROJECT :
		2									LOCATION :
		DATE									E-mail : asana304@yahoo.com
											51 หมู่ 2 ตำบลหนองบอน อำเภอศรีราชา จังหวัดชลบุรี
											ASANA Architect Company Limited


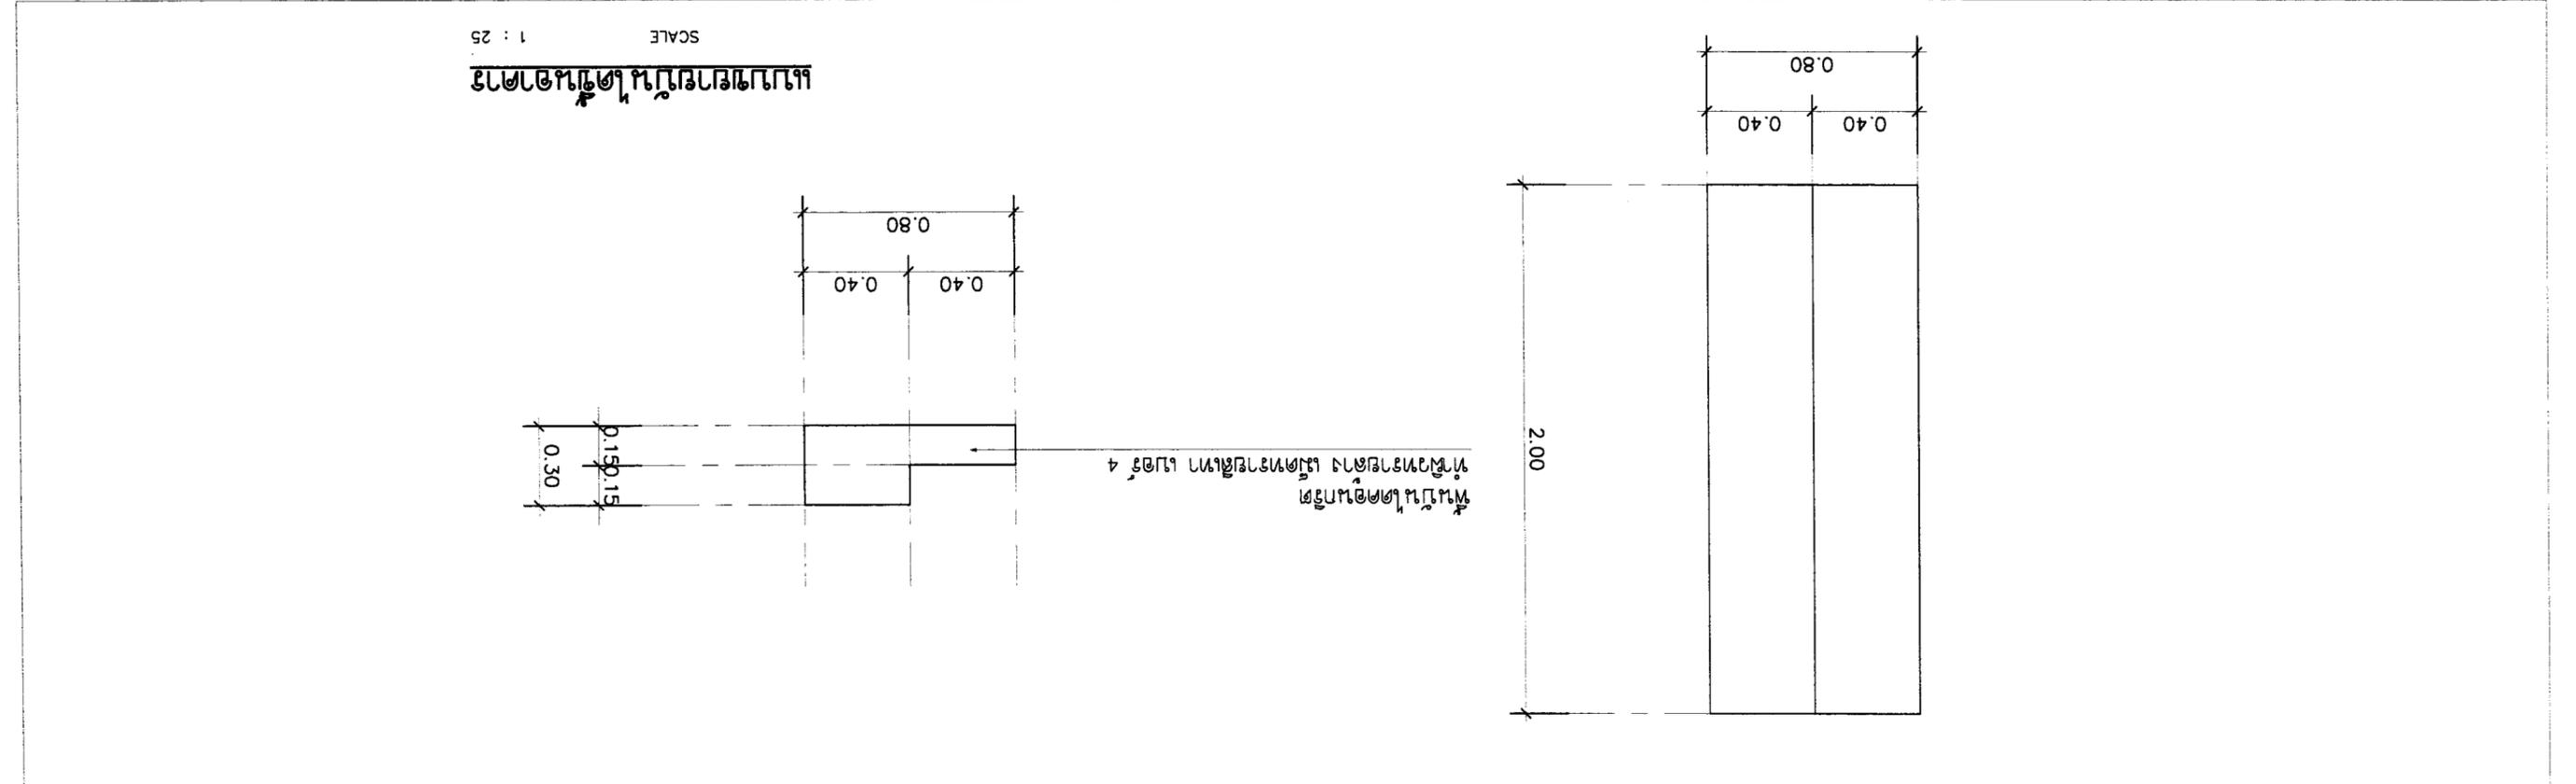


NO.	ลักษณะงาน	ลักษณะงาน	NO.	ลักษณะงาน	ลักษณะงาน
WS3	หน้าต่างบานเปิดเดี่ยว เปิดออกทางซ้าย	หน้าต่างบานเปิดเดี่ยว เปิดออกทางซ้าย	WS4	หน้าต่างบานเปิดเดี่ยว เปิดออกทางซ้าย	หน้าต่างบานเปิดเดี่ยว เปิดออกทางซ้าย
	อลูมิเนียมสีเทา ขนาด 2" x 4" นหนา 1.5 มม	อลูมิเนียมสีเทา ขนาด 2" x 4" นหนา 1.5 มม		อลูมิเนียมสีเทา ขนาด 2" x 4" นหนา 1.5 มม	อลูมิเนียมสีเทา ขนาด 2" x 4" นหนา 1.5 มม
	กรอบบานอลูมิเนียมสีเทา ขนาด 1.5 มม	กรอบบานอลูมิเนียมสีเทา ขนาด 1.5 มม		กรอบบานอลูมิเนียมสีเทา ขนาด 1.5 มม	กรอบบานอลูมิเนียมสีเทา ขนาด 1.5 มม
	กระจกใส 6 มม	กระจกใส 6 มม		กระจกใส 6 มม	กระจกใส 6 มม
	หน้าต่างบานเปิดเดี่ยว	หน้าต่างบานเปิดเดี่ยว		หน้าต่างบานเปิดเดี่ยว	หน้าต่างบานเปิดเดี่ยว
	โดยผู้ชำนาญการ	โดยผู้ชำนาญการ		โดยผู้ชำนาญการ	โดยผู้ชำนาญการ
	หน้าต่างบานเปิดเดี่ยว	หน้าต่างบานเปิดเดี่ยว		หน้าต่างบานเปิดเดี่ยว	หน้าต่างบานเปิดเดี่ยว
	อลูมิเนียมสีเทา ขนาด 2" x 4" นหนา 1.5 มม	อลูมิเนียมสีเทา ขนาด 2" x 4" นหนา 1.5 มม		อลูมิเนียมสีเทา ขนาด 2" x 4" นหนา 1.5 มม	อลูมิเนียมสีเทา ขนาด 2" x 4" นหนา 1.5 มม
	กรอบบานอลูมิเนียมสีเทา ขนาด 1.5 มม	กรอบบานอลูมิเนียมสีเทา ขนาด 1.5 มม		กรอบบานอลูมิเนียมสีเทา ขนาด 1.5 มม	กรอบบานอลูมิเนียมสีเทา ขนาด 1.5 มม
	กระจกใส 6 มม	กระจกใส 6 มม		กระจกใส 6 มม	กระจกใส 6 มม
	หน้าต่างบานเปิดเดี่ยว	หน้าต่างบานเปิดเดี่ยว		หน้าต่างบานเปิดเดี่ยว	หน้าต่างบานเปิดเดี่ยว
	โดยผู้ชำนาญการ	โดยผู้ชำนาญการ		โดยผู้ชำนาญการ	โดยผู้ชำนาญการ
	หน้าต่างบานเปิดเดี่ยว	หน้าต่างบานเปิดเดี่ยว		หน้าต่างบานเปิดเดี่ยว	หน้าต่างบานเปิดเดี่ยว
	อลูมิเนียมสีเทา ขนาด 2" x 4" นหนา 1.5 มม	อลูมิเนียมสีเทา ขนาด 2" x 4" นหนา 1.5 มม		อลูมิเนียมสีเทา ขนาด 2" x 4" นหนา 1.5 มม	อลูมิเนียมสีเทา ขนาด 2" x 4" นหนา 1.5 มม
	กรอบบานอลูมิเนียมสีเทา ขนาด 1.5 มม	กรอบบานอลูมิเนียมสีเทา ขนาด 1.5 มม		กรอบบานอลูมิเนียมสีเทา ขนาด 1.5 มม	กรอบบานอลูมิเนียมสีเทา ขนาด 1.5 มม
	กระจกใส 6 มม	กระจกใส 6 มม		กระจกใส 6 มม	กระจกใส 6 มม
	หน้าต่างบานเปิดเดี่ยว	หน้าต่างบานเปิดเดี่ยว		หน้าต่างบานเปิดเดี่ยว	หน้าต่างบานเปิดเดี่ยว
	โดยผู้ชำนาญการ	โดยผู้ชำนาญการ		โดยผู้ชำนาญการ	โดยผู้ชำนาญการ

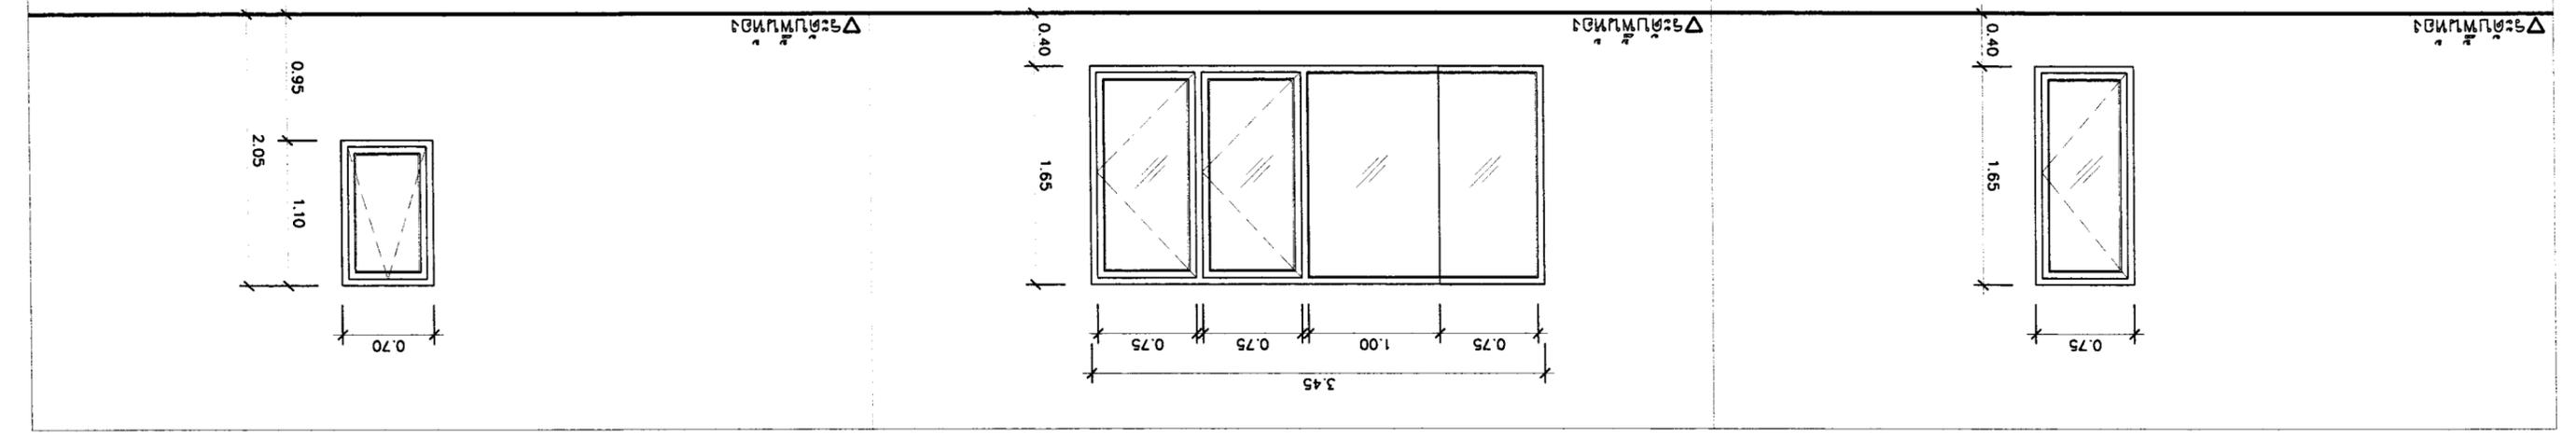



OWNER :	SI มี 2 สหกรณ์เกษตร สำนักงานโครงการ E-mail : osano304@yahoo.com
PROJECT :	LOCATION :
ARCHITECT :	นาย สุพล ลิขิตวิไลย์ สถาปนิกที่ 223 นาย อรรถ-อริยชัย สถาปนิกที่ 126 นาย อรุณ สถาปนิกที่ 17510
STRUCTURAL ENGINEER :	นาย อรุณ สถาปนิกที่ 10327
ELECTRICAL ENGINEER :	นาย อรุณ สถาปนิกที่ 21948
REVISION	NO DESCRIPTION DATE
1	
2	
3	
SANITARY ENGINEER	นาย อรุณ สถาปนิกที่ 276
DATE :	21-02-2560
SCALE :	1:50
DRAWING TITLE :	แบบแปลนห้องน้ำ
SHEET NO	A-11
TOTAL	12
APPROVED :	

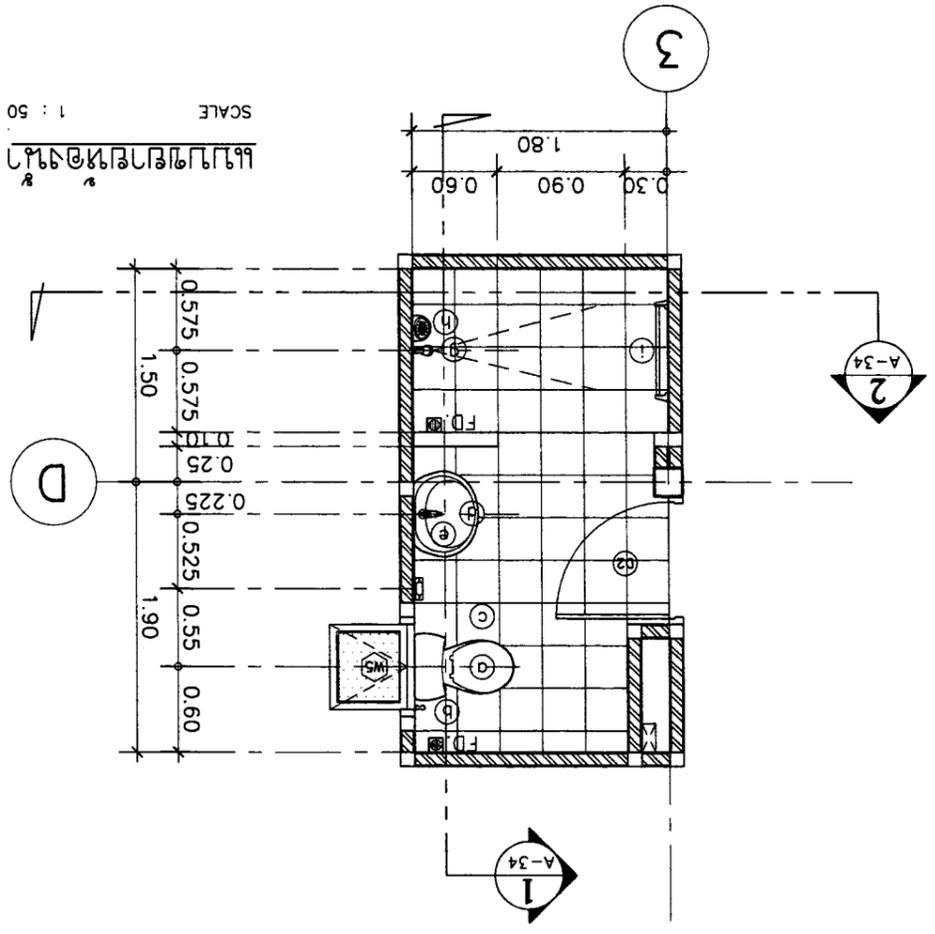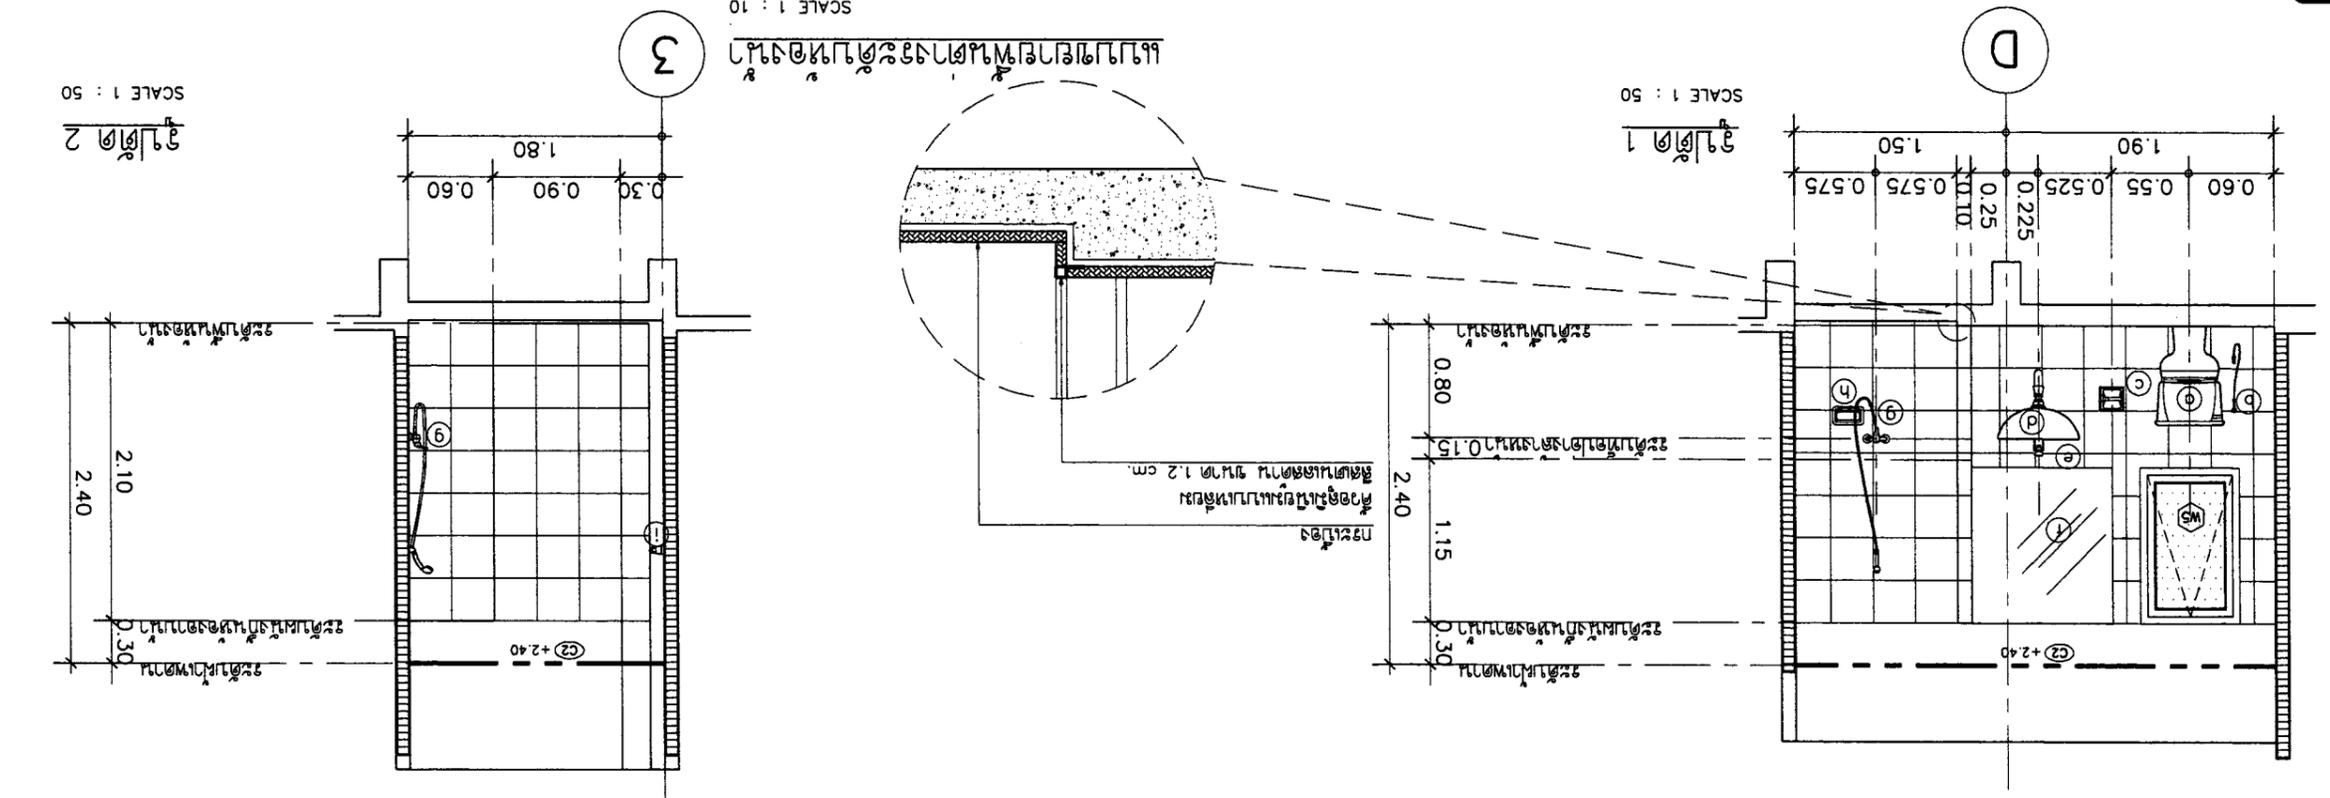

สัญลักษณ์	รายละเอียด	รุ่น
o	โถ้วางชักโครก	C13430 หรือ CST340
b	สายลวดชำระ	CT933K#CR หรือ THX20MCRB
c	ตู้ใส่กระดาษชำระ	CT889(HM) หรือ TAR702K
d	อ่างล้างหน้า	CO237 หรือ LW248JRW/F
e	ก๊อกน้ำอ่างล้างหน้า	CT167D(HM) หรือ TLR104FK
f	กระจกเงา	เลือกภายหลัง
g	ตู้กระจก	S17(HM) หรือ TSH101ECFK
h	ชั้นวางสบู่	CT885(HM) หรือ TAR704K
i	ราวแขวนผ้า	CT882(HM) หรือ TAR708K
FD	ตะแกรงกรองน้ำที่ติดตั้งตามแปลน ขนาดตามแบบฉบับบริษัท	CT6401P(W)(HM) หรือ TX1BN
	ตะโกล้ออ่างล้างหน้าแบบกด	CT673(HM) หรือ T6JV6
	ท่อน้ำทิ้งอ่างล้างหน้า	CT683(HM) หรือ TS303A(HM)
	วาล์วน้ำ (STOP VALVE)	CT179(HM) หรือ HAP004A
	สายน้ำดี และแก๊สติก ยาว 16"	Z402(HM) หรือ HAP004A-F

รายการอุปกรณ์และวัสดุ

ข้อมูลราคาวัสดุของ COTTO, TOTO หรือเทียบเท่า ปรึกษา



OWNER :	บริษัท อัสานา จำกัด E-mail : asana304@yahoo.com
PROJECT :	บ้านเดี่ยว 3 ห้องนอน 2 ห้องน้ำ
LOCATION :	พื้นที่โครงการบ้านเดี่ยวในซอยสุขุมวิท 111

ARCHITECT	นาย อภิสิทธิ์ ลิขิตกุล 08.223 นาย อภิสิทธิ์ ลิขิตกุล 08.11086
STRUCTURAL ENGINEER	นาย อภิสิทธิ์ ลิขิตกุล 08.9126
ELECTRICAL ENGINEER	นาย อภิสิทธิ์ ลิขิตกุล 08.17510
SAINTARY ENGINEER	นาย อภิสิทธิ์ ลิขิตกุล 08.276

REVISION	NO	DESCRIPTION	DATE
1	1		
2	2		
3	3		
DATE :		21-02-2560	
SCALE :		NOT TO SCALE	
DRAWING TITLE :		ELECTRICAL GENERAL NOTE	
SHEET NO		E-01	
TOTAL		4	
APPROVED :			

CABLE AND WIRE	BANGKOK CABLE, THAI YAZAKI, PHELPS DODGE, MCI
CONDUIT	MATSUSHITA, TAS, RSI, PAT, BLUE EAGLE
LOW VOLTAGE SWITCH GEAR	TCINO, SCHNEIDER, ABB, Eaton
LOAD CENTER	TCINO, SCHNEIDER, ABB, Eaton
LUMINARIES AND ACCESSORIES	LUMINARIES : PHILIPS, L&E, VCK, LAKISE LAMPS : PHILIPS, GE, OSRAM, SYLVANIA BALLASTS : PHILIPS, OSRAM, ARMSTRONG STARTERS : PHILIPS, OSRAM, SYLVANIA CONDENSER : ELECTRONICON, DNA, FACON หรือ อื่นๆ
TELEPHONE TERMINAL	KRONE, 3M, POUYET
SWITCH RECEPTACLE AND TELEPHONE OUTLET	TCINO, PANASONIC, CLIPSAL
MAIN DISTRIBUTION BOARD	TCI, ASEFA, ABB
METERING	MITSUBISHI, FUJI, NITECH หรือ อื่นๆ
FIRE ALARM SYSTEM	MIRTON, GAMWELL, EST, NORMI
TELEPHONE SYSTEM	PHONIX, LG, ERICSON, FORTH
TRANSFORMER	เอทีอี อื่นๆ
WIRE WAY & RACEWAY	TCI, ASEFA, ABB

INDEX	
E-01	ตารางประกอบแบบ
E-02	ELECTRICAL SYSTEM SYMBOLS
E-03	ELECTRICAL SINGLE LINE DIAGRAM SYSTEM RISER DIAGRAM PANEL BOARD LOAD SCHEDULE
E-04	แบบแปลนระบบไฟฟ้าสำหรับบ้านเดี่ยว 3 ห้องนอน 2 ห้องน้ำ

ELECTRICAL GENERAL NOTE

- การติดตั้งระบบไฟฟ้าและสายไฟทั้งหมดในโครงการ ให้ปฏิบัติตามมาตรฐานฉบับล่าสุด ของผู้ผลิตอุปกรณ์และกระดิ่ง ดังนี้
 - 1.1 การกำหนดหรือหา หรือ การไฟฟ้าส่วนภูมิภาค THE METROPOLITAN AUTHORITIES (MEA) OR THE PROVINCIAL ELECTRICITY AUTHORITY (PEA)
 - 1.2 มาตรฐานการติดตั้งทางไฟฟ้าสำหรับประเทศไทย THE ENGINEERING INSTITUTE OF THAILAND ELECTRICAL CODE (EIT)
 - 1.3 NATIONAL ELECTRICAL CODE (NEC)
 - 1.4 NATIONAL FIRE PROTECTION ASSOCIATION (NFPA)
 - 1.5 UNDERWRITERS LABORATORIES, INC. (UL)
 - 1.6 FACTORY MUTUAL (FM)
 - 1.7 COMMISSION ELECTROTECHNIQUE INTERNATIONALE INTERNATIONAL ELECTRICAL COMMISSION (IEC)
- มาตรฐานสายไฟฟ้าและท่อร้อยสายไฟฟ้า
 - 2.1 มาตรฐานสายไฟฟ้าทั้งหมดของโครงการ ให้เป็นไปตามของ กพร. ชนิด MC, EMT, UPVC หรือตามที่ยกมาไว้ในแบบ
 - 2.2 มาตรฐานสายไฟฟ้า ตามชนิดในแบบให้สอดคล้องกัน
- ตรวจสอบสายและอุปกรณ์ประกอบเป็นต้นแบบตามแบบผู้รับจ้างติดตั้งทั้งหมด โดยตรวจสอบก่อนปฏิบัติงานตามแบบการติดตั้ง
 - 3.1 ตรวจสอบสายไฟและอุปกรณ์ประกอบทั้งหมดก่อนติดตั้ง
 - 3.2 ตรวจสอบสายไฟและอุปกรณ์ประกอบทั้งหมดก่อนติดตั้ง
 - 3.3 ตรวจสอบสายไฟและอุปกรณ์ประกอบทั้งหมดก่อนติดตั้ง
- ข้อกำหนดของโครงการต่อติดตั้งอุปกรณ์และอุปกรณ์ไฟฟ้า ตามแบบให้เป็นไปตามที่กำหนด
 - 4.1 สายไฟ L1 สายไฟ L2 สายไฟ L3 สายไฟ 4.4 สายไฟนิวทรัล (NEUTRAL) สายไฟ 4.5 สายกราวด์ (GROUND) หรือตามแบบของ
 - 4.2 สายไฟ L1 สายไฟ L2 สายไฟ L3 สายไฟ 4.4 สายไฟนิวทรัล (NEUTRAL) สายไฟ 4.5 สายกราวด์ (GROUND) หรือตามแบบของ
 - 4.3 สายไฟ L1 สายไฟ L2 สายไฟ L3 สายไฟ 4.4 สายไฟนิวทรัล (NEUTRAL) สายไฟ 4.5 สายกราวด์ (GROUND) หรือตามแบบของ
 - 4.4 สายไฟ L1 สายไฟ L2 สายไฟ L3 สายไฟ 4.4 สายไฟนิวทรัล (NEUTRAL) สายไฟ 4.5 สายกราวด์ (GROUND) หรือตามแบบของ
 - 4.5 สายไฟ L1 สายไฟ L2 สายไฟ L3 สายไฟ 4.4 สายไฟนิวทรัล (NEUTRAL) สายไฟ 4.5 สายกราวด์ (GROUND) หรือตามแบบของ
- ผู้รับจ้างติดตั้งระบบไฟฟ้าและสายไฟทั้งหมดในโครงการ ให้ปฏิบัติตามข้อกำหนดและเงื่อนไขของโครงการ
 - 5.1 ผู้รับจ้างติดตั้งระบบไฟฟ้าและสายไฟทั้งหมดในโครงการ ให้ปฏิบัติตามข้อกำหนดและเงื่อนไขของโครงการ
 - 5.2 ผู้รับจ้างติดตั้งระบบไฟฟ้าและสายไฟทั้งหมดในโครงการ ให้ปฏิบัติตามข้อกำหนดและเงื่อนไขของโครงการ
 - 5.3 ผู้รับจ้างติดตั้งระบบไฟฟ้าและสายไฟทั้งหมดในโครงการ ให้ปฏิบัติตามข้อกำหนดและเงื่อนไขของโครงการ
 - 5.4 ผู้รับจ้างติดตั้งระบบไฟฟ้าและสายไฟทั้งหมดในโครงการ ให้ปฏิบัติตามข้อกำหนดและเงื่อนไขของโครงการ
 - 5.5 ผู้รับจ้างติดตั้งระบบไฟฟ้าและสายไฟทั้งหมดในโครงการ ให้ปฏิบัติตามข้อกำหนดและเงื่อนไขของโครงการ




OWNER :	51 หมู่ 2 ต.พุนนัง อ.เมือง จ.สงขลา E-mail : osong304@yahoo.com	51 หมู่ 2 ต.พุนนัง อ.เมือง จ.สงขลา
	PROJECT :	บ้านเลขที่ 4 หมู่ 2 ต.พุนนัง อ.เมือง จ.สงขลา
ARCHITECT :	นาย อ้วน วัฒนวิทย์ 15219781 08223	นาย อ้วน วัฒนวิทย์ 15219781 08223
	STRUCTURAL ENGINEER :	นาย อ้วน วัฒนวิทย์ 15219781 08223
ELECTRICAL ENGINEER :	นาย อ้วน วัฒนวิทย์ 15219781 08223	นาย อ้วน วัฒนวิทย์ 15219781 08223
	SANITARY ENGINEER :	นาย อ้วน วัฒนวิทย์ 15219781 08223
REVISION	NO	DESCRIPTION
DRAWING TITLE :	ELECTRICAL SYSTEM SYMBOLS	
SHEET NO	E-02	
TOTAL	4	
APPROVED :	SCALE : NOT TO SCALE	

SYMBOLS



SYMBOLS	DESCRIPTIONS	SYMBOLS	DESCRIPTIONS
	KILOWATT HOUR METER.		PRIVATE AUTOMATIC BRANCH EXCHANGE.
	CIRCUIT BREAKER.		MAIN DISTRIBUTION FRAME.
	WEATHER PROOF ISOLATE SWITCHES (IP66)		OUT DOOR TELEPHONE CABINET.(WEATHER PROOF.)
	MCB & KWH WITH CUBICLE (WP.)		TELEPHONE OUTLET INSTALLATION 0.30 M. HEIGHT AFF.
	CONCRETE FLOE 9 M.(EXISTING.)		TELEPHONE FLOOR OUTLET (POP UP.)
	MAN HOLD.		PANEL BOARD.
	HOME RUN CIRCUIT 6 FROM PANEL BOARD.(LPA.)		COMPUTER OUTLET INSTALLATION 0.30 M. HEIGHT AFF.
	WATER PROOF		COMPUTER FLOOR OUTLET (POP UP.)
	GROUND CONDUCTOR RUN TO GROUNDING SYSTEM.		LIGHTING SYSTEM.
	SINGLE POLE SWITCH 15A, 250 V. INSTALLATION 1.20 M. HEIGHT AFF.		DOWN LIGHT 3 WAY LED
	THREE-WAY SWITCH 15A, 250 V. INSTALLATION 1.20 M. HEIGHT AFF.		DOWN LIGHT 3 WAY
	DIMMER SWITCH 15A, 250 V. INSTALLATION 1.20 M. HEIGHT AFF.		DOWN LIGHT 3 WAY LED
	DUPLEX RECEPTACLE WITH GROUND (UNIVERSAL TYPE.) 15A,250 V. INSTALLATION 0.30 M. HEIGHT AFF.		DUPLEX RECEPTACLE WITH GROUND (UNIVERSAL TYPE.) 15A,250 V. INSTALLATION 1.00 M. HEIGHT AFF.(EXP)
	DUPLEX RECEPTACLE WITH GROUND (UNIVERSAL TYPE.) 15A,250 V. INSTALLATION 1.10 M. HEIGHT AFF.		DUPLEX RECEPTACLE WITH GROUND (UNIVERSAL TYPE.) 15A,250 V. INSTALLATION 1.10 M. HEIGHT AFF.
	SIMPLEX RECEPTACLE WITH GROUND (UNIVERSAL TYPE.) 15A,250 V. INSTALLATION 0.30 M. HEIGHT AFF.		WEATHER PROOF JUNCTION BOX.
	FLOOR DUPLEX RECEPTACLE WITH GROUND 10A,250 V. (POP UP.)		WATER HEATER 3,500 W.
	TV OUTLET. INSTALLATION 0.30 M. HEIGHT AFF.		TV OUTLET. FLOOR OUTLET (POP UP.)
	SPLITTER 2 WAY.		SPLITTER 3 WAY.
	SPLITTER 3 WAY.		SPLITTER 4 WAY.
	TAP-OFF 4 WAY.		MULTIBAND AMP.
	ANTENNA 3.5,7.9,11 & 17V.		

OWNER :	SI มี 2 ชั้นบนและชั้นล่าง	E-mail : osand304@yahoo.com	โครงการ : วิทยาลัยอาชีวศึกษาสุพรรณบุรี
	โครงการวิทยาลัยอาชีวศึกษาสุพรรณบุรี	สถานที่ตั้ง : อ.เมืองสุพรรณบุรี	พื้นที่ : ๑๖๖๖ ตร.ม.
ARCHITECT :	นาย อสมาน วัฒนศิริ ๑๖๖๖ ตร.ม. ๑๖๖๖ ตร.ม. ๑๖๖๖ ตร.ม.	นาย อสมาน วัฒนศิริ ๑๖๖๖ ตร.ม. ๑๖๖๖ ตร.ม. ๑๖๖๖ ตร.ม.	นาย อสมาน วัฒนศิริ ๑๖๖๖ ตร.ม. ๑๖๖๖ ตร.ม. ๑๖๖๖ ตร.ม.
STRUCTURAL ENGINEER :	นาย อสมาน วัฒนศิริ ๑๖๖๖ ตร.ม. ๑๖๖๖ ตร.ม. ๑๖๖๖ ตร.ม.	นาย อสมาน วัฒนศิริ ๑๖๖๖ ตร.ม. ๑๖๖๖ ตร.ม. ๑๖๖๖ ตร.ม.	นาย อสมาน วัฒนศิริ ๑๖๖๖ ตร.ม. ๑๖๖๖ ตร.ม. ๑๖๖๖ ตร.ม.
ELECTRICAL ENGINEER :	นาย อสมาน วัฒนศิริ ๑๖๖๖ ตร.ม. ๑๖๖๖ ตร.ม. ๑๖๖๖ ตร.ม.	นาย อสมาน วัฒนศิริ ๑๖๖๖ ตร.ม. ๑๖๖๖ ตร.ม. ๑๖๖๖ ตร.ม.	นาย อสมาน วัฒนศิริ ๑๖๖๖ ตร.ม. ๑๖๖๖ ตร.ม. ๑๖๖๖ ตร.ม.
SAANITARY ENGINEER :	นาย อสมาน วัฒนศิริ ๑๖๖๖ ตร.ม. ๑๖๖๖ ตร.ม. ๑๖๖๖ ตร.ม.	นาย อสมาน วัฒนศิริ ๑๖๖๖ ตร.ม. ๑๖๖๖ ตร.ม. ๑๖๖๖ ตร.ม.	นาย อสมาน วัฒนศิริ ๑๖๖๖ ตร.ม. ๑๖๖๖ ตร.ม. ๑๖๖๖ ตร.ม.
REVISION :	NO. 1, 2, 3	DESCRIPTION	DATE
DRAWING TITLE :	DIAGRAM LOAD SCHEDULE		
APPROVED :	SHEET NO. E-03		
TOTAL	4		

ELECTRICAL SYSTEM RISER DIAGRAM.

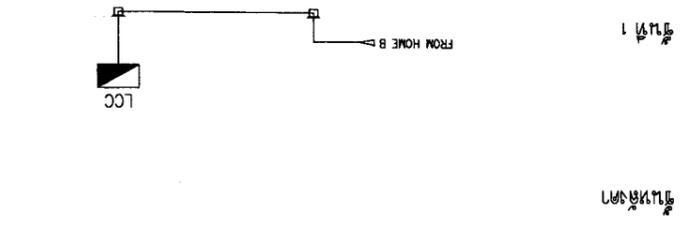


LOCAL AREA NETWORK RISER DIAGRAM.

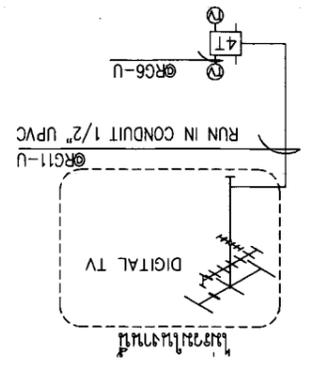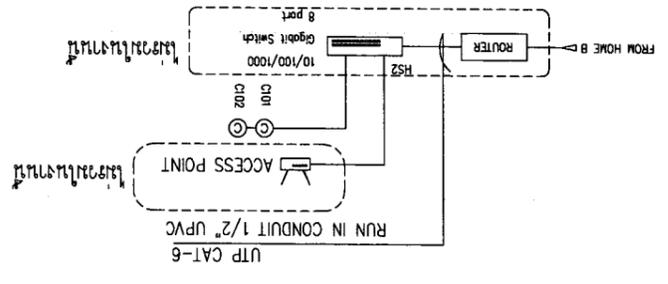

หมายเหตุ : BRANCH CB เป็นชนิด RCD <30mA. สำหรับวงจรที่ 3 และ 7


PANEL NO.	LCC	LOCATION	MOUNTING	CAPACITY	CONNECTED TO	CONNECTED LOAD (VA)		LOAD DESCRIPTION	CONNECTED LOAD (VA)					
						CONDUCTOR	CONDUIT		BRANCH CB.	CONDUCTOR	CONDUIT	POLE	AT	SIZE
1						500	UPVC	LIGHTING	1	16	2x2.5	IEC 01	1/2	UPVC
2						500	UPVC	LIGHTING	1	16	2x2.5	IEC 01	1/2	UPVC
3						1,000	UPVC	RECEPTACLE	1	20	2x4/2.5	IEC 01	1/2	UPVC
4						1,000	UPVC	RECEPTACLE	1	20	2x4/2.5	IEC 01	1/2	UPVC
5						1,500	UPVC	CDU-1	1	20	2x4/2.5	IEC 01	1/2	UPVC
6						1,500		SPARE	1					
7						3,500	UPVC	WATER HEATER	1	30	2x6/4	IEC 01	3/4	UPVC
8														
9														
10														
TOTAL CONNECTED LOAD (VA)		9,500		MAIN CIRCUIT BREAKER		50AT/63AF,2P-10KA		2x16/6 sq.mm,NYY		in 1-1/2" HDPE				
MAIN FEEDER		9,500		MAIN CIRCUIT BREAKER		50AT/63AF,2P-10KA		2x16/6 sq.mm,NYY		in 1-1/2" HDPE				

ELECTRICAL SINGLE LINE DIAGRAM

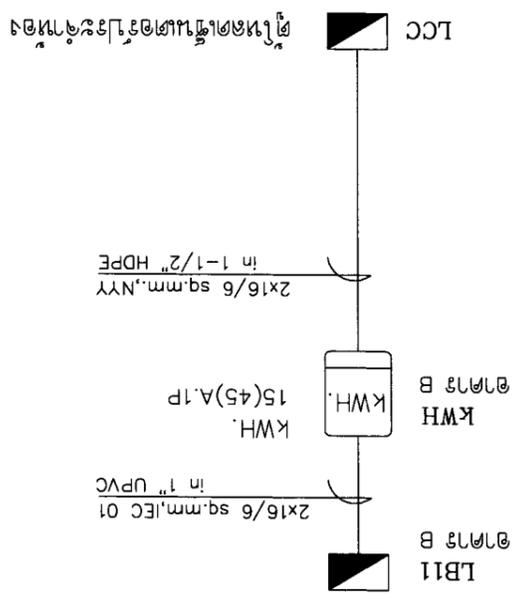





OWNER :		SI มี 2 ชั้นรวมห้อง สำนักงานและห้องประชุม E-mail : asana304@yahoo.com		ARCHITECT :		นาย กฤษณ์ วัฒนศิริ 100223 นาย กฤษณ์ วัฒนศิริ 100223	
PROJECT :		โครงการอาคารพาณิชย์ สำหรับเช่าใช้ใน พื้นที่เลขที่ 100223		LOCATION :		พื้นที่เลขที่ 100223	
DRAWING TITLE :		ELECTRICAL ENGINEER		STRUCTURAL ENGINEER		SANITARY ENGINEER	
REVISION		NO		DESCRIPTION		DATE	
APPROVED :		DATE		DATE		DATE	
SHEET NO		E-04		DATE :		21-02-2560	
TOTAL		4		SCALE :		1:100	

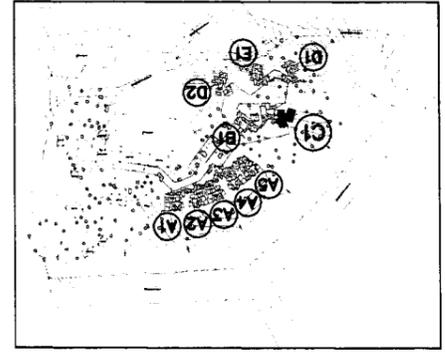


TYPE C
แบบแปลนอาคารพาณิชย์

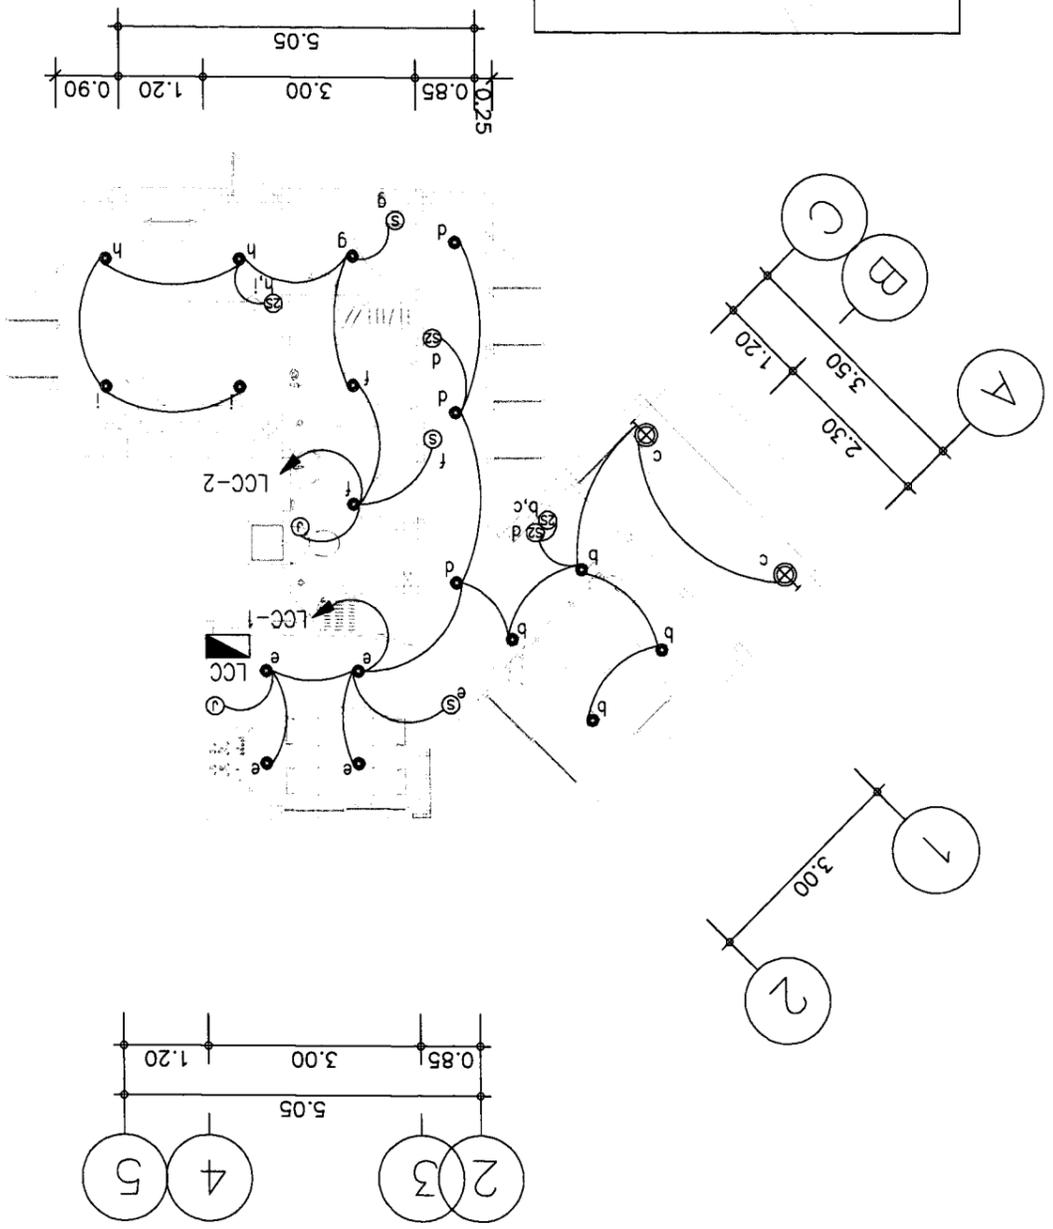

TYPE C
แบบแปลนอาคารพาณิชย์


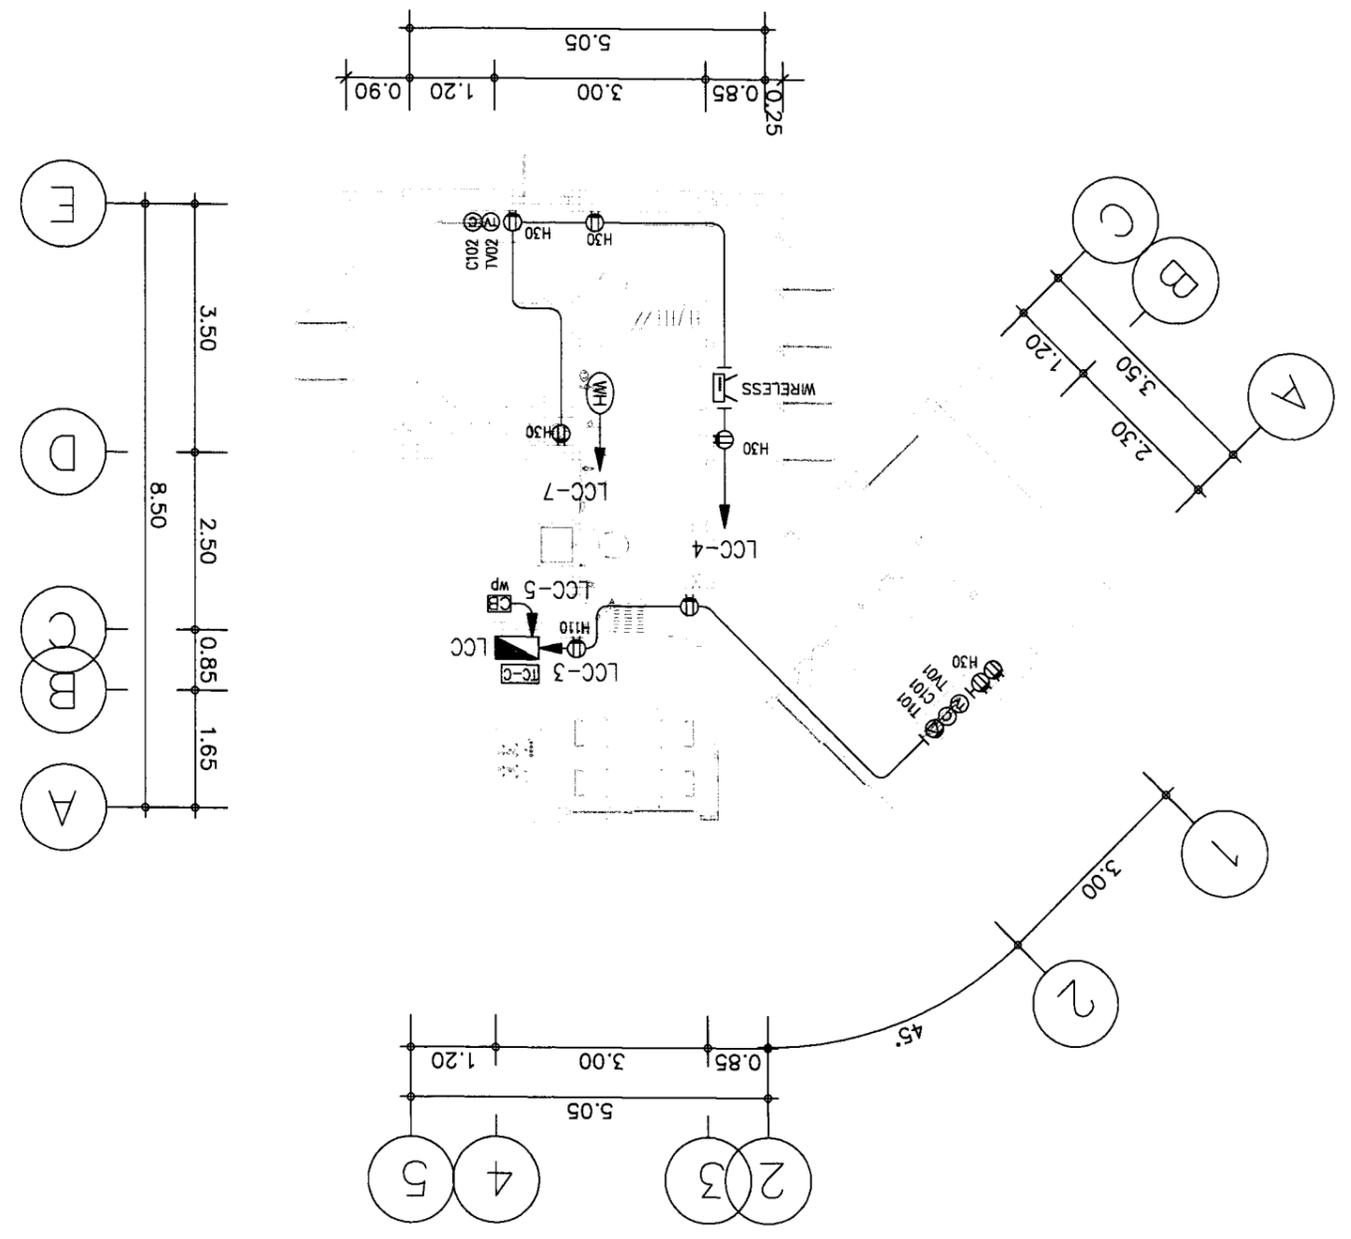


OWNER :		บริษัท อสม่า จำกัด		E-mail : asana304@yahoo.com		51 หมู่ 2 ต.หนองปรือ อ.บางใหญ่ จ.นนทบุรี	
ARCHITECT :		นาย อสม่า อธิวัฒน์ อ.11086		นาย อสม่า อธิวัฒน์ อ.11086		นาย อสม่า อธิวัฒน์ อ.11086	
LOCATION :		นาย อธิวัฒน์ อธิวัฒน์ อ.117510		นาย อธิวัฒน์ อธิวัฒน์ อ.117510		นาย อธิวัฒน์ อธิวัฒน์ อ.117510	
PROJECT :		บริษัท อสม่า จำกัด		บริษัท อสม่า จำกัด		บริษัท อสม่า จำกัด	
DRAWING TITLE :		ELECTRICAL ENGINEER		REVISION		DATE	
APPROVED :		[Signature]		[Signature]		[Signature]	
SHEET NO		M-02		TOTAL		4	
SCALE :		1:100		DATE :		21-02-2560	
REVISION		NO		DESCRIPTION		DATE	
ELECTRICAL ENGINEER		1		นาย อสม่า อธิวัฒน์ อ.11948			
SANITARY ENGINEER		2					
DATE		3					


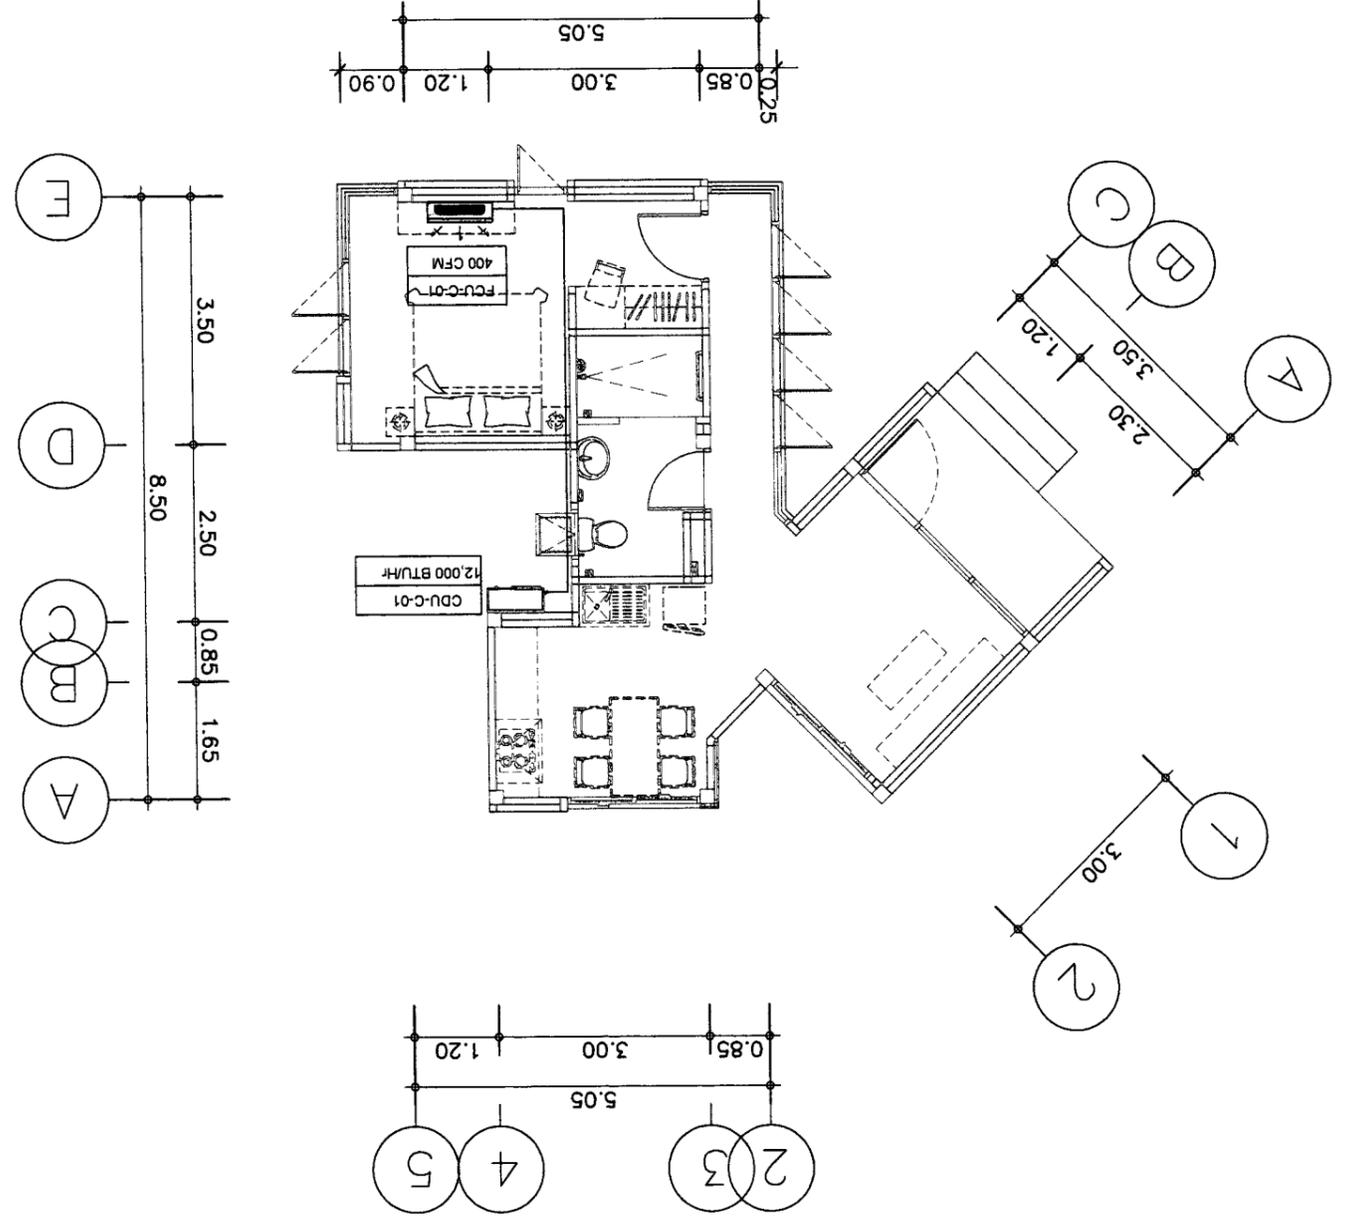


แปลนระบบปรับอากาศและระบบประปา
SCALE 1 : 100



OWNER :	ARCHITECT :	STRUCTURAL ENGINEER :	ELECTRICAL ENGINEER :	REVISION :	DRAWING TITLE :	APPROVED :
SI 2 PIMPHONGSOMBOON ENGINEERING CONSULTANTS (PRIVATE) CO., LTD. E-mail : asana304@yahoo.com	ARCHITECTURE CONSULTANTS (PRIVATE) CO., LTD. E-mail : asana304@yahoo.com	137M BANGKOK STREET 13TH FLOOR 10126 137M BANGKOK STREET 13TH FLOOR 10126	137M BANGKOK STREET 13TH FLOOR 10127 137M BANGKOK STREET 13TH FLOOR 10127	NO. 1 DESCRIPTION DATE	TYPICAL DETAIL	
PROJECT :	LOCATION :	137M BANGKOK STREET 13TH FLOOR 10126 137M BANGKOK STREET 13TH FLOOR 10126	137M BANGKOK STREET 13TH FLOOR 10127 137M BANGKOK STREET 13TH FLOOR 10127	3 SANITARY ENGINEER	SCALE : NOT TO SCALE	
				2 DATE : 21-02-2560		
				1 DATE		
						SHEET NO. TOTAL
						4

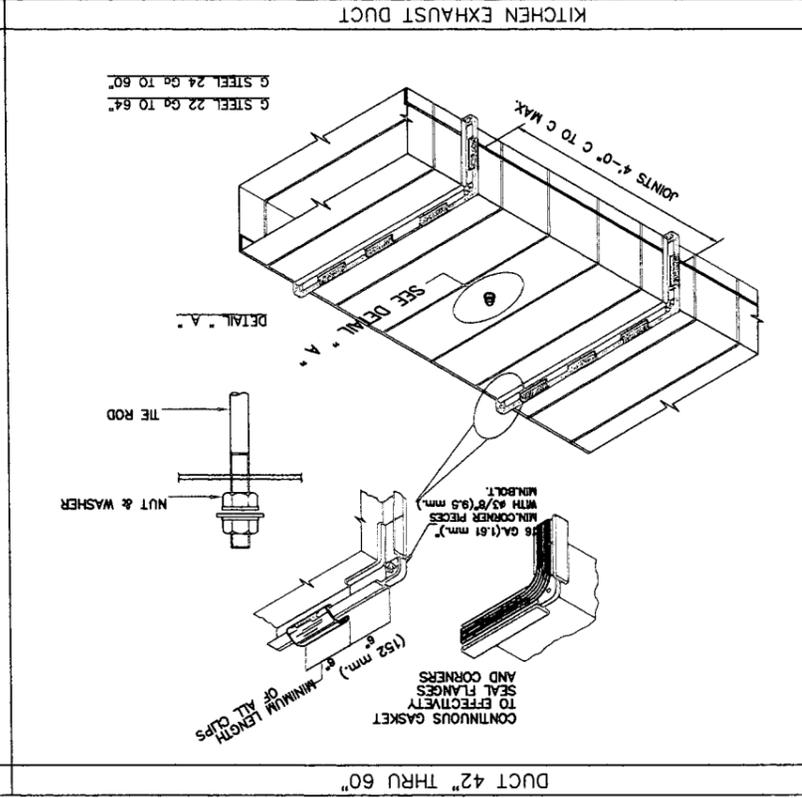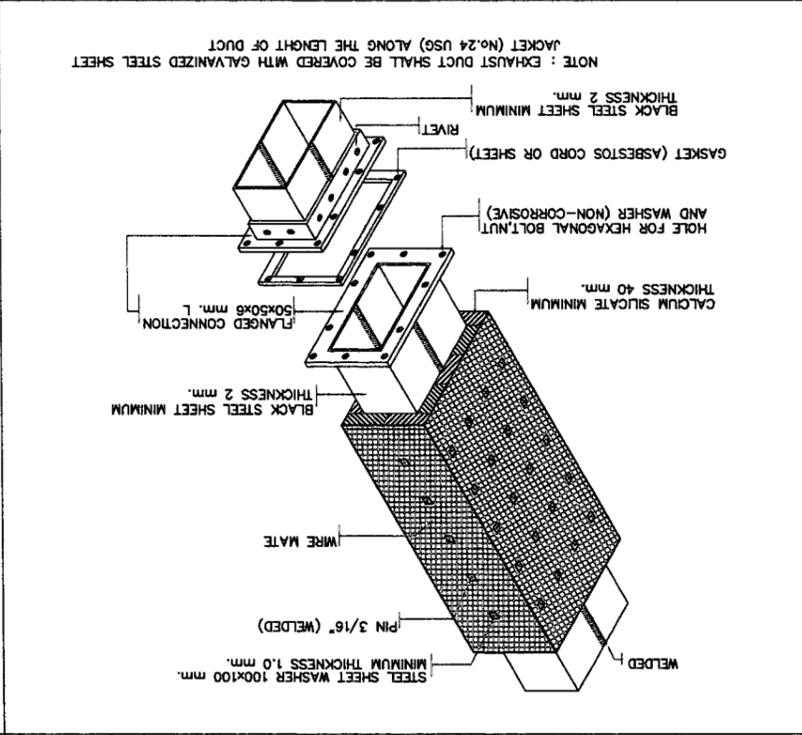

DUCT 42" THRU 60"

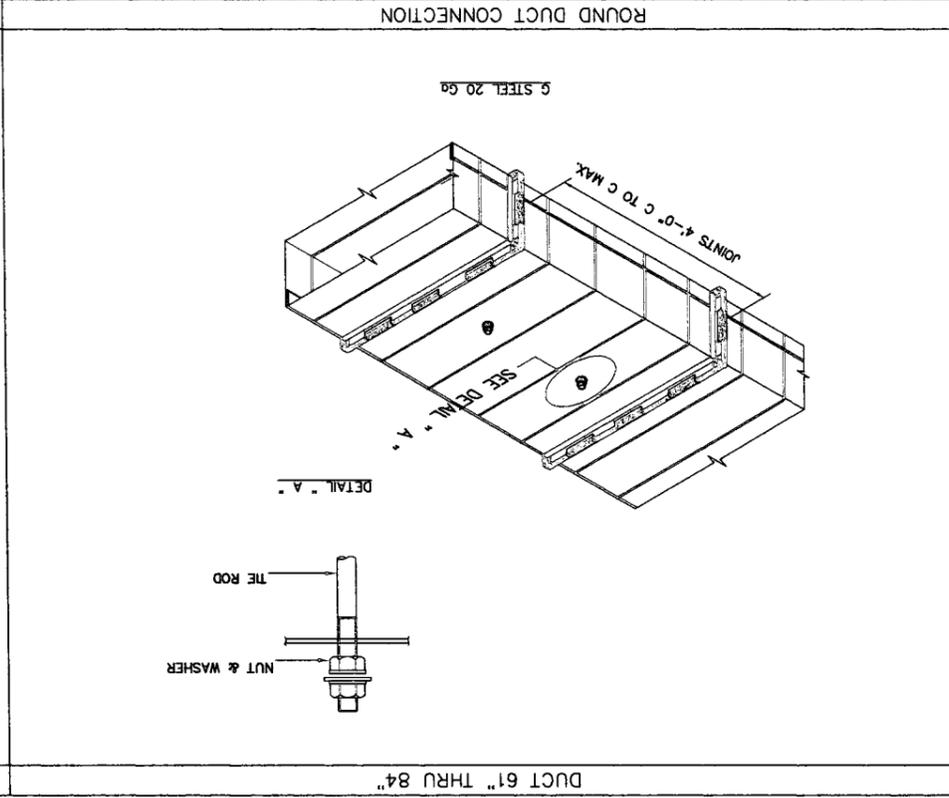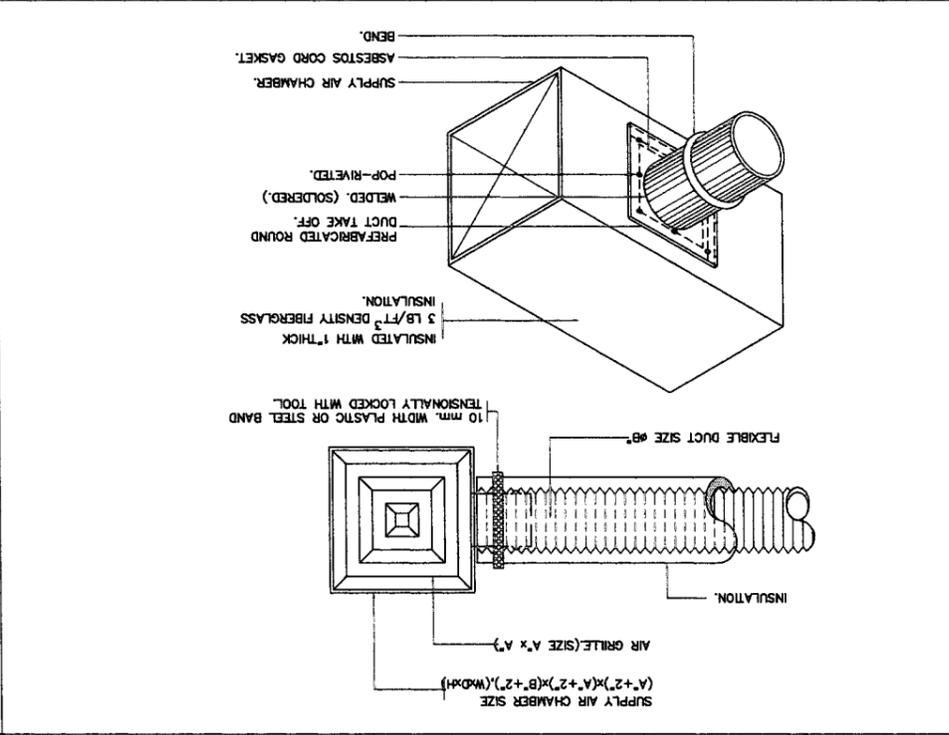

DUCT 61" THRU 84"

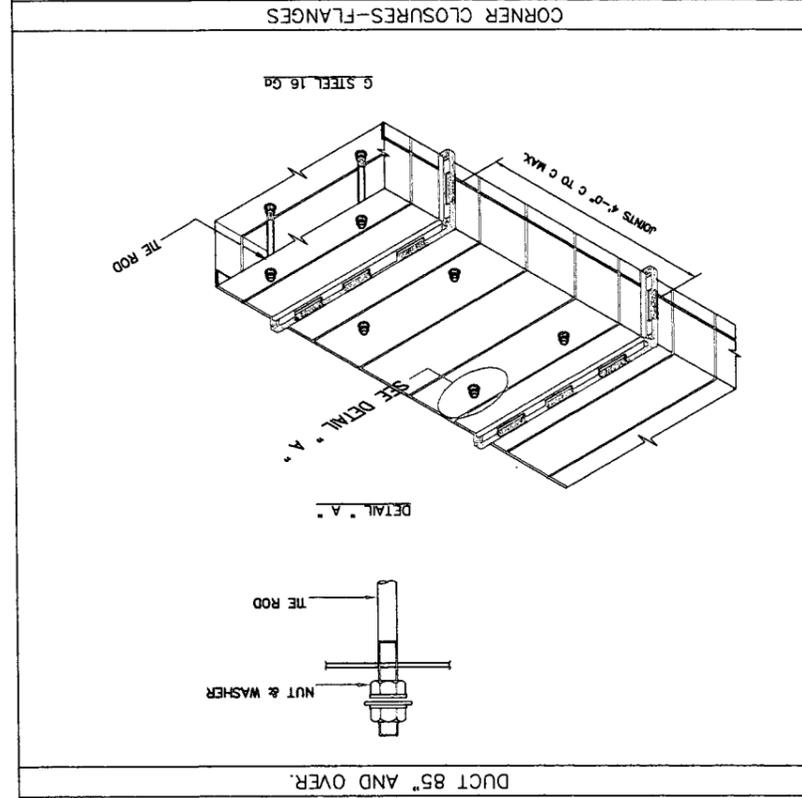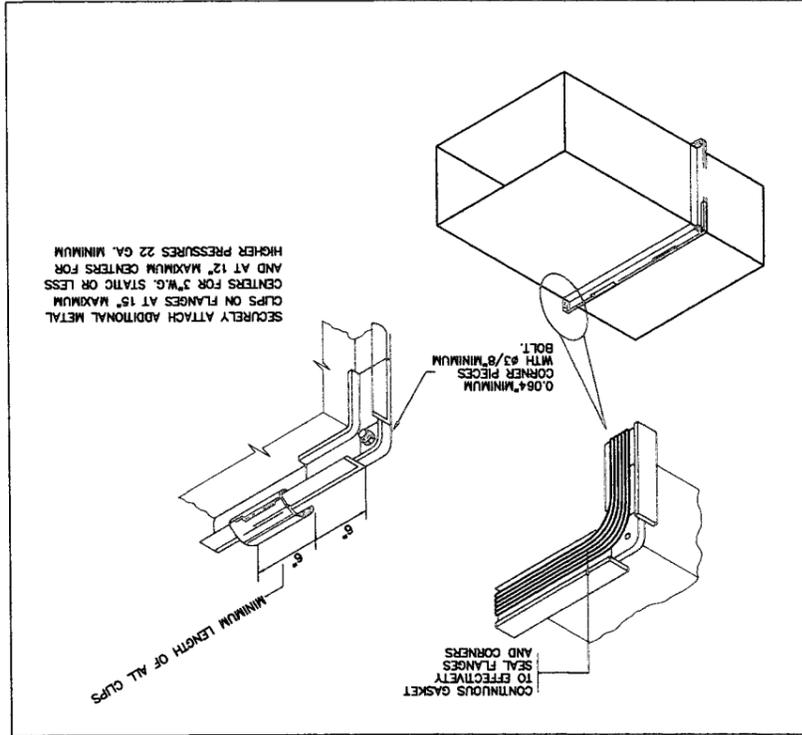

DUCT 85" AND OVER.



OWNER :	51 หมู่ 2 ต.สนามหลวง อ.บางบาลจ.พระนครศรีอยุธยา โทร. 0354040900.com
PROJECT :	บ้านเดี่ยว 130 ตารางวา 130/130
ARCHITECT :	นาย สุทธิ นพวิทย์ โทร. 082223
STRUCTURAL ENGINEER :	นาย สุทธิ นพวิทย์ โทร. 082223
ELECTRICAL ENGINEER :	นาย สุทธิ นพวิทย์ โทร. 082223
SANITARY ENGINEER :	นาย สุทธิ นพวิทย์ โทร. 082223
DATE :	21-02-2560
SCALE :	NO TO SCALE
SHEET NO	S-01
TOTAL	10

9. การถอดแบบคอนกรีต

การถอดแบบคอนกรีตต้องดำเนินการตามขั้นตอนการถอดแบบคอนกรีตตามข้อกำหนดของวิศวกรควบคุมการก่อสร้าง และให้วิศวกรควบคุมการถอดแบบคอนกรีตดำเนินการถอดแบบคอนกรีตตามขั้นตอนการถอดแบบคอนกรีตตามข้อกำหนดของวิศวกรควบคุมการก่อสร้าง

10. งานพื้นคอนกรีตขัดสี

และพื้นคอนกรีตขัดสีในโครงสร้างคอนกรีต

11. ข้อกำหนดอื่นๆ

12. งานโครงสร้าง Shop Drawing

ประเภทวัสดุ (mm)	รายละเอียด	จำนวน (m ²)
1)	คอนกรีตที่หล่อในที่	75
2)	คอนกรีตที่หล่อในที่	50
3)	คอนกรีตที่หล่อในที่	40
4)	คอนกรีตที่หล่อในที่	40
5)	คอนกรีตที่หล่อในที่	20
6)	คอนกรีตที่หล่อในที่	40
7)	คอนกรีตที่หล่อในที่	40
8)	คอนกรีตที่หล่อในที่	100

1. คอนกรีตที่ใช้ในโครงสร้างคอนกรีตต้องเป็นคอนกรีตที่มีค่าความแข็งแรงอัดไม่น้อยกว่า 28 วัน

2. คอนกรีตที่ใช้ในโครงสร้างคอนกรีตต้องเป็นคอนกรีตที่มีค่าความแข็งแรงอัดไม่น้อยกว่า 28 วัน

3. คอนกรีตที่ใช้ในโครงสร้างคอนกรีตต้องเป็นคอนกรีตที่มีค่าความแข็งแรงอัดไม่น้อยกว่า 28 วัน

4. คอนกรีตที่ใช้ในโครงสร้างคอนกรีตต้องเป็นคอนกรีตที่มีค่าความแข็งแรงอัดไม่น้อยกว่า 28 วัน

5. คอนกรีตที่ใช้ในโครงสร้างคอนกรีตต้องเป็นคอนกรีตที่มีค่าความแข็งแรงอัดไม่น้อยกว่า 28 วัน

6. คอนกรีตที่ใช้ในโครงสร้างคอนกรีตต้องเป็นคอนกรีตที่มีค่าความแข็งแรงอัดไม่น้อยกว่า 28 วัน

7. คอนกรีตที่ใช้ในโครงสร้างคอนกรีตต้องเป็นคอนกรีตที่มีค่าความแข็งแรงอัดไม่น้อยกว่า 28 วัน

8. คอนกรีตที่ใช้ในโครงสร้างคอนกรีตต้องเป็นคอนกรีตที่มีค่าความแข็งแรงอัดไม่น้อยกว่า 28 วัน

ตารางปริมาณวัสดุโครงสร้างคอนกรีต

NO.	รายการวัสดุ
S-01	การปรับพื้นที่ดิน
S-02	การถมดิน
S-03	การถมดิน
S-04	การถมดิน
S-05	การถมดิน
S-06	การถมดิน
S-07	การถมดิน
S-08	การถมดิน
S-09	การถมดิน
S-10	การถมดิน

ตารางปริมาณวัสดุโครงสร้าง




OWNER :	51 หมู่ 2 ต.หนองทอง ตำบลหนองทองใหม่ อ.หนองเสือ จ.ปทุมธานี E-mail : osana304@yahoo.com	PROJECT :	บ้านเดี่ยว 2 ชั้น 100 ตารางวา
ARCHITECT :	นาย อภิวัฒน์ วัฒนศิริ 113/135 หมู่ 11 ต.หนองเสือ อ.เมือง จ.ปทุมธานี 1711086	LOCATION :	บ้านเดี่ยว 2 ชั้น 100 ตารางวา หมู่ 11 ต.หนองเสือ อ.เมือง จ.ปทุมธานี 1711086
STRUCTURAL ENGINEER :	นาย อภิวัฒน์ วัฒนศิริ 113/135 หมู่ 11 ต.หนองเสือ อ.เมือง จ.ปทุมธานี 1711086	REVISION	NO. 1 DESCRIPTION DATE
ELECTRICAL ENGINEER :	นาย อภิวัฒน์ วัฒนศิริ 113/135 หมู่ 11 ต.หนองเสือ อ.เมือง จ.ปทุมธานี 1711086	SANITARY ENGINEER :	นาย อภิวัฒน์ วัฒนศิริ 113/135 หมู่ 11 ต.หนองเสือ อ.เมือง จ.ปทุมธานี 1711086
DATE :	21-02-2560	SCALE :	NO TO SCALE
DRAWING TITLE :		SHEET NO	
APPROVED :		TOTAL	

สัญลักษณ์ทั่วไป		RB, Yh	เหล็กเส้นกลม	DB, Ø	เหล็กข้ออ้อย	Ø, XX (STR.)	ระยะเหล็กปลอก	คสล L/S	คสล	มากกว่า	น้อยกว่า	ไม่มากกว่า	ไม่น้อยกว่า	ประมาณ	ระยะรับดึง	ระยะคืนดึง	ระยะรับดึง	เหล็กเสริมผนัง	Ø 19-25mm, R = 3D	Ø 9-15mm, R = 2.5D	Ø 6-25mm, R = 2.5D	เหล็กปลอก	ขนาดรับดึงของเหล็กยึด	เหล็กปลอก	R < D
เหล็กเส้นกลม	เหล็กเส้นข้ออ้อย	เหล็กเส้นกลม	เหล็กเส้นข้ออ้อย	เหล็กเส้นกลม	เหล็กเส้นข้ออ้อย	เหล็กเส้นกลม	เหล็กเส้นข้ออ้อย	เหล็กเส้นกลม	เหล็กเส้นข้ออ้อย	เหล็กเส้นกลม	เหล็กเส้นข้ออ้อย	เหล็กเส้นกลม	เหล็กเส้นข้ออ้อย	เหล็กเส้นกลม	เหล็กเส้นข้ออ้อย	เหล็กเส้นกลม	เหล็กเส้นข้ออ้อย	เหล็กเส้นกลม	เหล็กเส้นข้ออ้อย	เหล็กเส้นกลม	เหล็กเส้นข้ออ้อย	เหล็กเส้นกลม	เหล็กเส้นข้ออ้อย	เหล็กเส้นกลม	เหล็กเส้นข้ออ้อย
ช่างสถาปนิก (ผู้ควบคุมงาน) : นาย อภิวัฒน์ วัฒนศิริ
 (ตำแหน่ง: วิศวกรควบคุมงาน) : นาย อภิวัฒน์ วัฒนศิริ

| ขนาดเหล็ก |
|-----------|-----------|-----------|-----------|-----------|-----------|-----------|-----------|-----------|-----------|
| 28 | 25 | 22 | 19 | 15 | 12 | 9 | 6 | 28 | 25 |
| -* | -* | -* | -* | -* | 95 | 80 | 60 | Ø 28 | Ø 25 |
| - | - | - | 95 | 75 | 60 | 45 | 30 | Ø 20 | Ø 16 |
| - | - | - | 19 | 15 | 12 | 9 | 6 | Ø 28 | Ø 25 |
| - | - | - | 170 | 135 | 110 | 80 | 55 | Ø 28 | Ø 25 |
| - | - | - | Ø 28 | Ø 25 | Ø 20 | Ø 16 | Ø 12 | Ø 28 | Ø 25 |
| - | - | - | Ø 28 | Ø 25 | Ø 20 | Ø 16 | Ø 12 | Ø 28 | Ø 25 |
| - | - | - | Ø 28 | Ø 25 | Ø 20 | Ø 16 | Ø 12 | Ø 28 | Ø 25 |

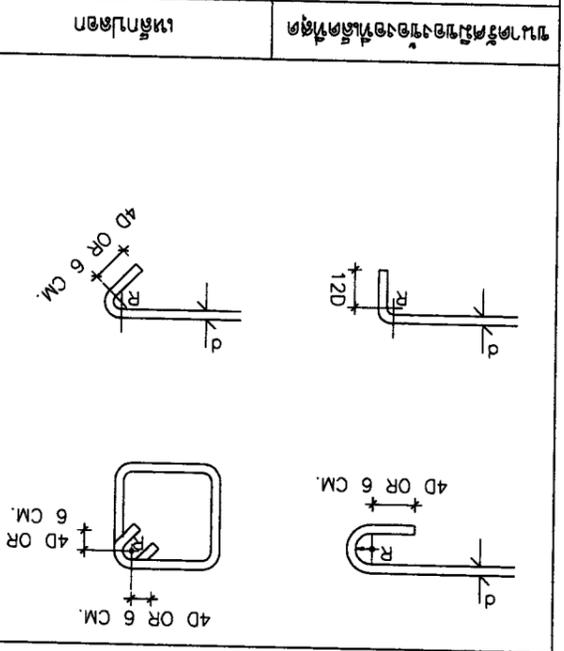


1. ในเสาปลอกเหล็ก ปริมาณของเหล็กปลอกที่คำนวณจะคิดจากราคาเหล็กในหน้าตัดเหล็ก
 คอลอนที่คิดคือ 0.04 ในความยาว 1.00 ม. ในภาวะเป็นช่วงใด
 2. หน้าตัดใดๆ ของคาน จะรับรอยต่อของเหล็กเสริมเกิน 25% ของจำนวนเหล็กเสริมทั้งหมด
 3. ระยะทับระหว่างเหล็กเสริมในตารางเป็นระยะสุดท้าย




OWNER :		S1 มี 2 ชั้นบนถนน		E-mail : asana304@yahoo.com		PROJECT :		บ้านเดี่ยว 3 ห้องนอน 3 ห้องน้ำ	
ARCHITECT :		นาย อภิชาติ ธรรมานนท์ มร.1926		นาย อภิชาติ ธรรมานนท์ มร.1926		LOCATION :		บ้านเลขที่ 45 หมู่ 5 ตำบลบ้านใหม่ อำเภอเมือง จังหวัดนนทบุรี	
STRUCTURAL ENGINEER :		นาย อภิชาติ ธรรมานนท์ มร.10327		นาย อภิชาติ ธรรมานนท์ มร.10327		SANITARY ENGINEER :		นาย อภิชาติ ธรรมานนท์ มร.276	
ELECTRICAL ENGINEER :		นาย อภิชาติ ธรรมานนท์ มร.1948		นาย อภิชาติ ธรรมานนท์ มร.1948		DATE :		21-02-2560	
DRAWING TITLE :		REVISION		SCALE :		SHEET NO		S-03	
APPROVED :		DATE		NO		DESCRIPTION		TOTAL	
10		3		2		1		APPROVED :	

แบบแปลนโครงสร้าง
SCALE 1 : 100

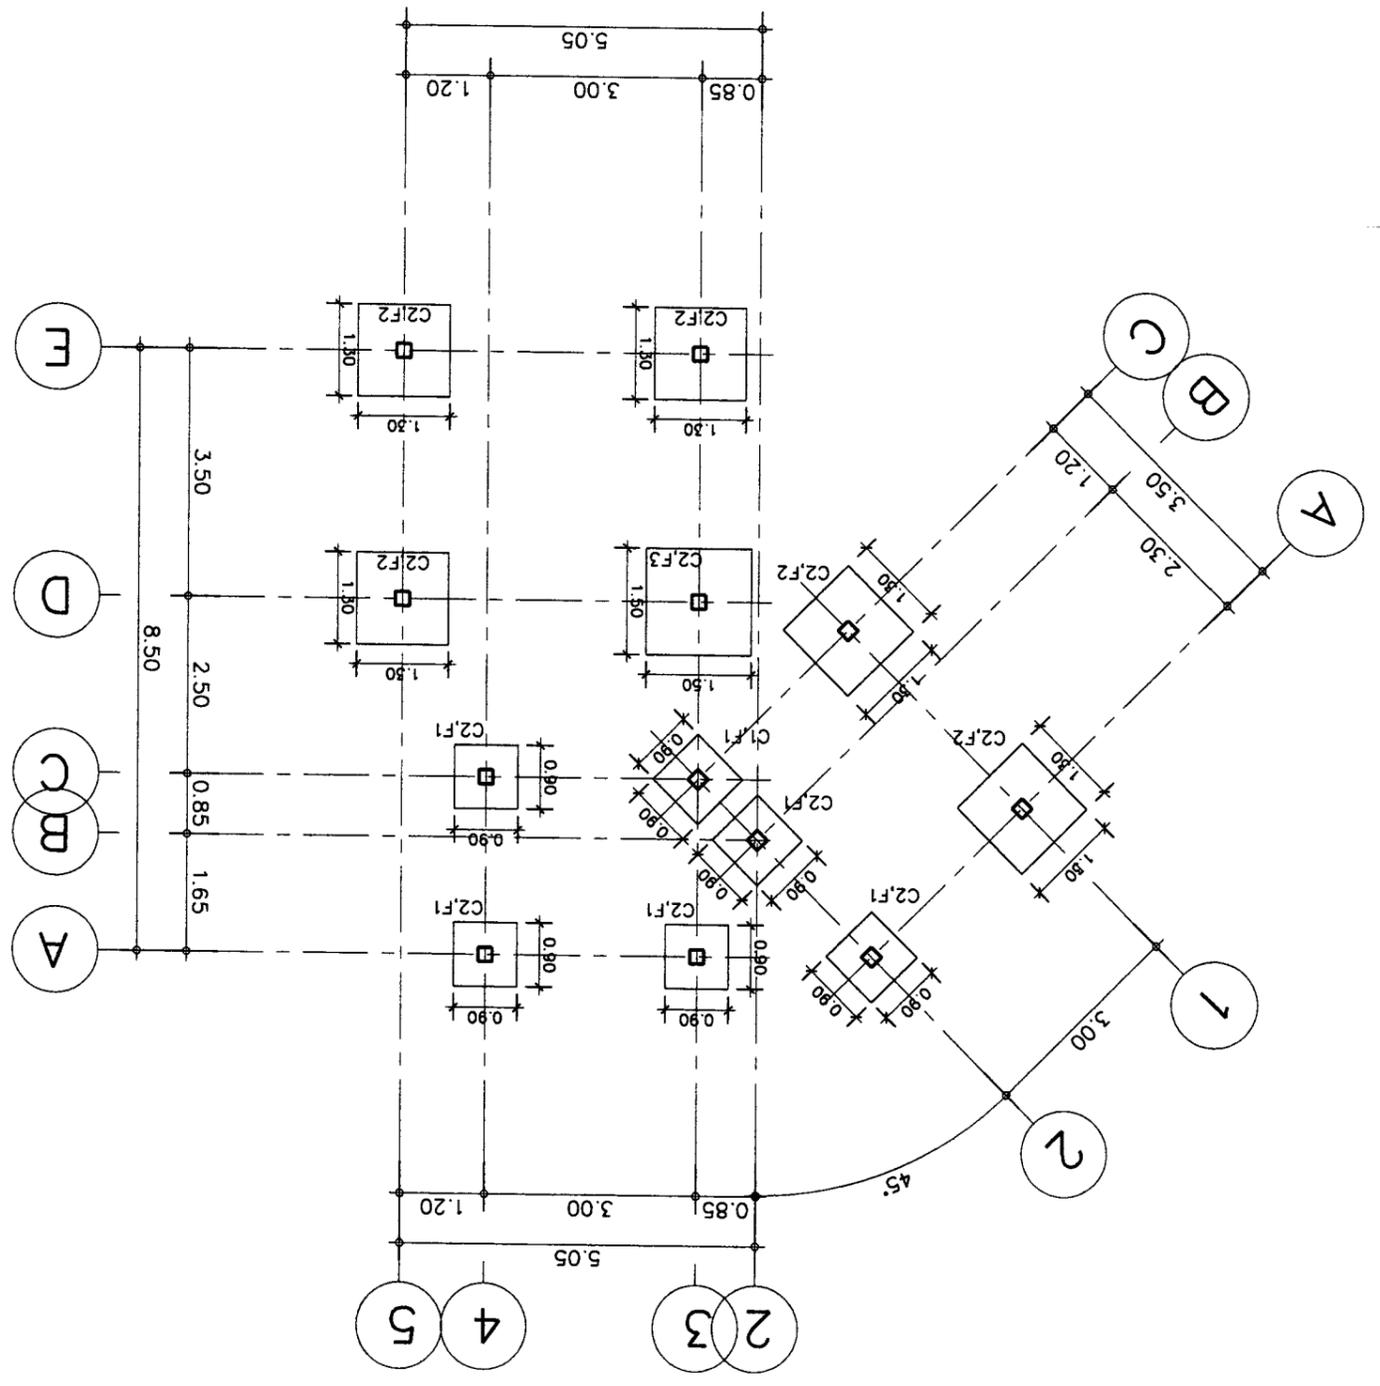

<p>ใช้เหล็กเสริมตามตารางในรูปนี้</p> <p>พื้นที่รับน้ำหนักคอนกรีตคานและคาน้ำยิปซัม PLANK 350 x 50 มม. 5 ซม. ความถี่รับน้ำหนักคอนกรีตคาน้ำยิปซัม 320 มม./ซี่ 21 32 มม. ความถี่รับน้ำหนักคอนกรีตคาน้ำยิปซัม 240 มม./ซี่ 21 มม. ใช้เหล็กเสริมรับน้ำหนัก 5 ซี่ และเหล็กเสริมรับน้ำหนัก 5 ซี่</p>	<p>← PS</p>
---	-------------


แบบแปลนโครงสร้าง
SCALE 1 : 100

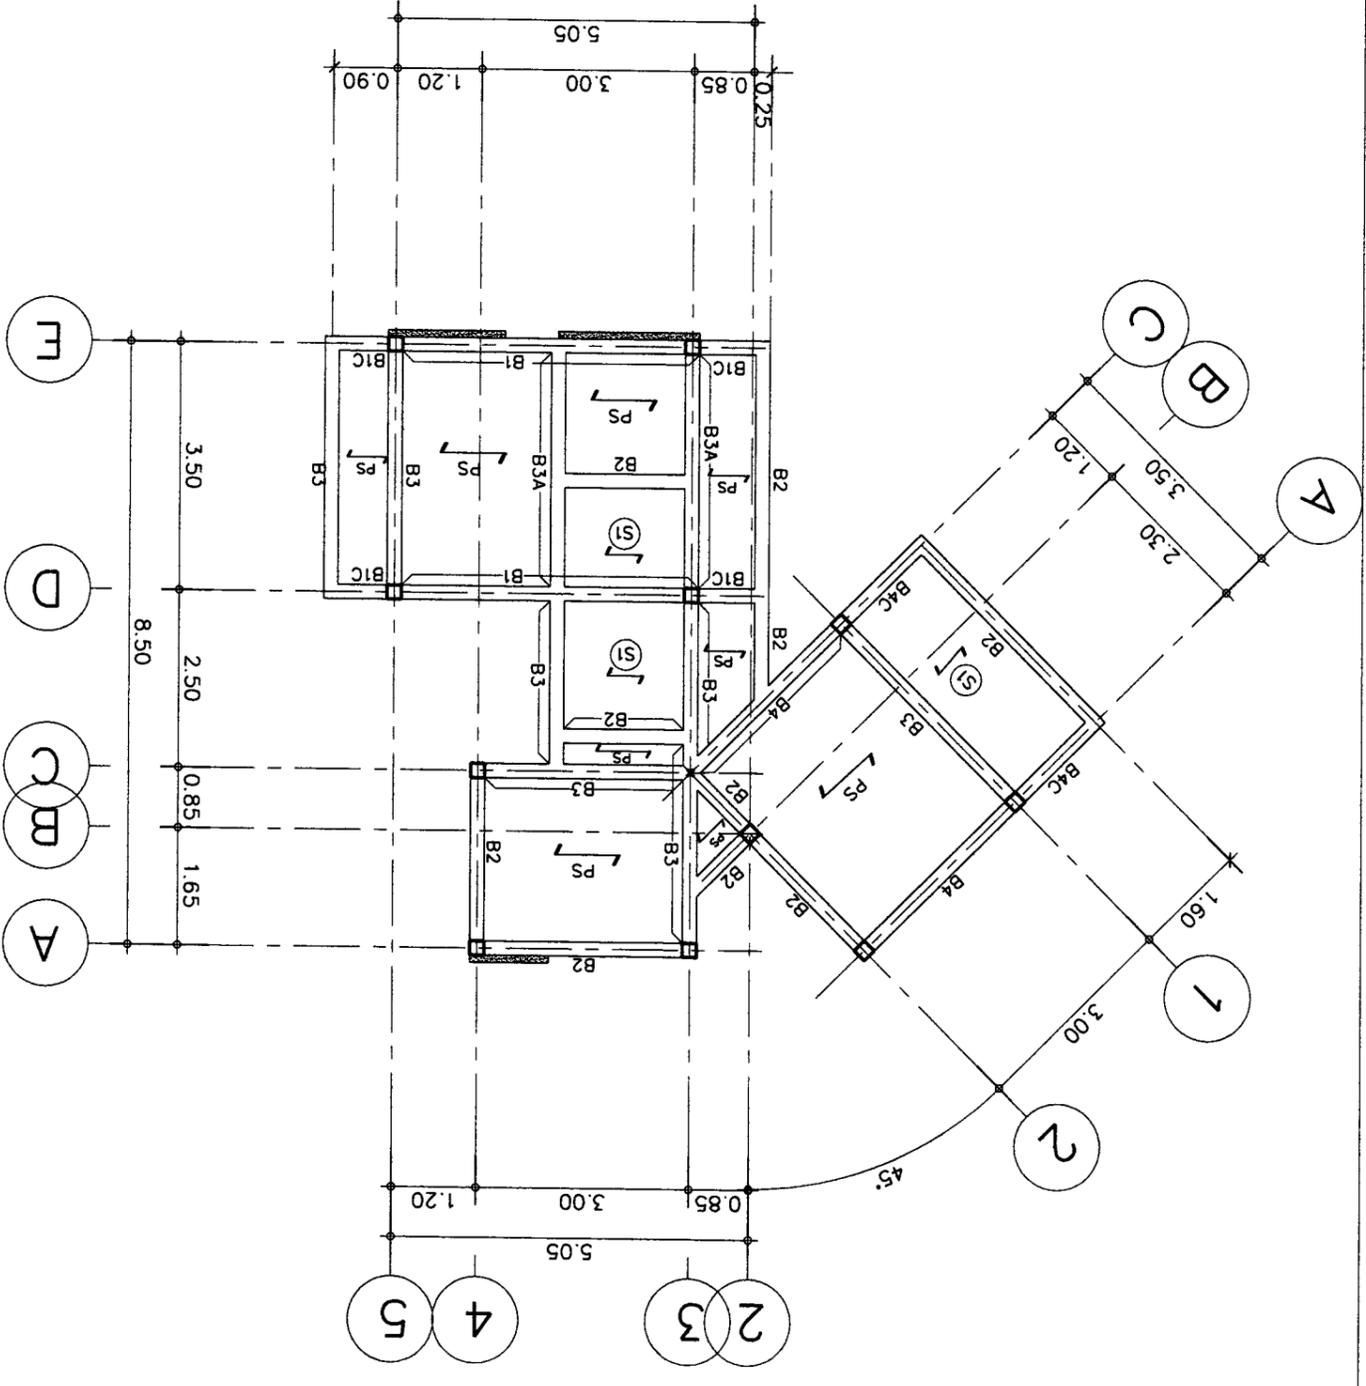




APPROVED :	DRAWING TITLE :	NO	DESCRIPTION	DATE	REVISION
		1	แก้ไขแบบ	21-02-2560	
SHEET NO	TOTAL	1	แก้ไขแบบ	21-02-2560	
		2	แก้ไขแบบ	21-02-2560	
PROJECT :		โครงการ			
OWNER :		บริษัท			
ARCHITECT :		บริษัท			
STRUCTURAL ENGINEER :		บริษัท			
ELECTRICAL ENGINEER :		บริษัท			
SANITARY ENGINEER :		บริษัท			
SCALE :		1:100			
DATE :		21-02-2560			
SHEET NO		S-04			
TOTAL		10			

CS1 = ไม้เหล็ก 100x100x3.2mmx9.52kg/m
BK1,BK1C = ไม้เหล็ก 150x100x3.2mmx12.00kg/m

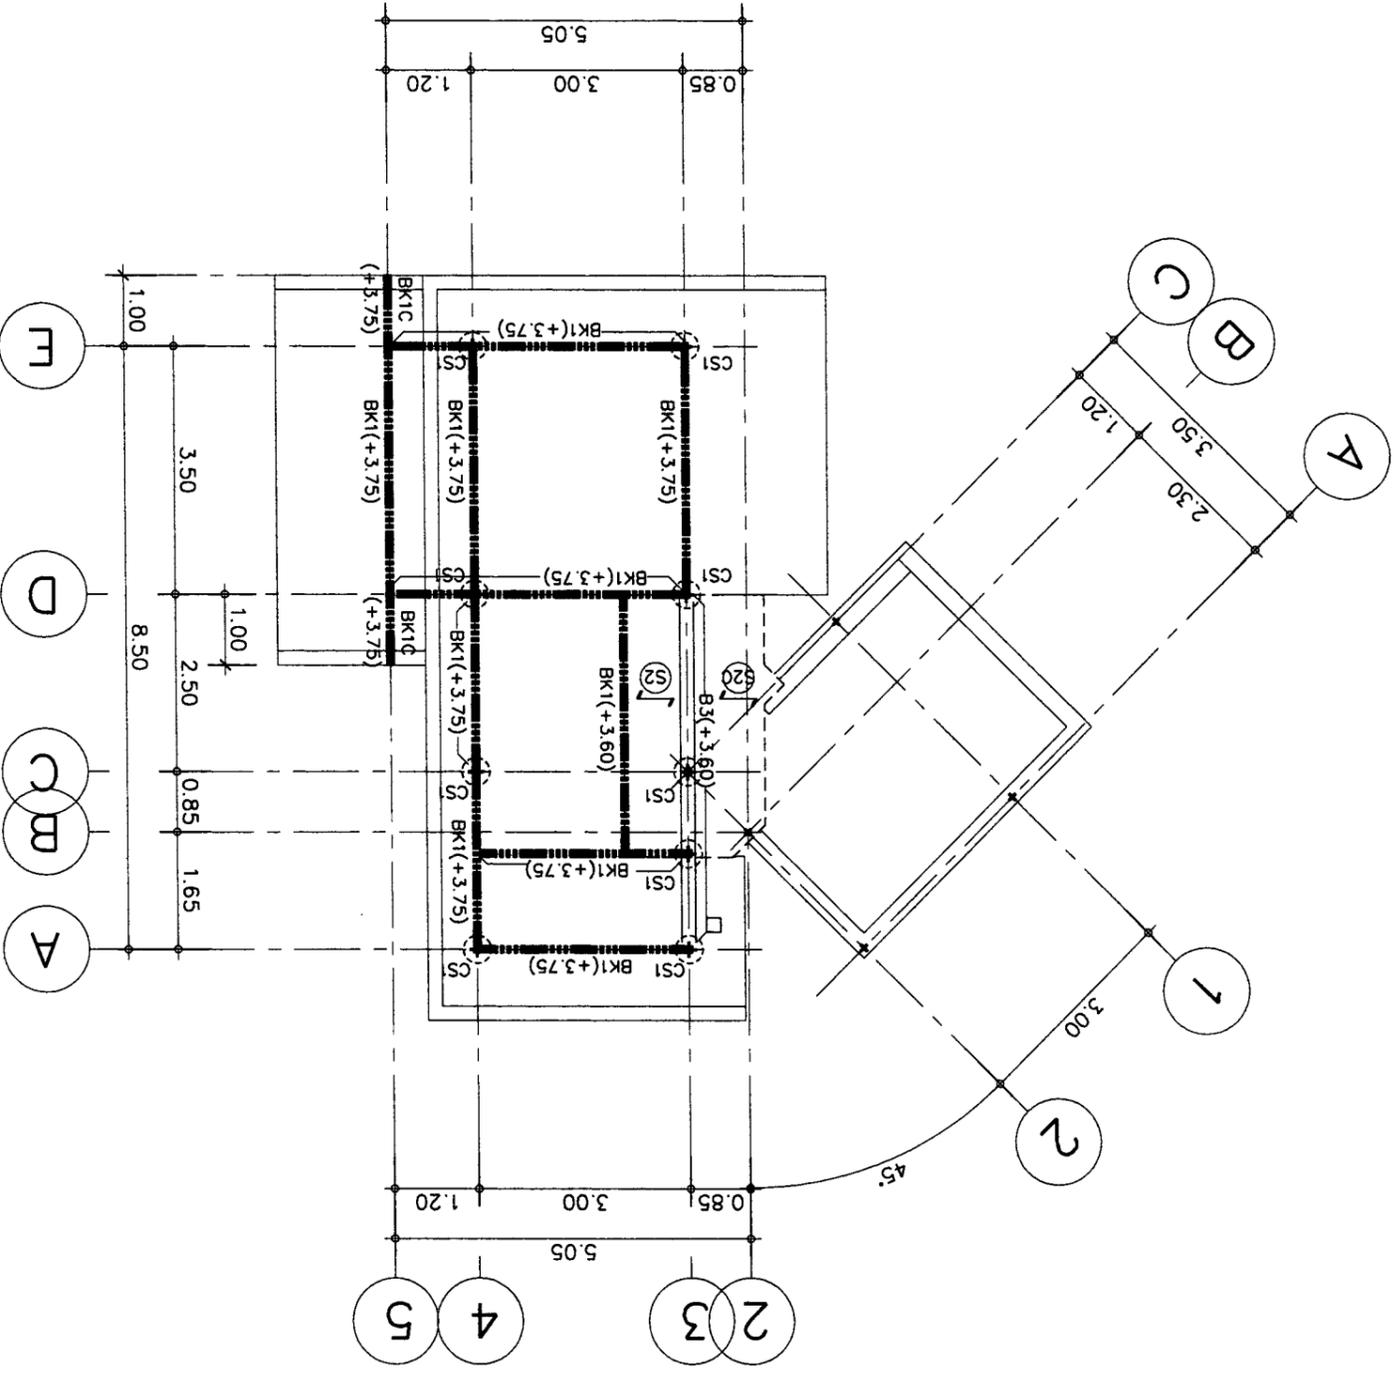

SCALE 1:100
แบบโครงสร้าง

CS1 = ไม้เหล็ก 100x100x3.2mmx9.52kg/m
BK1,BK1C = ไม้เหล็ก 150x100x3.2mmx12.00kg/m
H1,H1C = ไม้เหล็ก 150x100x3.2mmx12.00kg/m
ไม้เหล็ก 150x50x20x3.2mmx6.76kg/m @ 1.00m
ระบบโครงสร้างเหล็กบนฐาน SCG ระบุตาม @ 0.27-0.29m

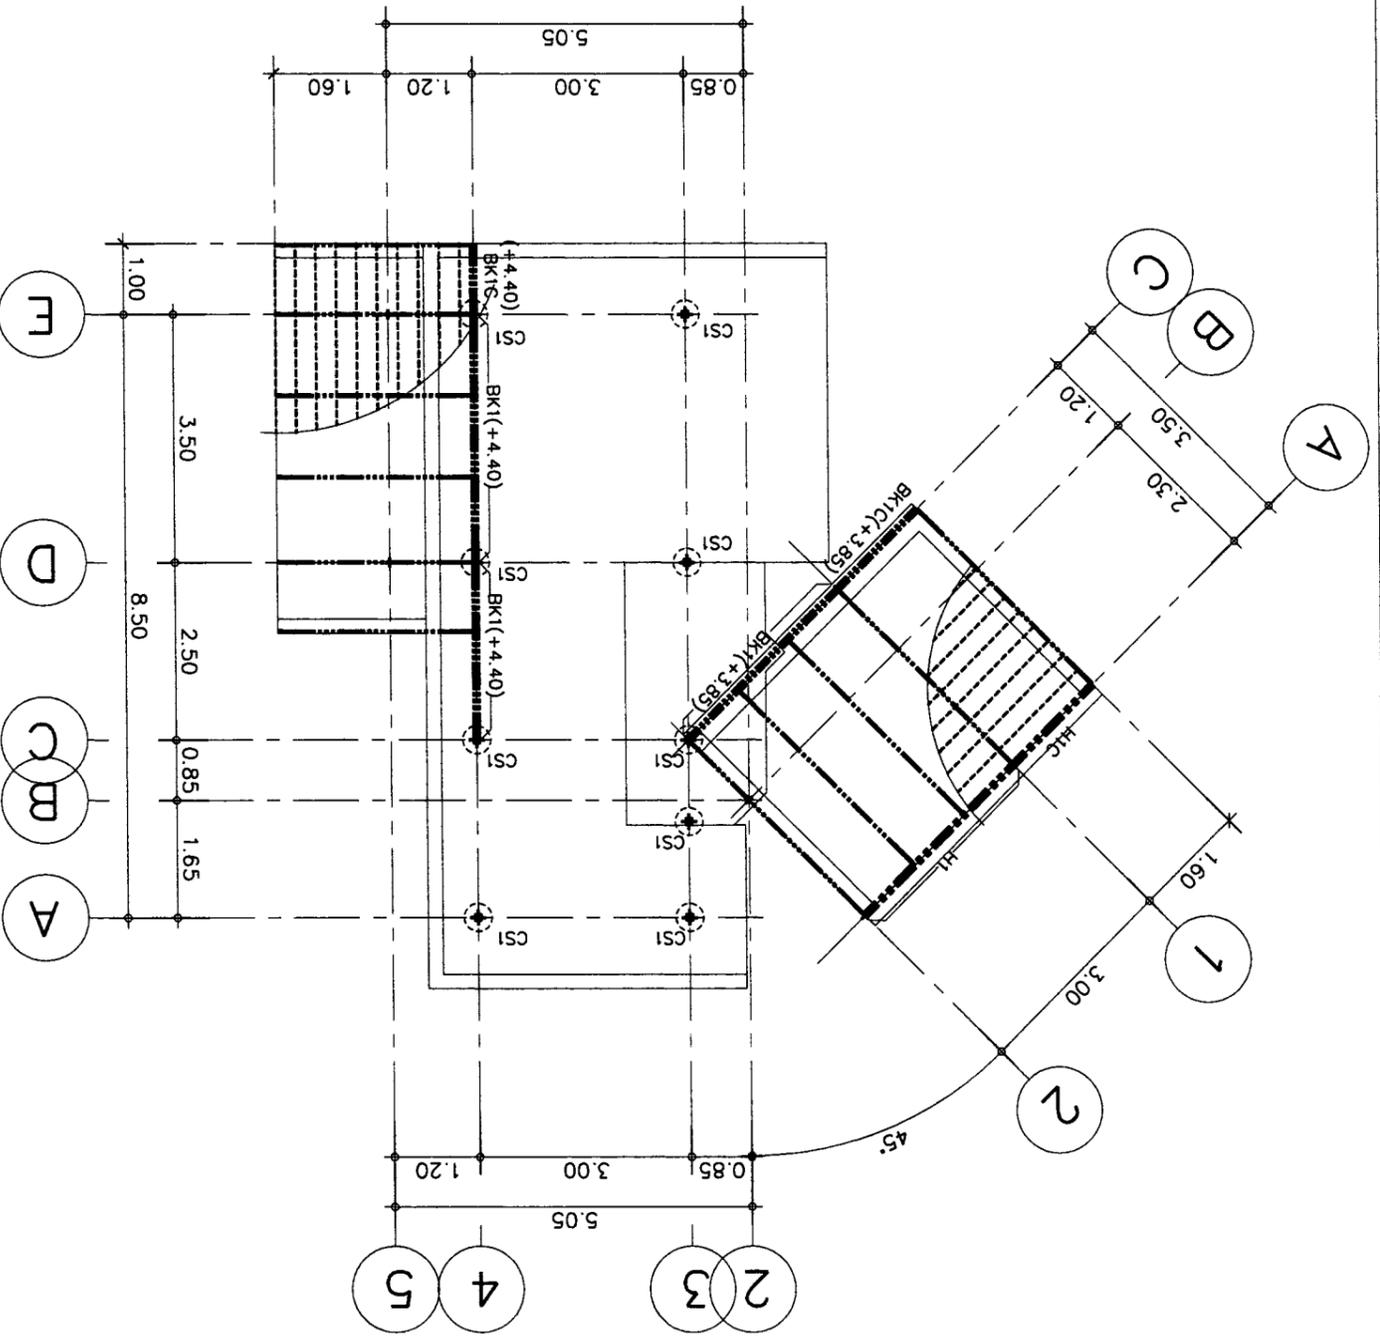

SCALE 1:100
แบบโครงสร้าง




OWNER :		บริษัท อสม่า สถาปัตย์ จำกัด E-mail : asana304@yahoo.com		PROJECT :		บ้านเดี่ยว 2 ชั้น 1 ห้องนอน	
ARCHITECT :		นาย อสม่า สถาปัตย์ สถาปนิกที่ 223 นาย อสม่า สถาปัตย์ สถาปนิกที่ 224		LOCATION :		บ้านเดี่ยว 2 ชั้น 1 ห้องนอน	
STRUCTURAL ENGINEER :		นาย อสม่า สถาปัตย์ สถาปนิกที่ 226		DATE :		21-02-2560	
ELECTRICAL ENGINEER :		นาย อสม่า สถาปัตย์ สถาปนิกที่ 227		SCALE :		1:100	
REVISION :		NO. 1 DESCRIPTION DATE		SHEET NO		S-05	
DRAWING TITLE :		บ้านเดี่ยว 2 ชั้น 1 ห้องนอน (ส่วนที่ 2)		TOTAL		10	
APPROVED :		SANITARY ENGINEER		APPROVED :			

บ้านเดี่ยว 2 ชั้น 1 ห้องนอน (ส่วนที่ 2)
SCALE 1 : 100


รายการเหล็กโครงสร้าง

-----	เส้นทแยงมุมเหล็กโครงสร้างรูปตัว T SCG หนา 6 มม. @ 0.27-0.29m.
-----	เส้นทแยงมุมเหล็ก □ -150x50x20x3.2mm.x6.76kg/m.@1.00m.
-----	H1,H1C = หนาเหล็ก □ -150x100x3.2mmx12.00kg/m.
-----	BK2 = หนาเหล็ก □ -100x50x20x3.2mmx5.50kg/m.
-----	BK1,BK1C = หนาเหล็ก □ -150x100x3.2mmx12.00kg/m.

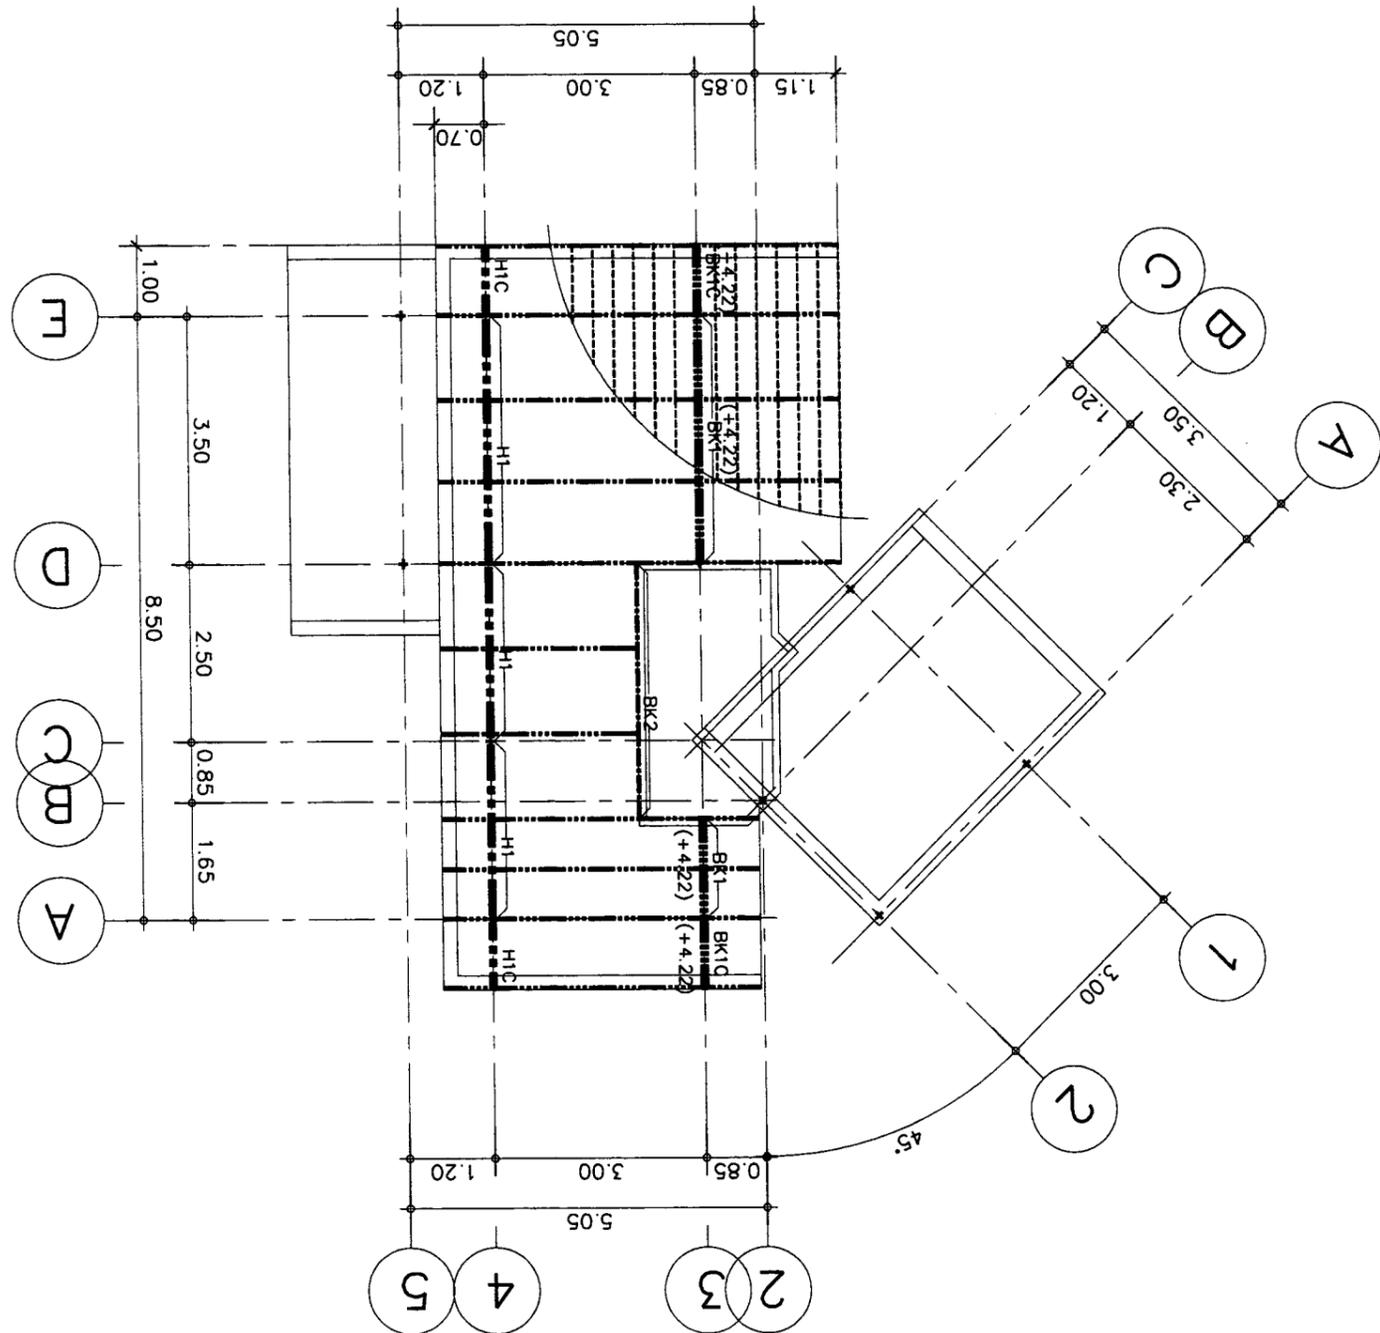





APPROVED :	DRAWING TITLE :	REVISION	NO	DESCRIPTION	DATE
		1	1	แก้ไข	
SHEET NO	S-06	2	2	แก้ไข	
		3	3	แก้ไข	
TOTAL	10	SCALE : 1:25			
PROJECT :		บ้าน 2 ชั้น ทาวน์โฮม			
OWNER :		บริษัท อสมิ จำกัด			
ARCHITECT :		นาย อสมิ อสมิ อสมิ			
STRUCTURAL ENGINEER :		นาย อสมิ อสมิ อสมิ			
ELECTRICAL ENGINEER :		นาย อสมิ อสมิ อสมิ			
SANITARY ENGINEER :		นาย อสมิ อสมิ อสมิ			
LOCATION :		เลขที่ 10 ถนนสุขุมวิท แขวงคลองเตย เขตคลองเตย กรุงเทพฯ 10110			
PROJECT :		บ้าน 2 ชั้น ทาวน์โฮม			

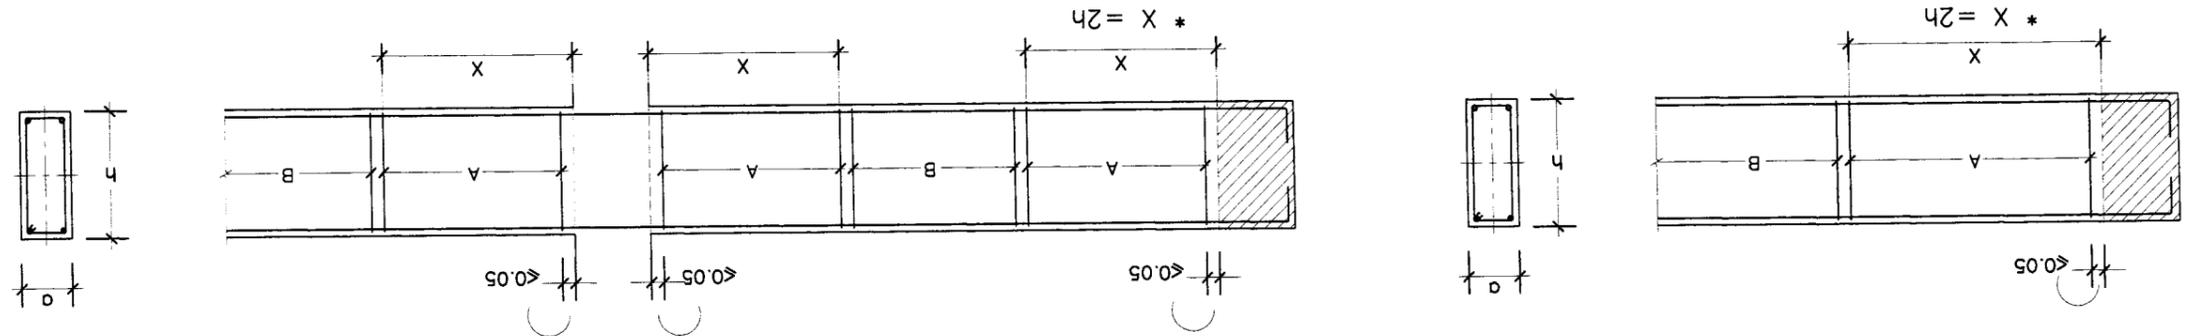

แบบแปลนคานา
แบบแปลนเสา

จำนวน	A x B (m.)	t (m.)	(ความหนา)	N	M
F1	0.90 x 0.90	0.20	4-DB12mm.#	-	-
F2	1.30 x 1.30	0.25	6-DB12mm.#	-	-
F3	1.50 x 1.50	0.30	8-DB12mm.#	-	-











แบบแปลนคานา

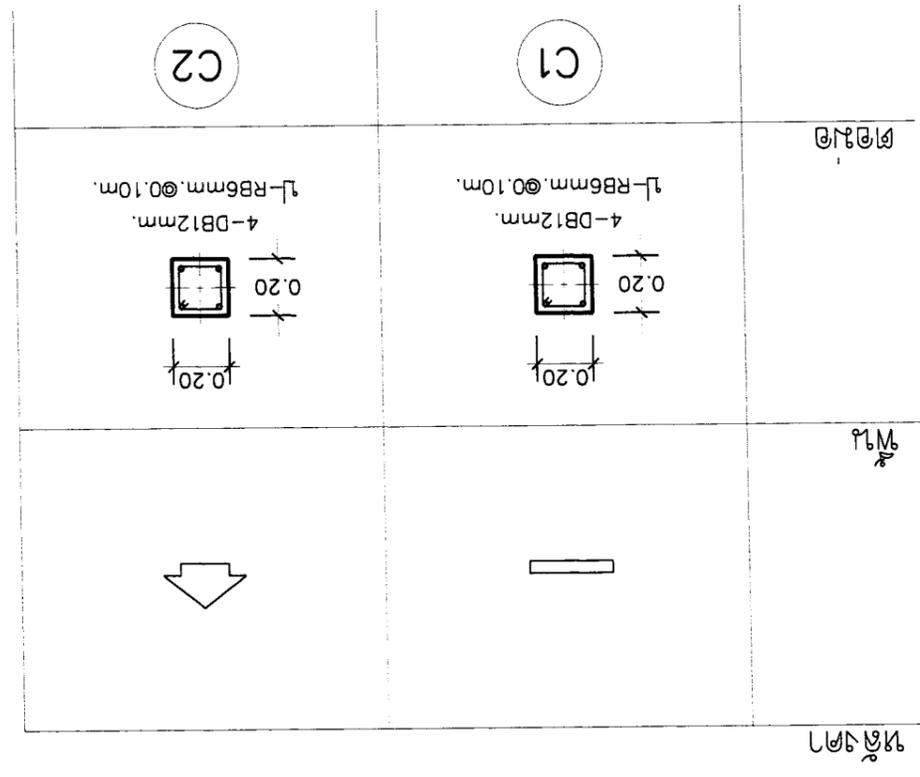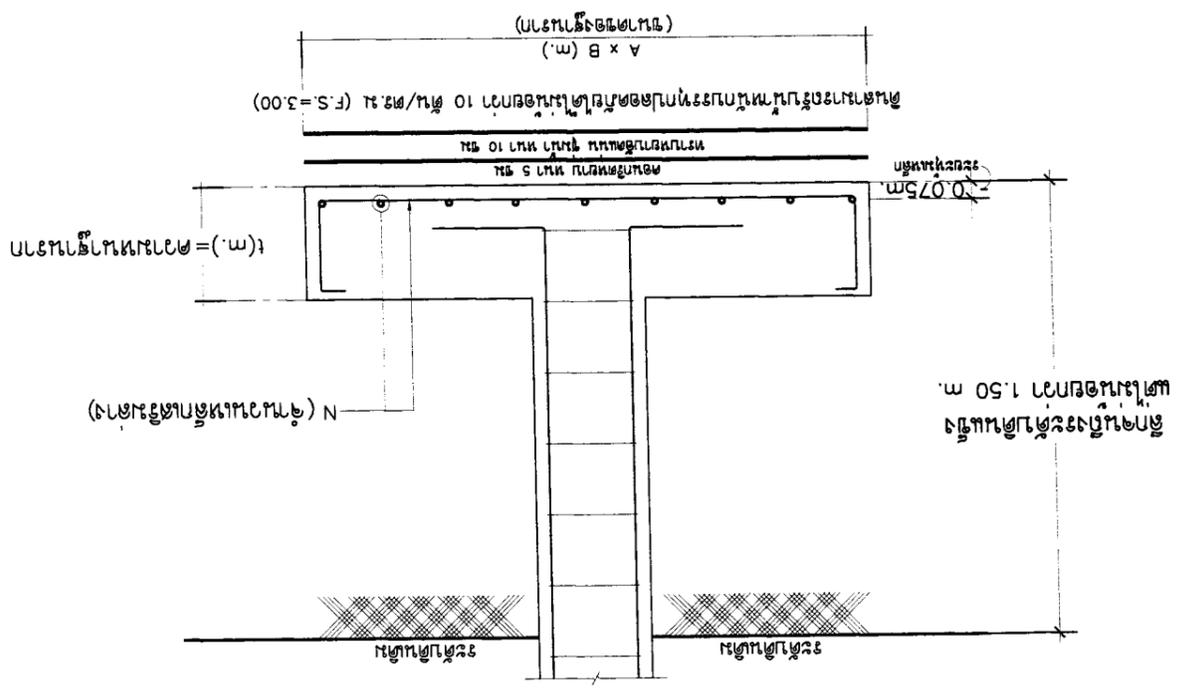



ASANA Architect Company Limited


PROJECT :		ชื่อโครงการ : บ้านเดี่ยว 2 ชั้น		เลขที่โครงการ : 11086		วันที่รับงาน : 21-02-2560	
OWNER :		ชื่อผู้ว่าจ้าง : บริษัท บ้านเดี่ยว จำกัด		เลขที่ผู้ว่าจ้าง : 11086		วันที่รับงาน : 21-02-2560	
LOCATION :		ที่ตั้งโครงการ : ถนนสุขุมวิท ซอย 11		เลขที่ที่ดิน : 11086		วันที่รับงาน : 21-02-2560	
ARCHITECT :		ชื่อสถาปนิก : บริษัท บ้านเดี่ยว จำกัด		เลขที่สถาปนิก : 11086		วันที่รับงาน : 21-02-2560	
ELECTRICAL ENGINEER :		ชื่อวิศวกรไฟฟ้า : บริษัท บ้านเดี่ยว จำกัด		เลขที่วิศวกรไฟฟ้า : 11086		วันที่รับงาน : 21-02-2560	
STRUCTURAL ENGINEER :		ชื่อวิศวกรโครงสร้าง : บริษัท บ้านเดี่ยว จำกัด		เลขที่วิศวกรโครงสร้าง : 11086		วันที่รับงาน : 21-02-2560	
SANITARY ENGINEER :		ชื่อวิศวกรสุขาภิบาล : บริษัท บ้านเดี่ยว จำกัด		เลขที่วิศวกรสุขาภิบาล : 11086		วันที่รับงาน : 21-02-2560	
REVISION :		NO		DESCRIPTION		DATE	
DRAWING TITLE :		แบบแปลนระบบไฟฟ้า		แบบแปลนระบบไฟฟ้า		แบบแปลนระบบไฟฟ้า	
APPROVED :		SHEET NO		TOTAL		SCALE : 1:25	
		S-07		10			

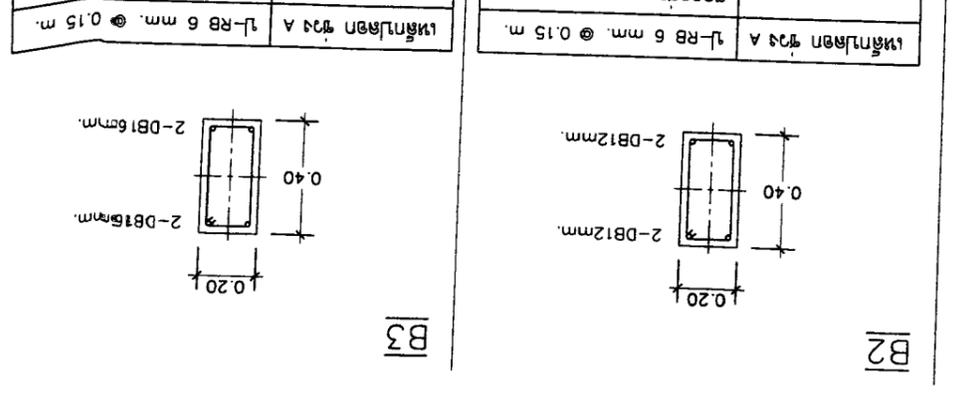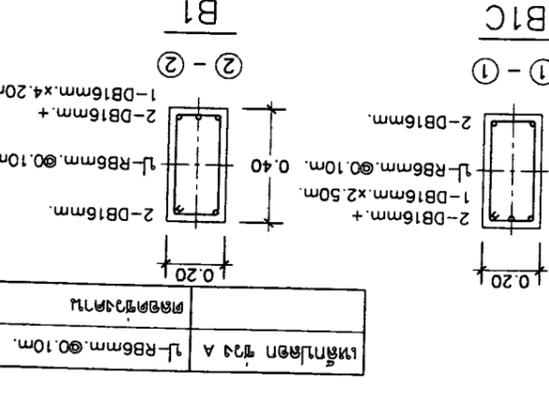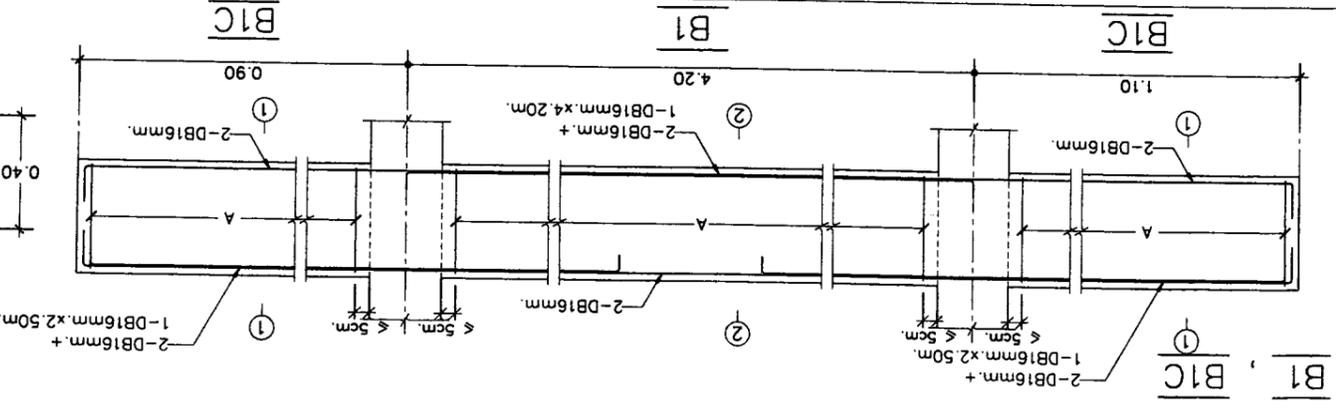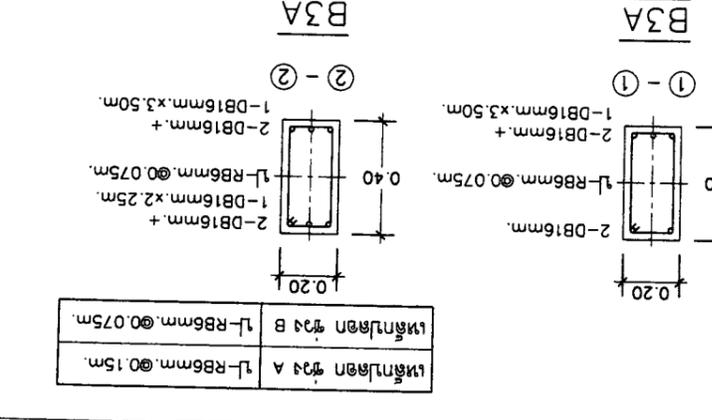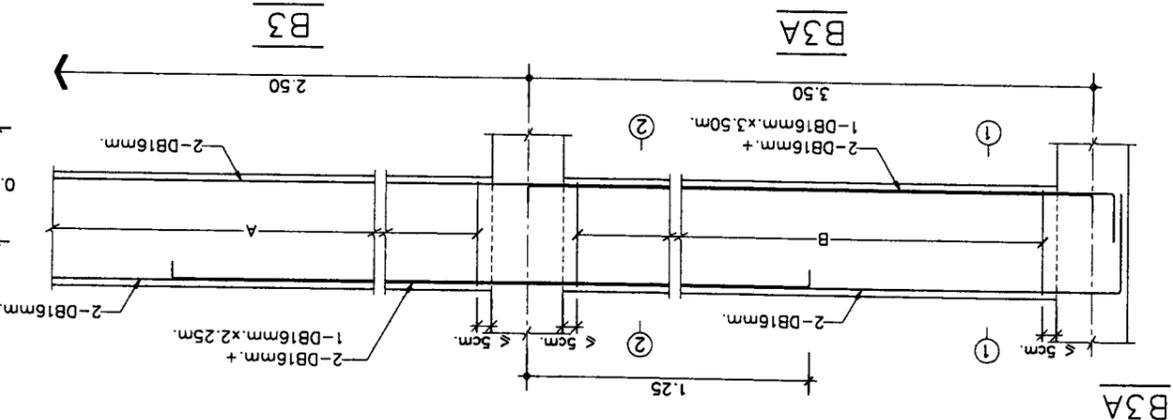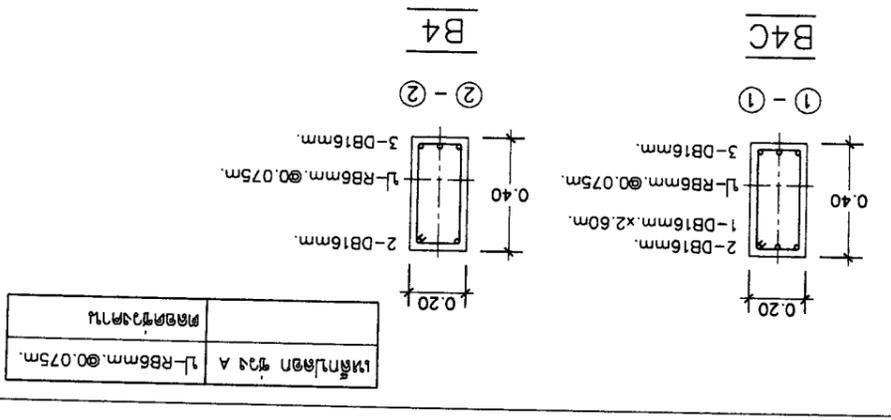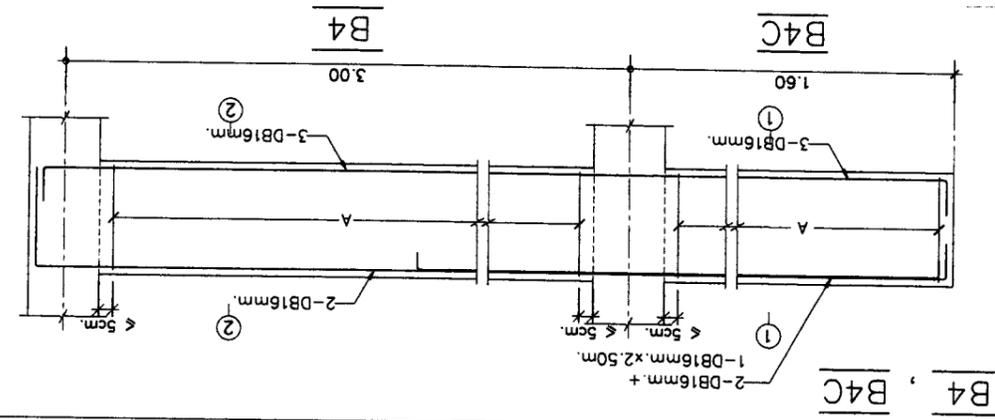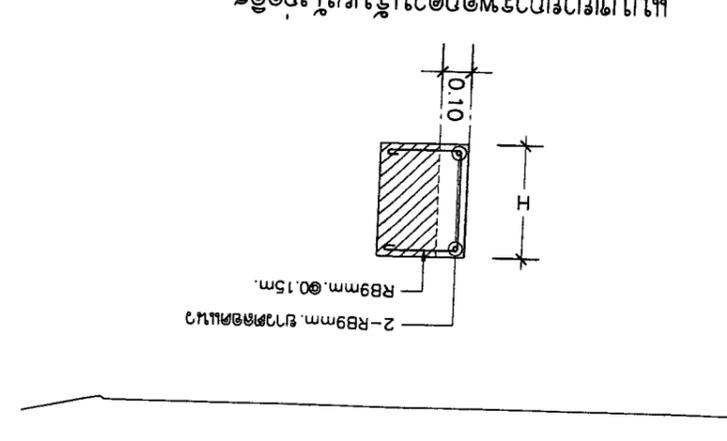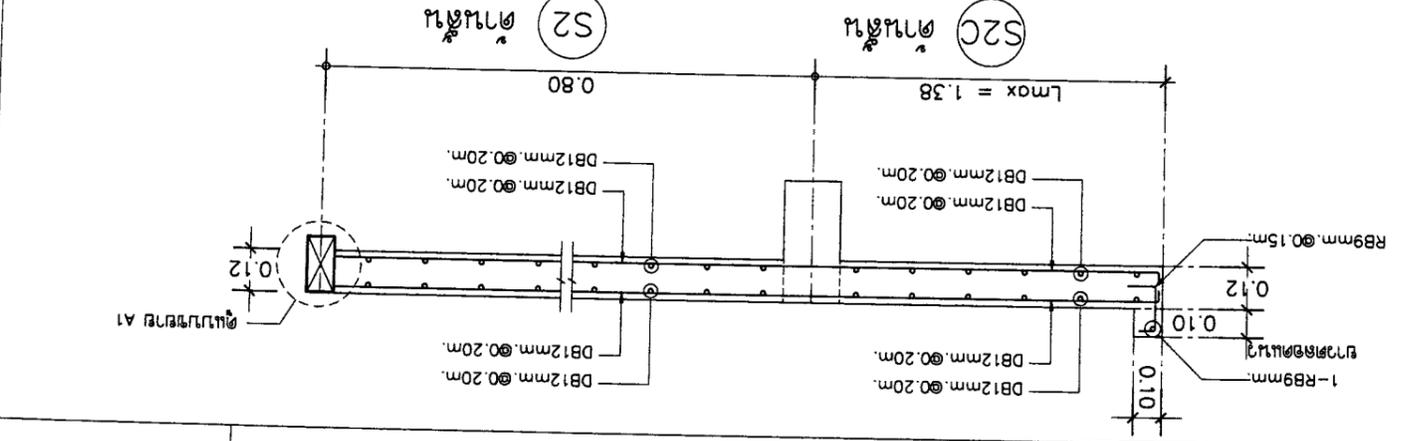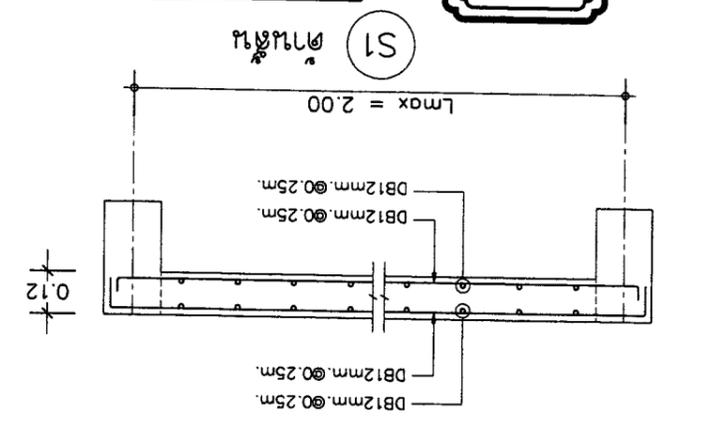





OWNER :	51 หมู่ 2 ต.หนองน้อย	ARCHITECT :	นาย อธิชา อธิชาพร สถาปนิกชั้น 1	ELECTRICAL ENGINEER :	นาย อธิชา อธิชาพร สถาปนิกชั้น 1	REVISION :	DRAWING TITLE :	APPROVAL :
	E-mail : asana304@yahoo.com	PROJECT :	โครงการพัฒนาระบบสุขาภิบาลชุมชน	STRUCTURAL ENGINEER :	นาย อธิชา อธิชาพร สถาปนิกชั้น 1	NO :	แบบแปลนการติดตั้ง	
LOCATION :	ตำบลหนองน้อย อำเภอหนองน้อย จังหวัดหนองบัวลำภู	DATE :	21-02-2560	SANITARY ENGINEER :	นาย อธิชา อธิชาพร สถาปนิกชั้น 1	DESCRIPTION :		
SCALE :	1:25	TOTAL SHEET NO :	10	DATE :	21-02-2560	DATE :		


การติดตั้งระบบสุขาภิบาลชุมชน
แบบขยาย

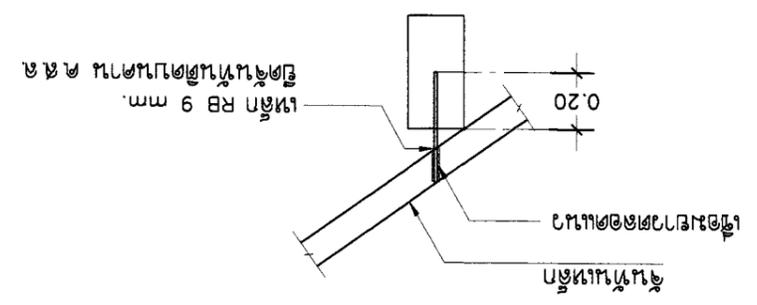



แบบขยายการติดตั้ง
คานเหล็ก BK1, BK1, BK1 (กรณีติดตั้งวางแนวตาม ค.ส.ล.)

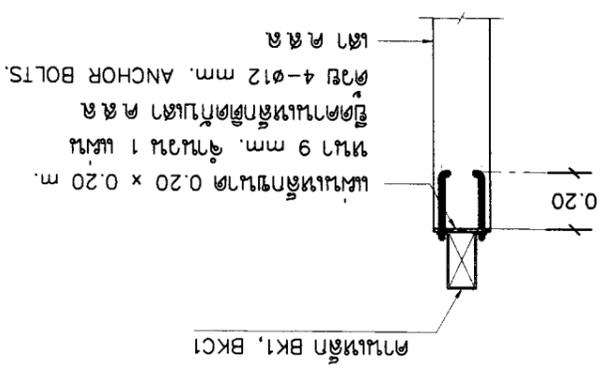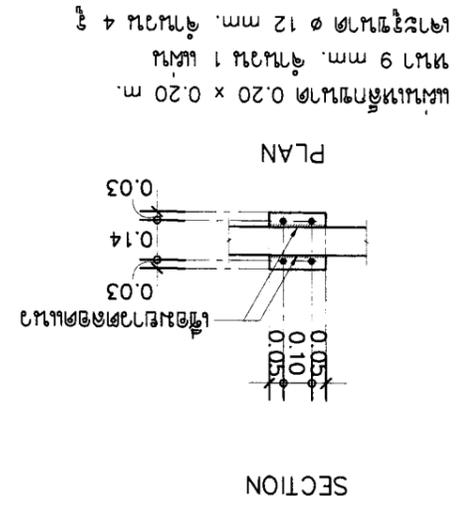

SECTION

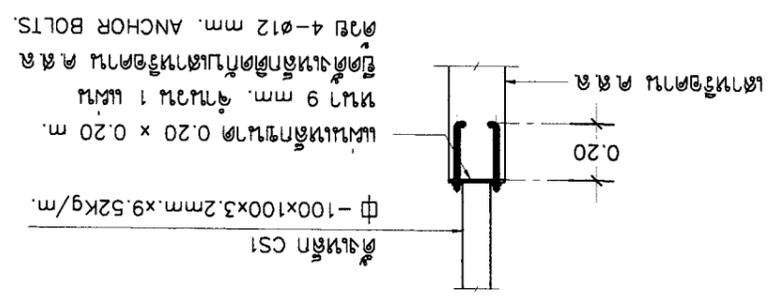


แบบขยายการติดตั้ง
คานเหล็ก BK1 ติดกับเสา ค.ส.ล. (กรณีติดตั้งวางแนวตาม ค.ส.ล.)

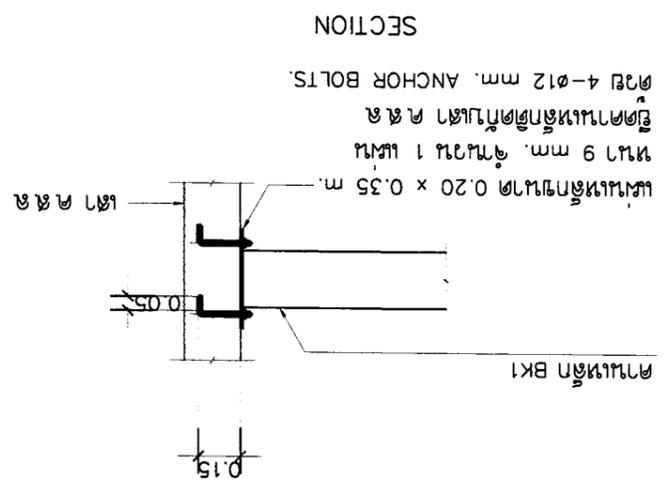
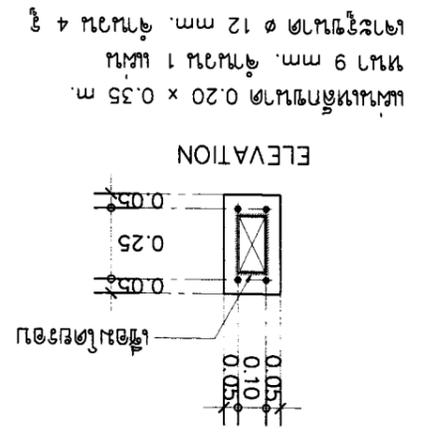


แบบขยายการติดตั้ง

PLAN






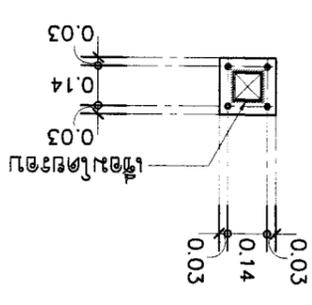


แบบขยาย "A1"
การติดตั้งเหล็กจากพื้ ๑๕๕ ติดกับคานเหล็ก

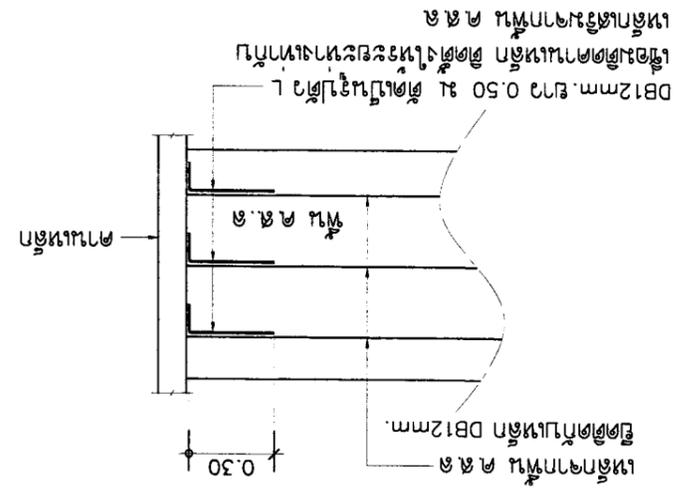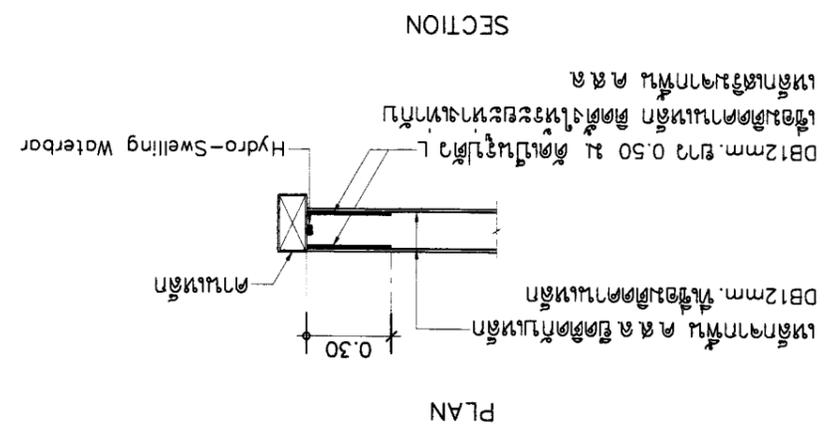



OWNER :		SI 2 อาคารจอดรถ		E-mail : osana30@yahoo.com		PROJECT :		SI 2 อาคารจอดรถ	
ARCHITECT :		นาย สุวิทย์ วัฒนศิริ		นาย สุวิทย์ วัฒนศิริ		LOCATION :		อาคารจอดรถ	
STRUCTURAL ENGINEER :		นาย สมศักดิ์ วัฒนศิริ		นาย สมศักดิ์ วัฒนศิริ		REVISION :		DRAWING TITLE :	
ELECTRICAL ENGINEER :		นาย สมศักดิ์ วัฒนศิริ		นาย สมศักดิ์ วัฒนศิริ		NO :		DESCRIPTION :	
SANITARY ENGINEER :		นาย สมศักดิ์ วัฒนศิริ		นาย สมศักดิ์ วัฒนศิริ		DATE :		DATE :	
SCALE :		1:25		DATE :		21-02-2560		SCALE :	
SHEET NO :		S-09		DATE :		21-02-2560		SCALE :	
TOTAL :		10		DATE :		21-02-2560		SCALE :	
APPROVED :		[Signature]		DATE :		21-02-2560		SCALE :	

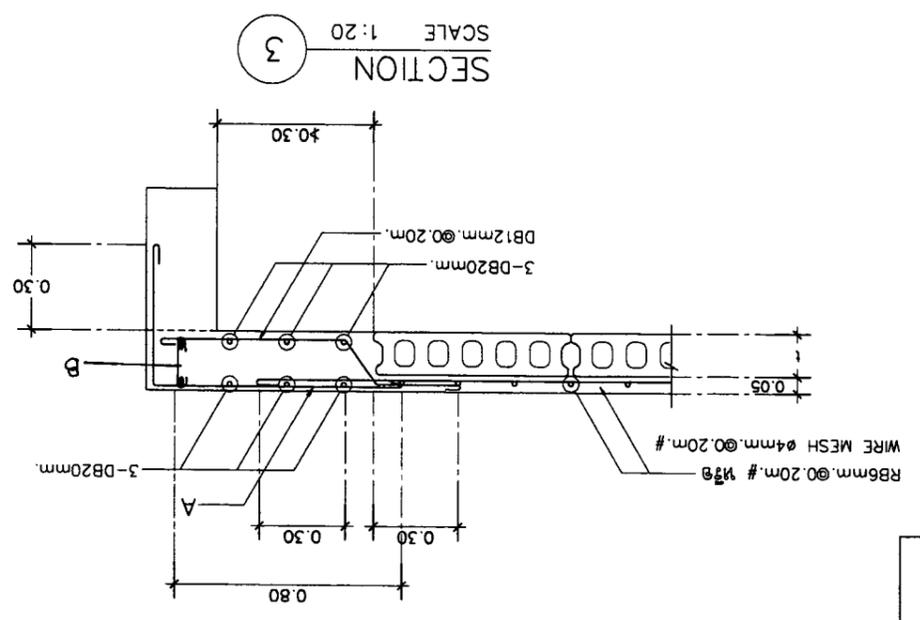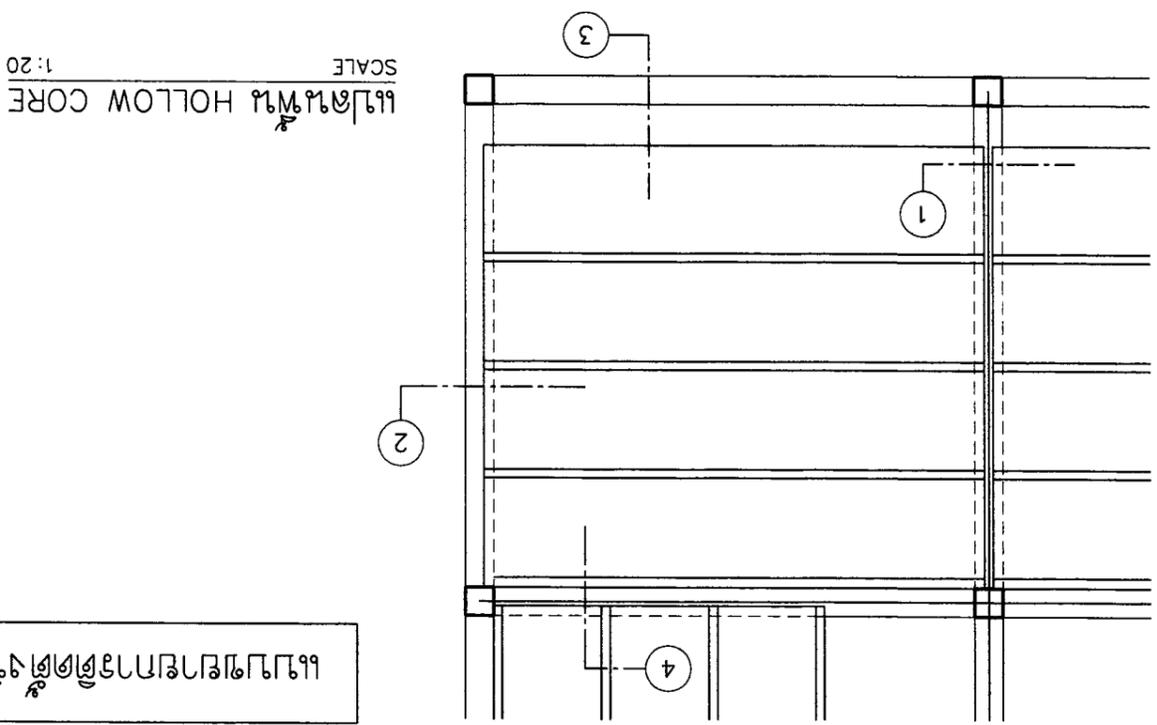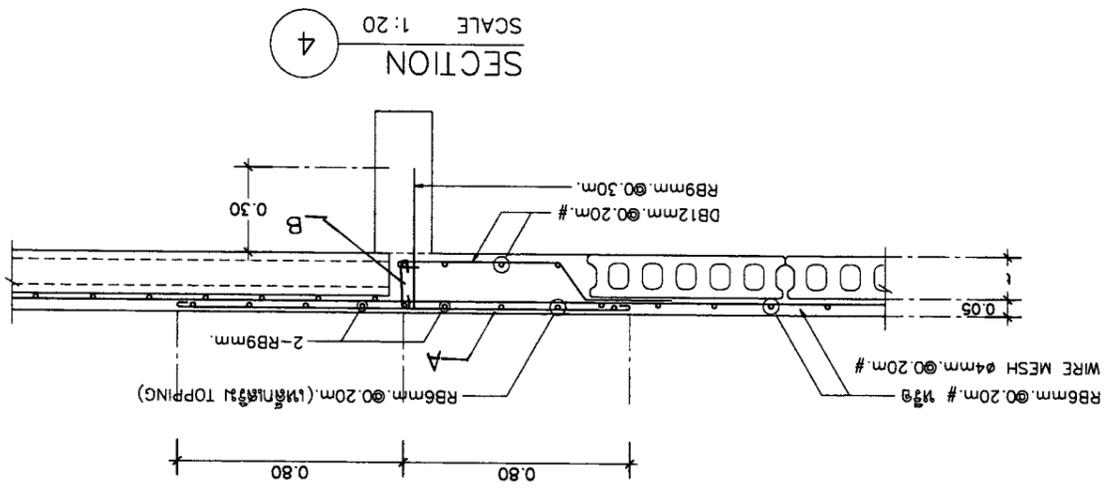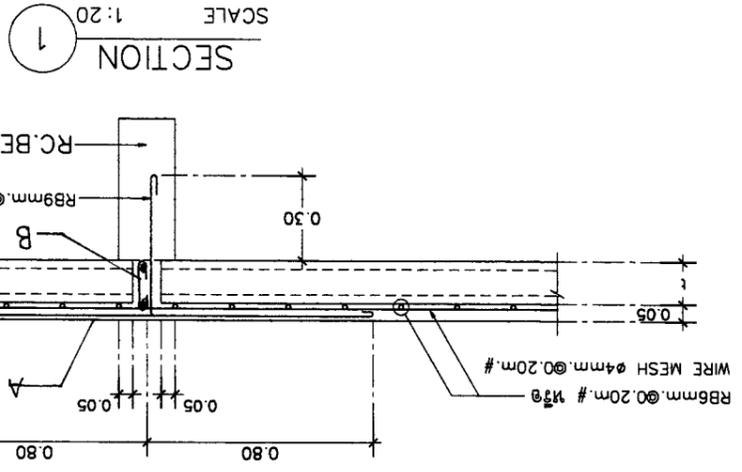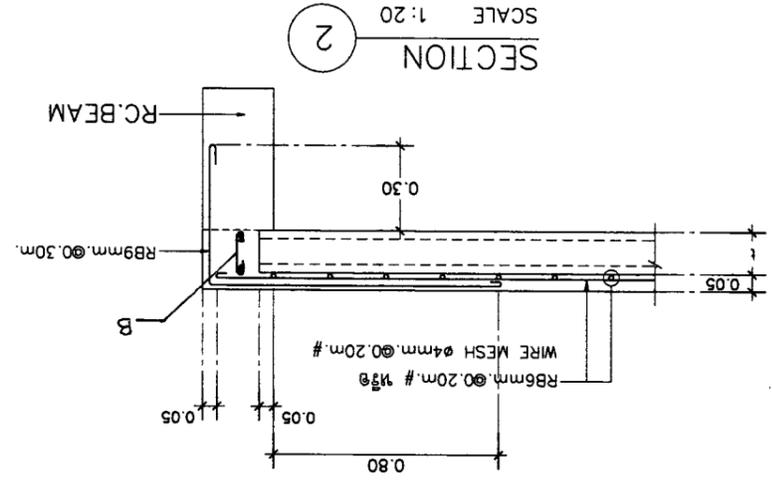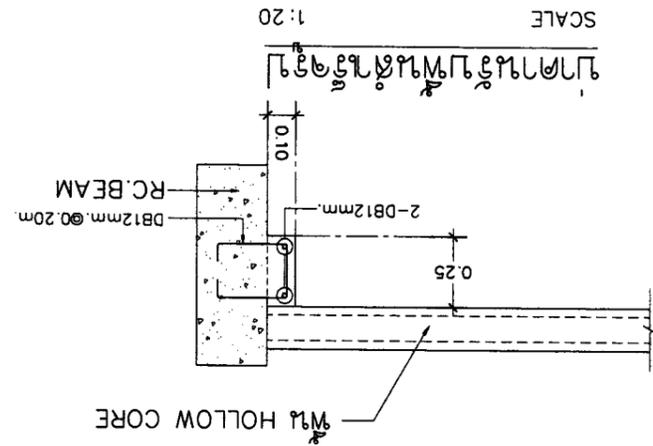


แบบแปลนอาคารจอดรถ




OWNER :	บริษัท อสมาน จำกัด (มหาชน)	ASANA Architect Company Limited
	E-mail : asana304@yahoo.com	
PROJECT :	โครงการอาคารพาณิชย์ 3 ชั้น	
	Location : กรุงเทพมหานคร	
ARCHITECT :	นาย อสมาน วัฒนศิริกุล	ASANA Architect Company Limited
	นาย อสมาน วัฒนศิริกุล	
STRUCTURAL ENGINEER :	นาย อสมาน วัฒนศิริกุล	ASANA Architect Company Limited
	นาย อสมาน วัฒนศิริกุล	
ELECTRICAL ENGINEER :	นาย อสมาน วัฒนศิริกุล	ASANA Architect Company Limited
	นาย อสมาน วัฒนศิริกุล	
SANITARY ENGINEER :	นาย อสมาน วัฒนศิริกุล	ASANA Architect Company Limited
	นาย อสมาน วัฒนศิริกุล	
DATE :	21-02-2560	
SCALE :	1:25	
DRAWING TITLE :	แบบแปลนโครงสร้าง	
APPROVED :		
SHEET NO	S-10	
TOTAL	10	

HOLLOW CORE TYPE	T	(cm.)	A	B
PLANK 350 x 50	5			
			DB12mm. @ 0.10m.	2-DB12mm. , 1-RB9mm. @ 0.20m.


SCALE 1:20
 ผนัง HOLLOW CORE ทุ้มผนังทึบที่ระดับ (กรณี 1)

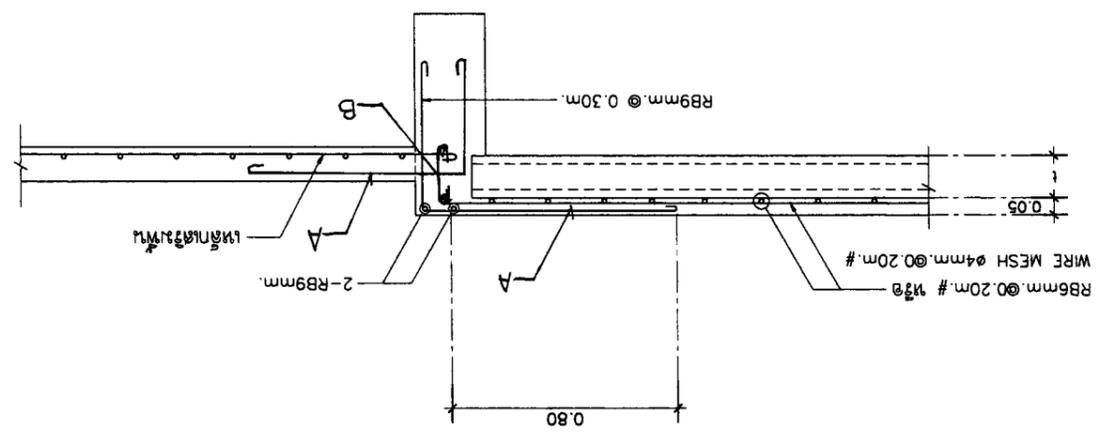


SCALE 1:20
 ผนัง HOLLOW CORE ทุ้มผนังทึบที่ (กรณี 1)

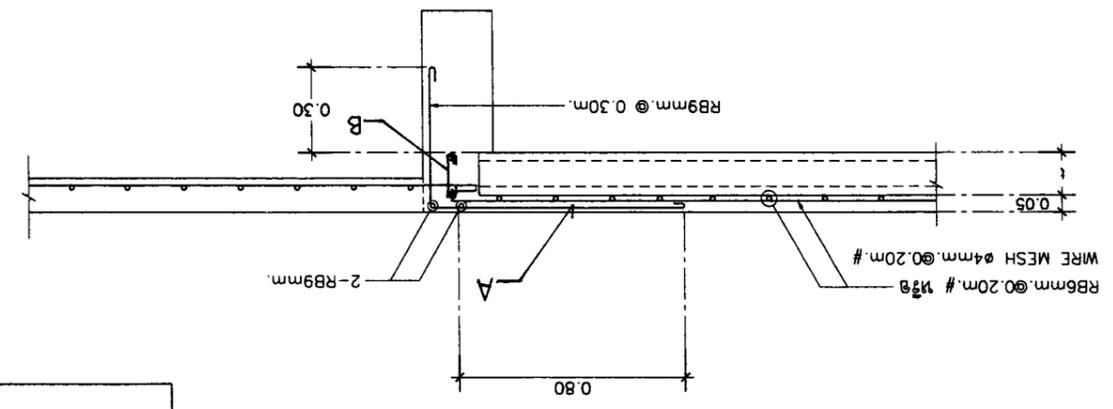

SCALE 1:20
 ผนัง HOLLOW CORE ทุ้มผนังทึบที่ระดับ (กรณี 2)

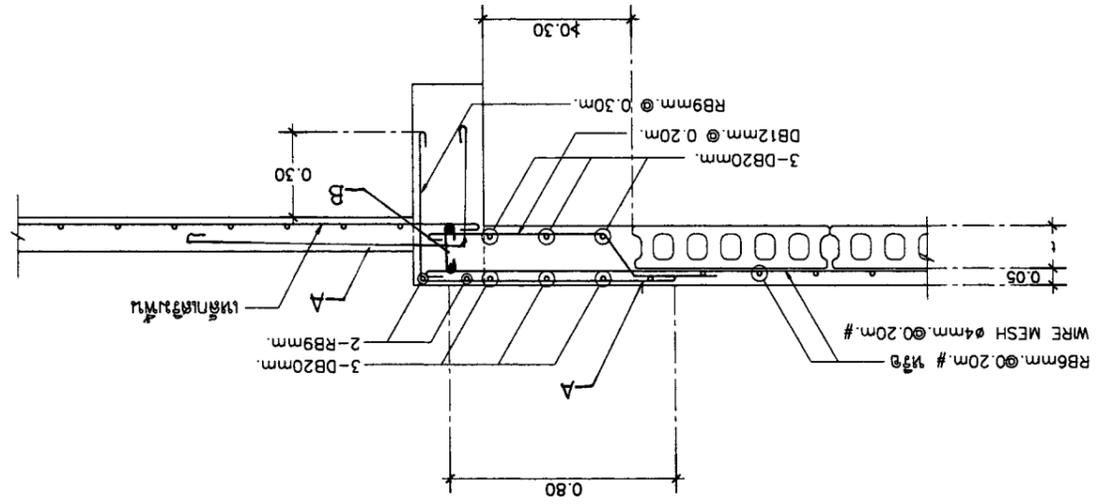

SCALE 1:20
 ผนัง HOLLOW CORE ทุ้มผนังทึบที่ (กรณี 2)

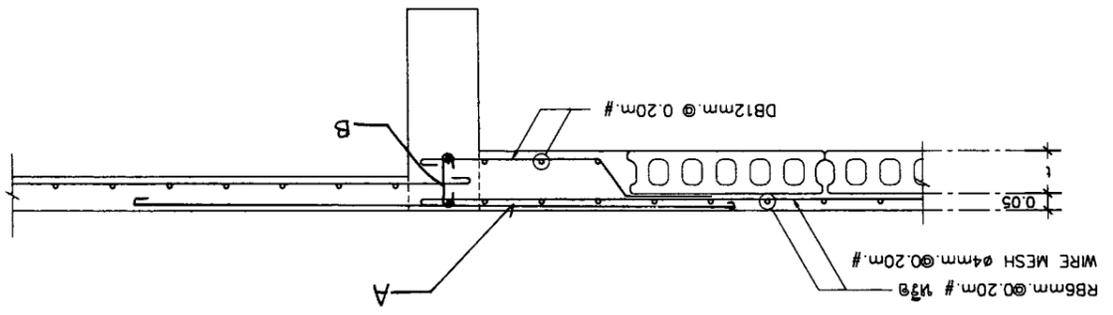

แบบแปลนโครงสร้าง



Project information table including owner, architect, structural engineer, and electrical engineer details with signatures and dates.

Sanitary fixture schedule table with columns for fixture type (WC, LAV, UR, etc.), size, and quantity.

Material specification table listing items like water supply pipes, valves, and electrical components.

Material specification table listing items like water supply pipes, valves, and electrical components.

Main sanitary fixture schedule table listing fixture types, sizes, and quantities.



Legend table mapping symbols to fixture types and material specifications.

Equipment and material list table listing various items like pumps, tanks, valves, and electrical components.




แบบรายละเอียด (SANITARY SYSTEM)

OWNER :	51 หมู่ 2 ต.หนองเตย อ.เมืองจันทบุรี จ.จันทบุรี	PROJECT :	บ้านพักตากอากาศ 4 ห้องนอน
	E-mail : asana304@yahoo.com		บ้านพักตากอากาศ 4 ห้องนอน
ARCHITECT :	นาย ชวณัฐ ธีระกุล โทร. 223	LOCATION :	บ้านพักตากอากาศ 4 ห้องนอน
	นาย ชวณัฐ ธีระกุล โทร. 11086		บ้านพักตากอากาศ 4 ห้องนอน
STRUCTURAL ENGINEER :	นาย ชวณัฐ ธีระกุล โทร. 9126	DATE :	21-02-2560
	นาย ชวณัฐ ธีระกุล โทร. 10327		21-02-2560
ELECTRICAL ENGINEER :	นาย ชวณัฐ ธีระกุล โทร. 9148	REVISION :	1
	นาย ชวณัฐ ธีระกุล โทร. 9148		2
SANITARY ENGINEER :	นาย ชวณัฐ ธีระกุล โทร. 276	DRAWING TITLE :	แปลนระบบสุขาภิบาล
	นาย ชวณัฐ ธีระกุล โทร. 276		แปลนระบบสุขาภิบาล
SCALE : 1:100		SHEET NO : SN-04	
APPROVED :		TOTAL : 10	

SCALE 1 : 100
แปลนระบบสุขาภิบาล

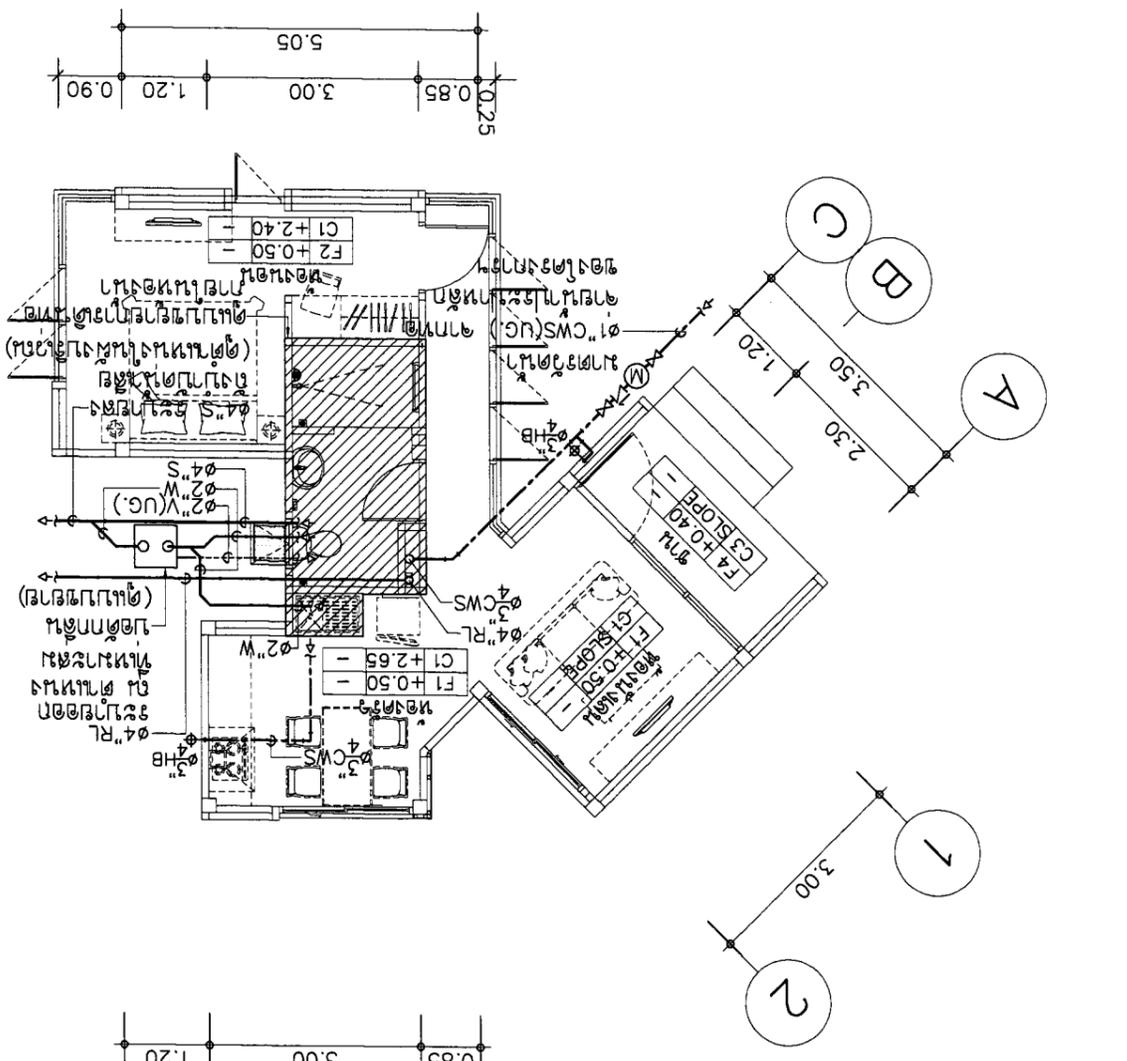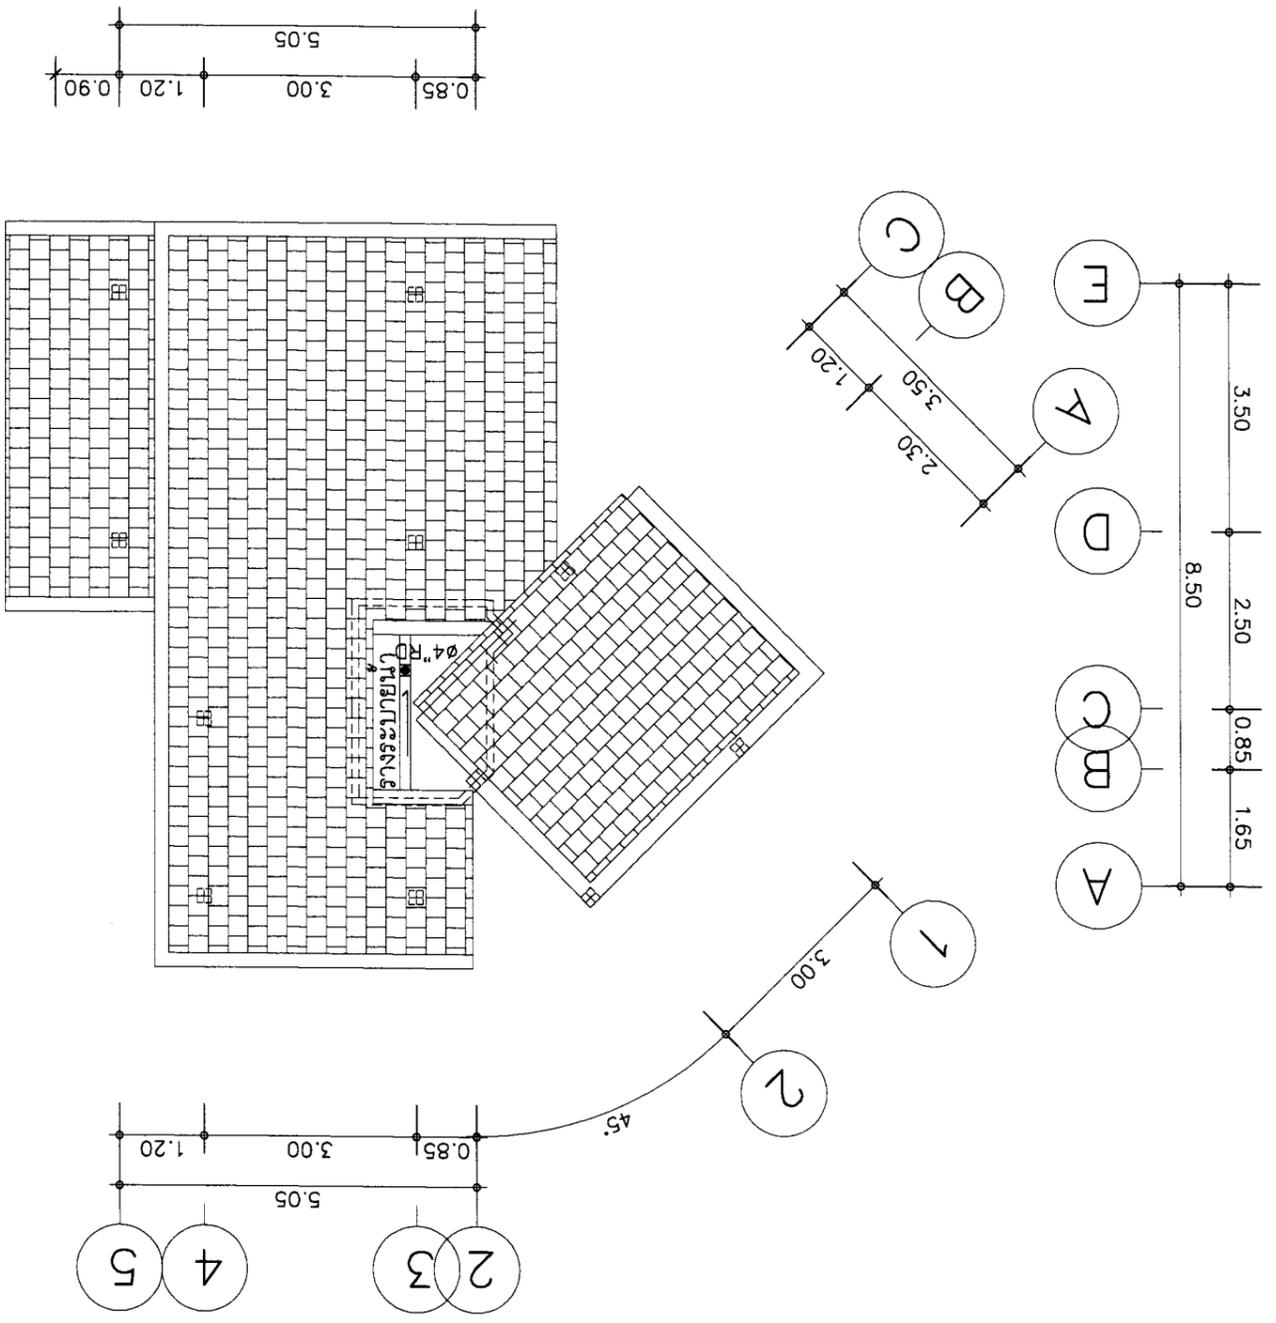


SCALE 1 : 100
แปลนระบบสุขาภิบาล

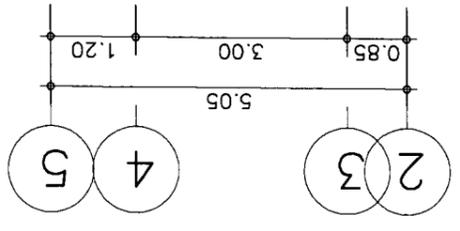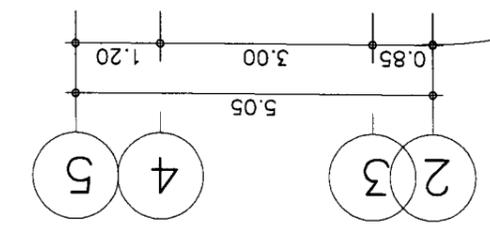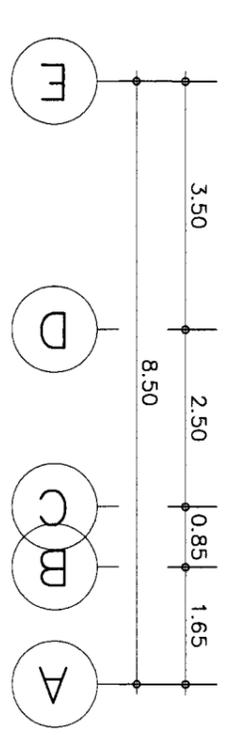



APPROVED :	DRAWING TITLE :	REVISION		ELECTRICAL ENGINEER		STRUCTURAL ENGINEER		ARCHITECT	
		NO	DESCRIPTION	DATE	NO	DESCRIPTION	DATE	NO	DESCRIPTION
SHEET NO		TOTAL		DATE : 21-02-2560		DATE : 21-02-2560		DATE : 21-02-2560	
SCALE : NTS		SCALE : NTS		SCALE : NTS		SCALE : NTS		SCALE : NTS	
PROJECT :		PROJECT :		PROJECT :		PROJECT :		PROJECT :	
OWNER :		OWNER :		OWNER :		OWNER :		OWNER :	
LOCATION :		LOCATION :		LOCATION :		LOCATION :		LOCATION :	
OWNER :		OWNER :		OWNER :		OWNER :		OWNER :	
OWNER :		OWNER :		OWNER :		OWNER :		OWNER :	

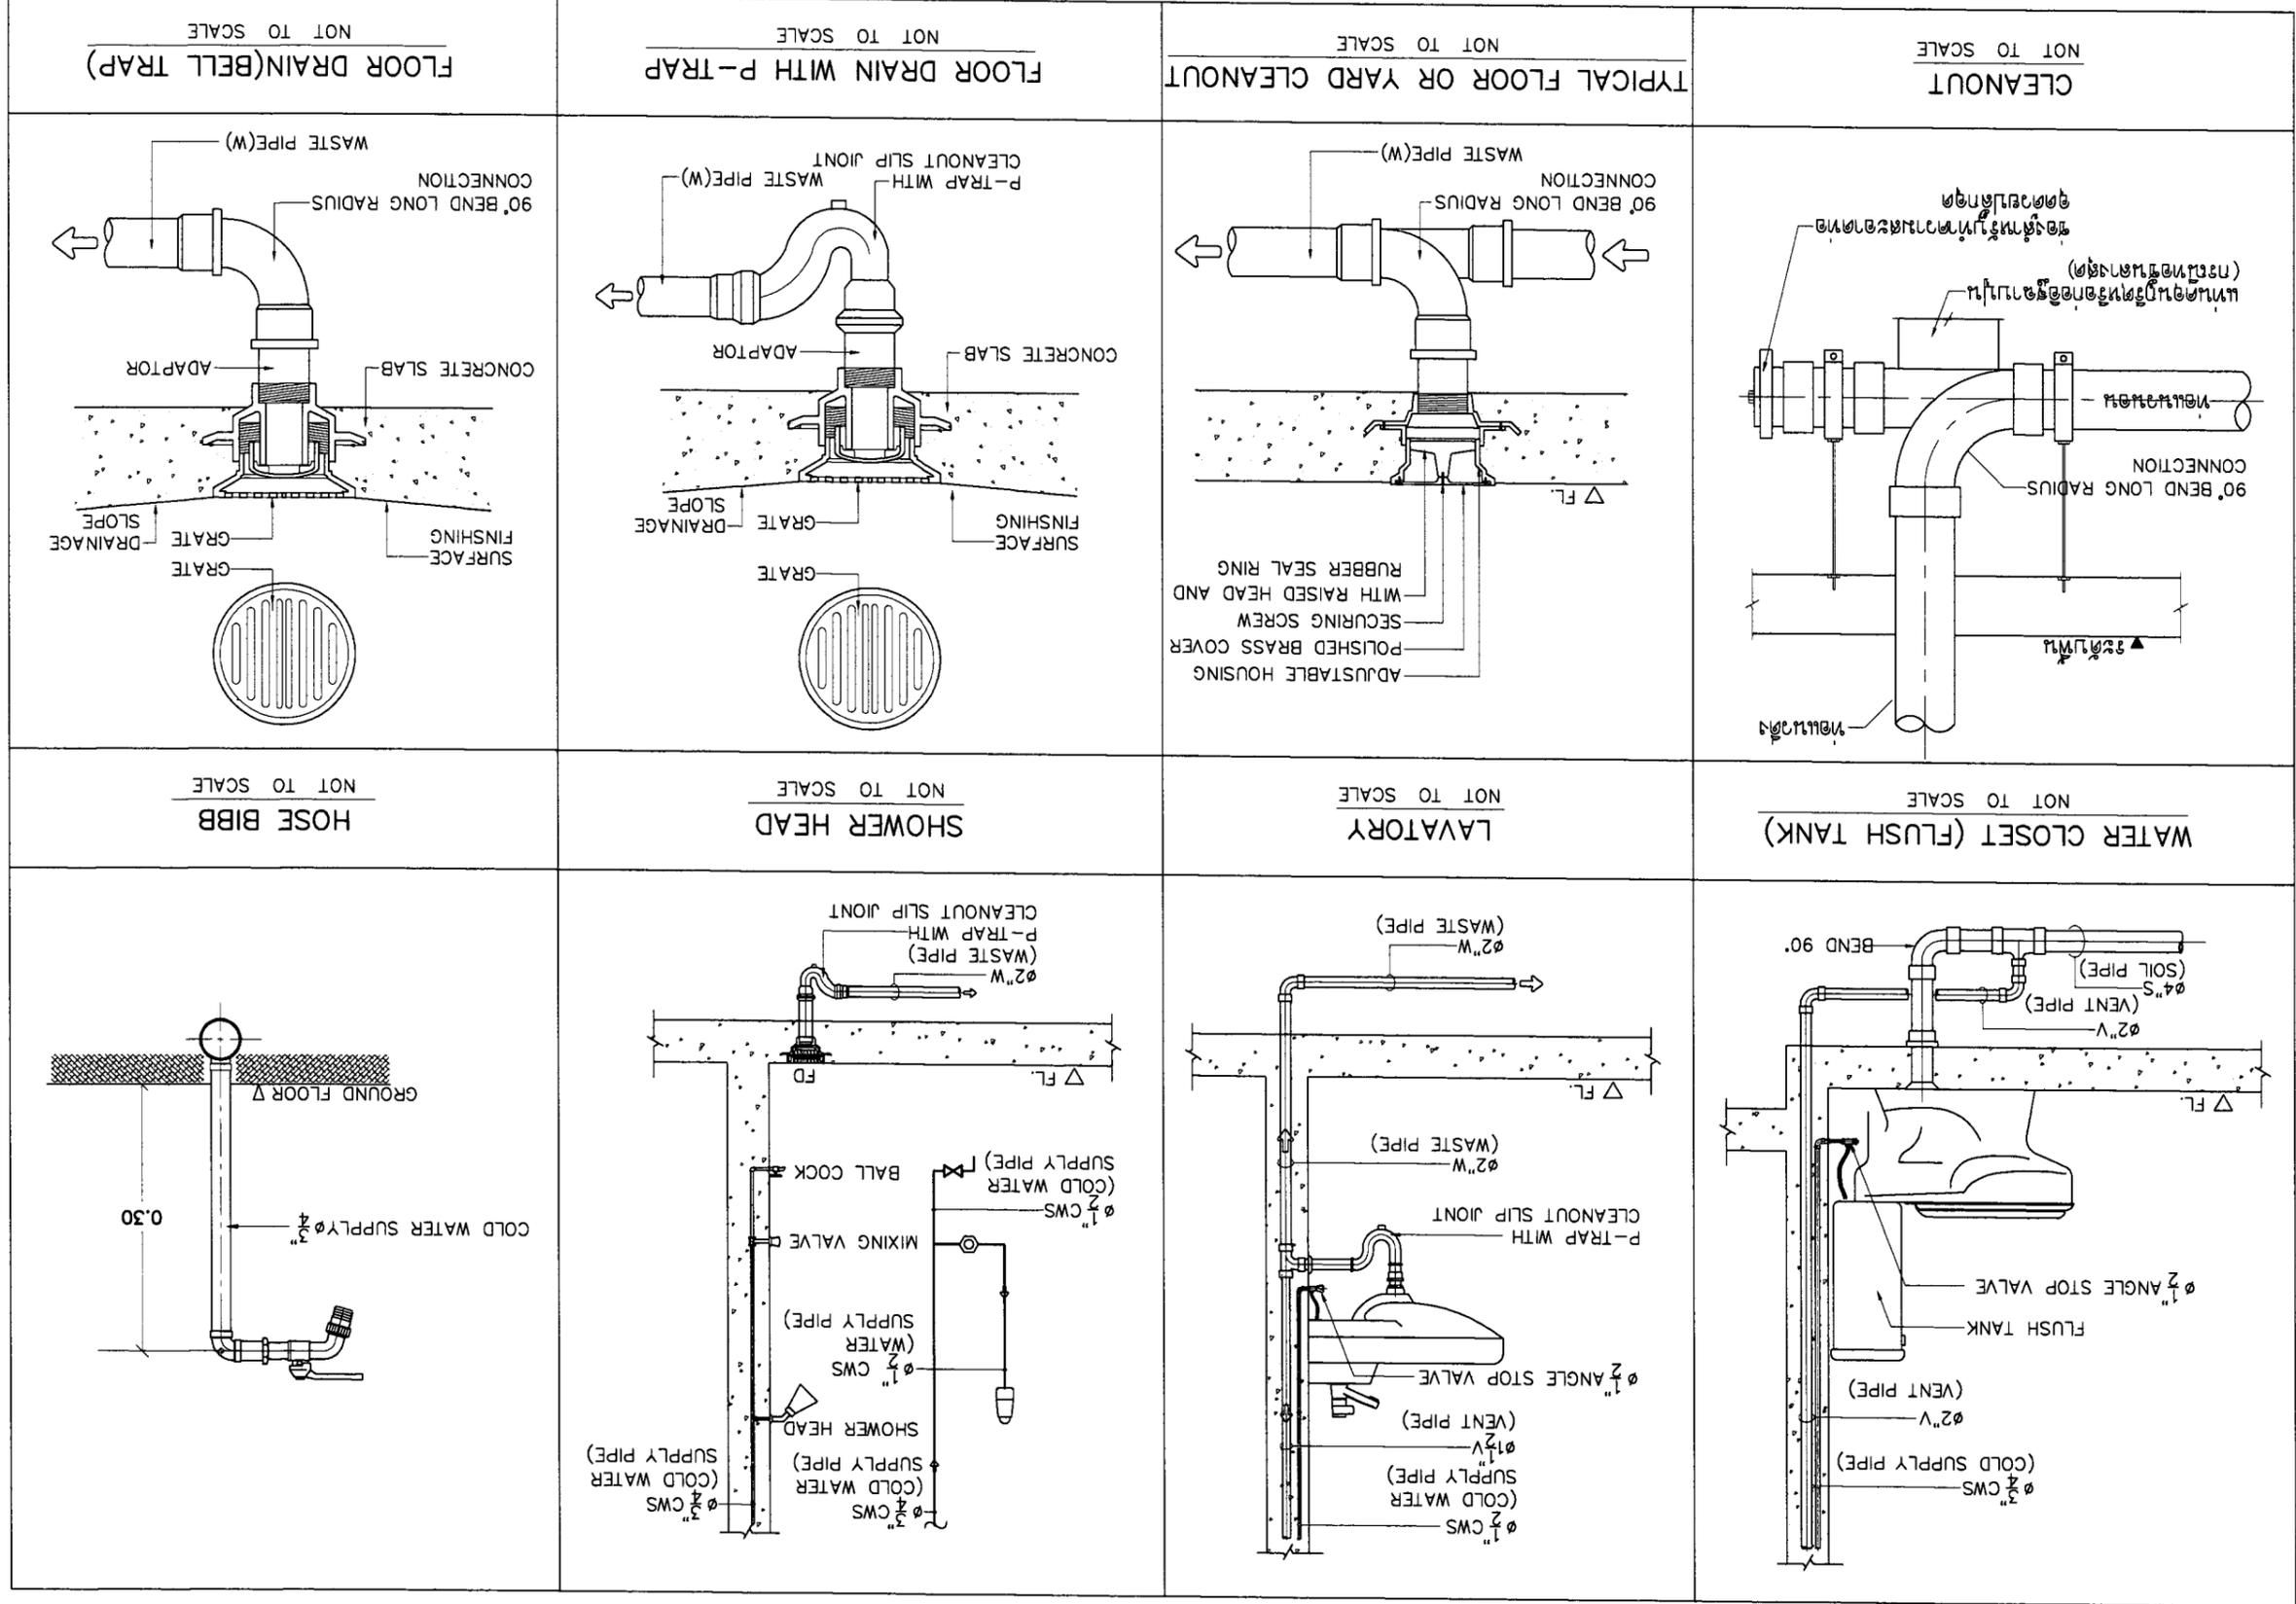

FLOOR DRAIN (BELL TRAP)
NOT TO SCALE

FLOOR DRAIN WITH P-TRAP
NOT TO SCALE

TYPICAL FLOOR OR YARD CLEANOUT
NOT TO SCALE

CLEANOUT
NOT TO SCALE

HOSE BIBB
NOT TO SCALE




SHOWER HEAD
NOT TO SCALE

LAVATORY
NOT TO SCALE

WATER CLOSET (FLUSH TANK)
NOT TO SCALE




OWNER :	ASANA Architect Company Limited	ARCHITECT :	ASANA Architect Company Limited	ELECTRICAL ENGINEER :	ASANA Architect Company Limited	STRUCTURAL ENGINEER :	ASANA Architect Company Limited	SAANITARY ENGINEER :	ASANA Architect Company Limited	DATE :	21-02-2560	SCALE :	NTS	DRAWING TITLE :	VENT THROUGH WALL	APPROVED :		SHEET NO	SN-08	TOTAL	10
PROJECT :	ASANA Architect Company Limited	LOCATION :	ASANA Architect Company Limited	NO :	ASANA Architect Company Limited	DESCRIPTION :	ASANA Architect Company Limited	REVISION :	ASANA Architect Company Limited	NO :	ASANA Architect Company Limited	DESCRIPTION :	ASANA Architect Company Limited	DATE :	ASANA Architect Company Limited	REVISION :	ASANA Architect Company Limited	NO :	ASANA Architect Company Limited	DESCRIPTION :	ASANA Architect Company Limited

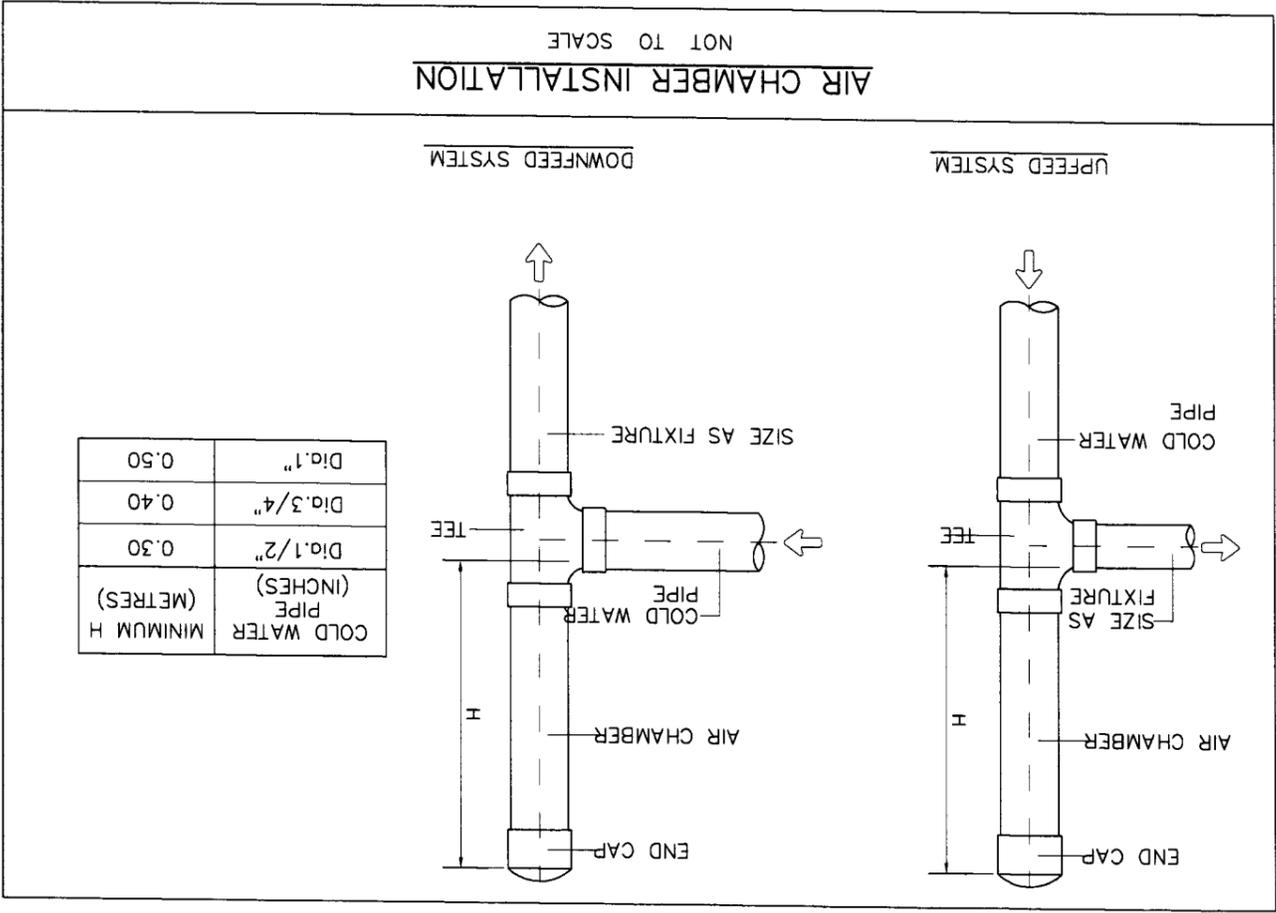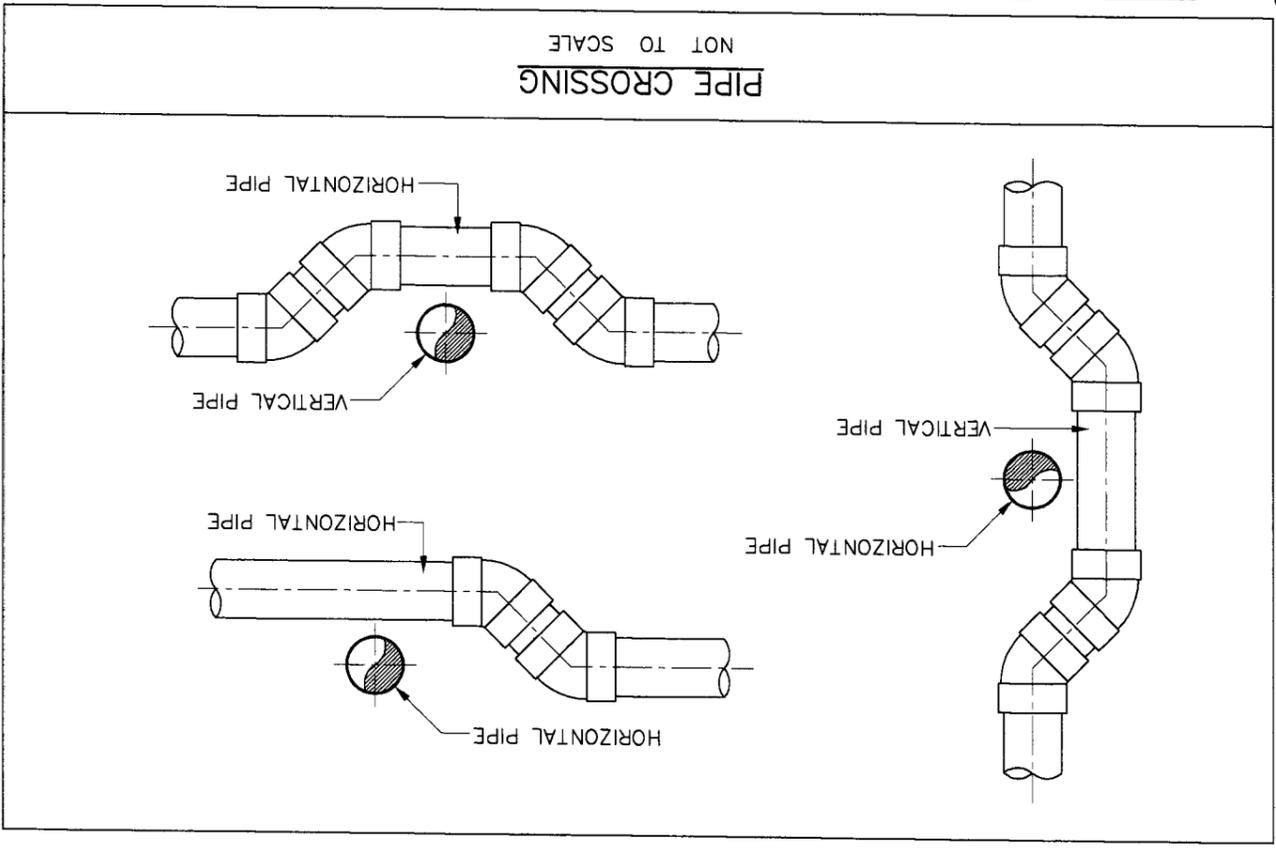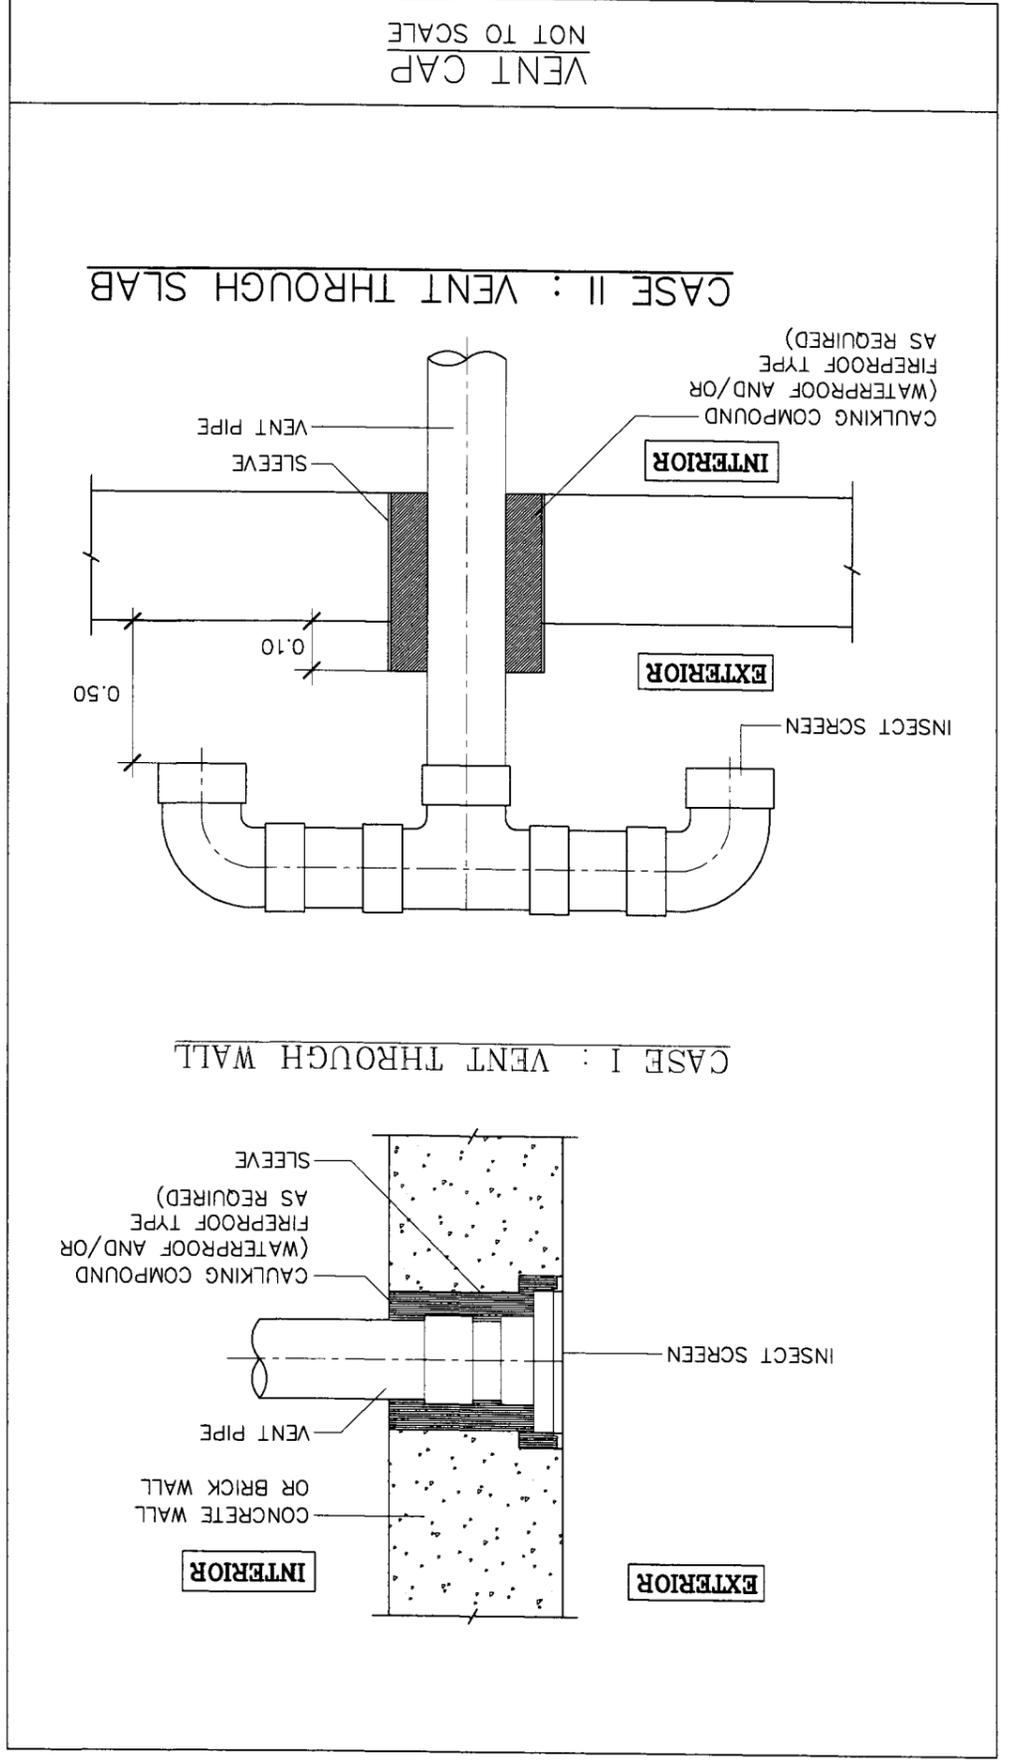




OWNER :	บริษัท อัสานา อริคเทค จำกัด	เลขที่ 2 ถนนพหลโยธิน แขวงจตุจักร เขตจตุจักร กรุงเทพฯ 10130	โทรศัพท์ 02-25381108	แฟกซ์ 02-25381108	อีเมล asana304@yahoo.com												
	บริษัท อัสานา อริคเทค จำกัด	เลขที่ 2 ถนนพหลโยธิน แขวงจตุจักร เขตจตุจักร กรุงเทพฯ 10130	โทรศัพท์ 02-25381108	แฟกซ์ 02-25381108	อีเมล asana304@yahoo.com												
PROJECT :	โครงการบ้านเดี่ยว 2 ชั้น 120 ตารางเมตร																
LOCATION :	เลขที่ 120 หมู่ 2 ถนนพหลโยธิน แขวงจตุจักร เขตจตุจักร กรุงเทพฯ 10130																
ARCHITECT :	บริษัท อัสานา อริคเทค จำกัด	เลขที่ 2 ถนนพหลโยธิน แขวงจตุจักร เขตจตุจักร กรุงเทพฯ 10130	โทรศัพท์ 02-25381108	แฟกซ์ 02-25381108	อีเมล asana304@yahoo.com												
STRUCTURAL ENGINEER :	บริษัท อัสานา อริคเทค จำกัด	เลขที่ 2 ถนนพหลโยธิน แขวงจตุจักร เขตจตุจักร กรุงเทพฯ 10130	โทรศัพท์ 02-25381108	แฟกซ์ 02-25381108	อีเมล asana304@yahoo.com												
ELECTRICAL ENGINEER :	บริษัท อัสานา อริคเทค จำกัด	เลขที่ 2 ถนนพหลโยธิน แขวงจตุจักร เขตจตุจักร กรุงเทพฯ 10130	โทรศัพท์ 02-25381108	แฟกซ์ 02-25381108	อีเมล asana304@yahoo.com												
SANITARY ENGINEER :	บริษัท อัสานา อริคเทค จำกัด	เลขที่ 2 ถนนพหลโยธิน แขวงจตุจักร เขตจตุจักร กรุงเทพฯ 10130	โทรศัพท์ 02-25381108	แฟกซ์ 02-25381108	อีเมล asana304@yahoo.com												
DATE :	21-02-2560																
SCALE :	NTS																
DRAWING TITLE :	รายละเอียดการเดินท่อ																
REVISION :	<table border="1"> <tr> <th>NO</th> <th>DESCRIPTION</th> <th>DATE</th> </tr> <tr> <td>1</td> <td></td> <td></td> </tr> <tr> <td>2</td> <td></td> <td></td> </tr> <tr> <td>3</td> <td></td> <td></td> </tr> </table>					NO	DESCRIPTION	DATE	1			2			3		
NO	DESCRIPTION	DATE															
1																	
2																	
3																	
SHEET NO	SN-09		TOTAL 10														
APPROVED :																	


VERTICAL PIPE CLAMP
NOT TO SCALE

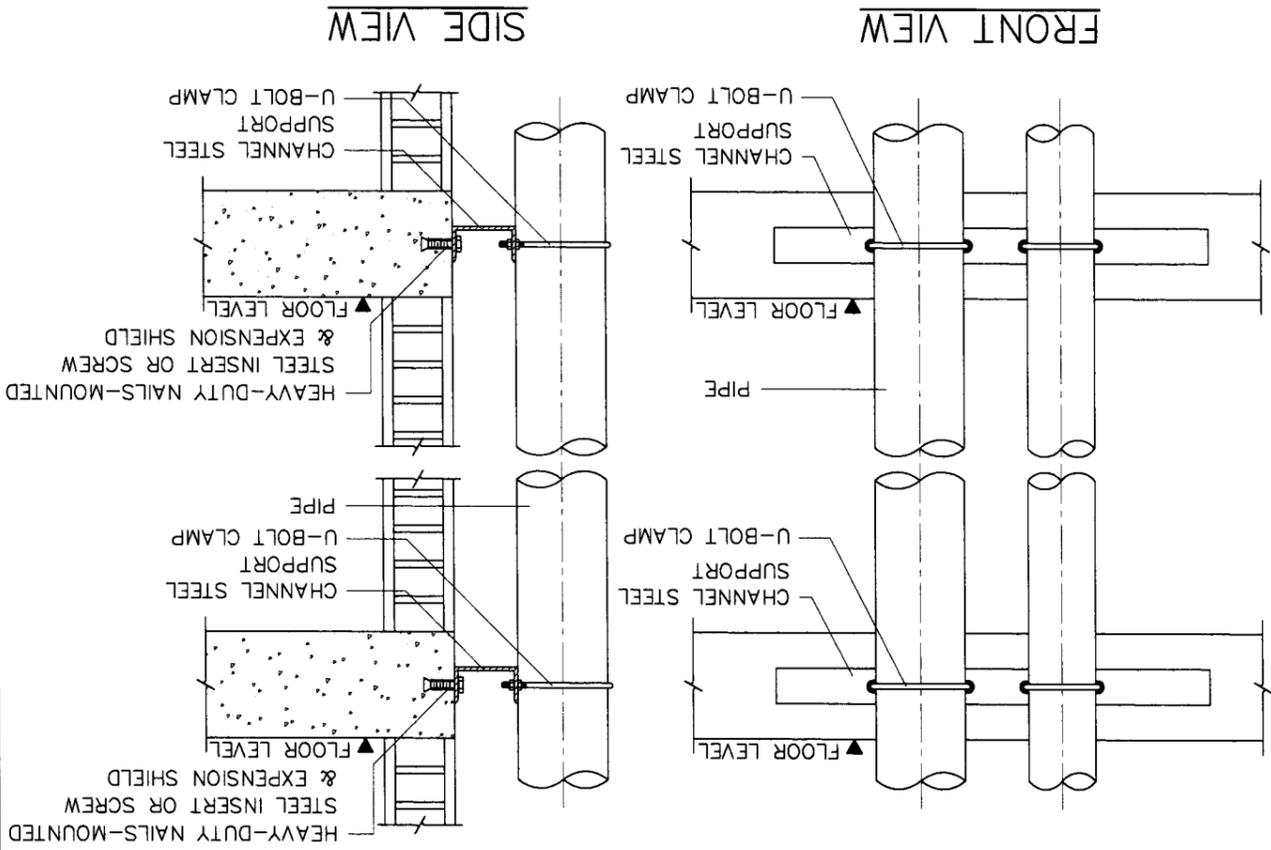

PIPE THROUGH WALL
NOT TO SCALE

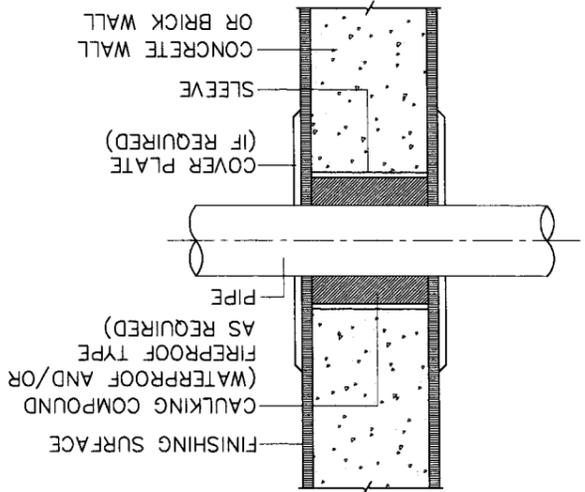


PIPE THROUGH FLOOR
NOT TO SCALE

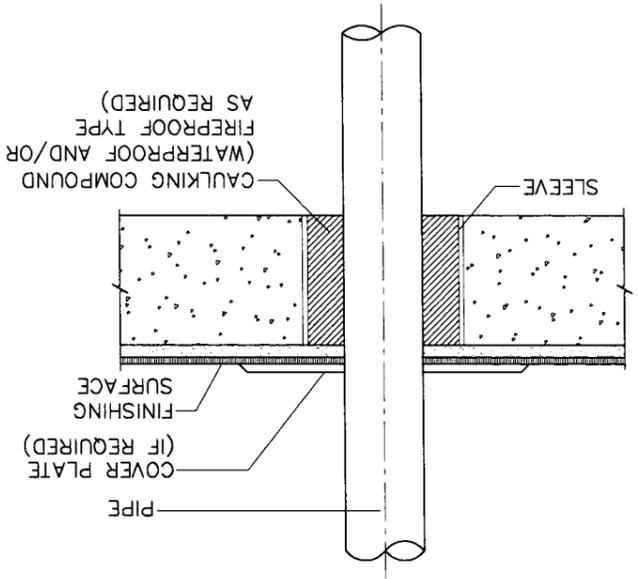


OWNER :	SI มี 2 ทรัพย์ธนชนก E-mail : asano304@yahoo.com	ARCHITECT :	นาย อ้วน วัฒนวิทย์ นร.223 นาย อรรถ วัฒนวิทย์ นร.226	STRUCTURAL ENGINEER :	นาย อญ วัฒนวิทย์ นร.10327	ELECTRICAL ENGINEER :	นาย กฤษณะ บุญ วัฒนวิทย์ นร.10327	REVISION :		DRAWING TITLE :	งานระบบไฟฟ้าภายในอาคาร 3
PROJECT :	โครงการอาคารพาณิชย์ 3 ชั้น อาคารพาณิชย์ 3 ชั้น	LOCATION :	เลขที่ 31 ถนนวิภาวดีรังสิต นร.11086 เลขที่ 31 ถนนวิภาวดีรังสิต นร.11086		นาย อญ วัฒนวิทย์ นร.17510 นาย อญ วัฒนวิทย์ นร.17510	SANITARY ENGINEER :	นาย อญ วัฒนวิทย์ นร.276	DATE :	21-02-2560	SCALE :	NTS
										SHEET NO	SN-10
										TOTAL	10
APPROVED :											

NOT TO SCALE
CLEVIS HANGER

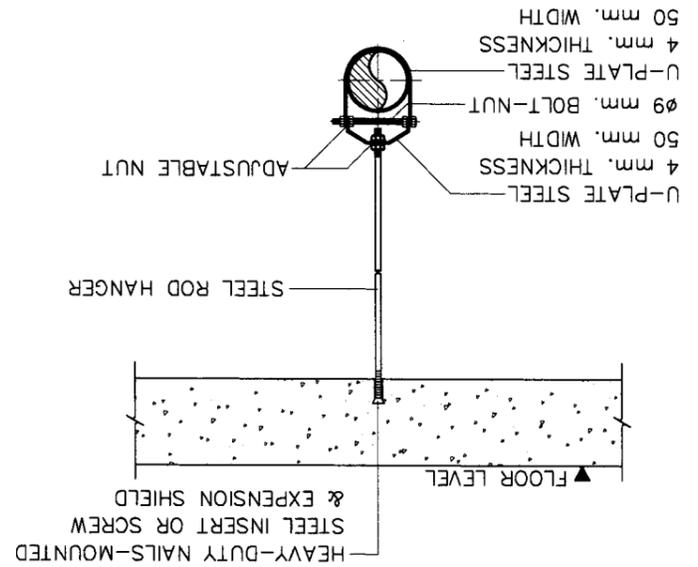


NOT TO SCALE
CLEVIS HANGER

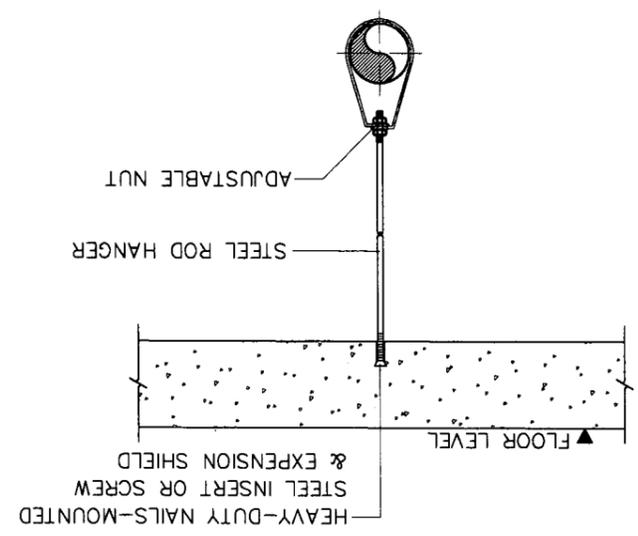


NOT TO SCALE
TRAPEZE HANGER

FRONT VIEW

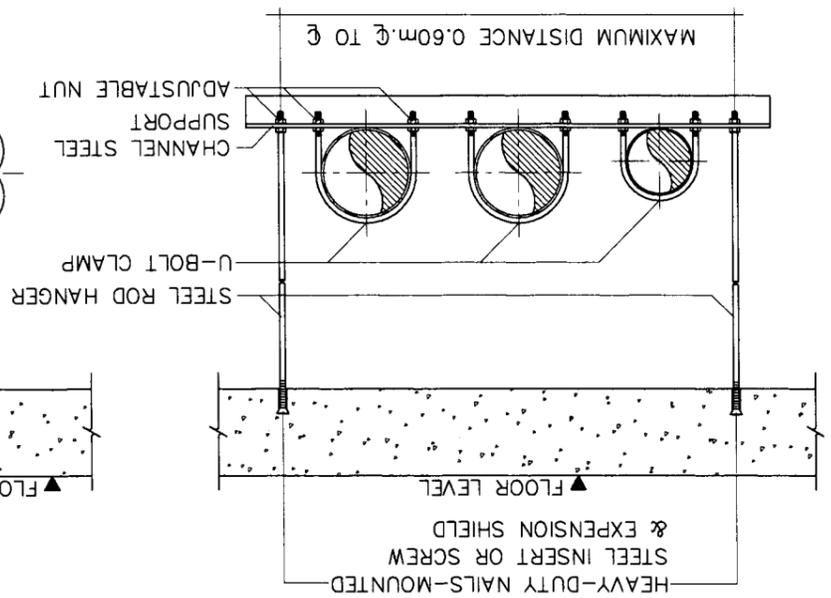

SIDE VIEW

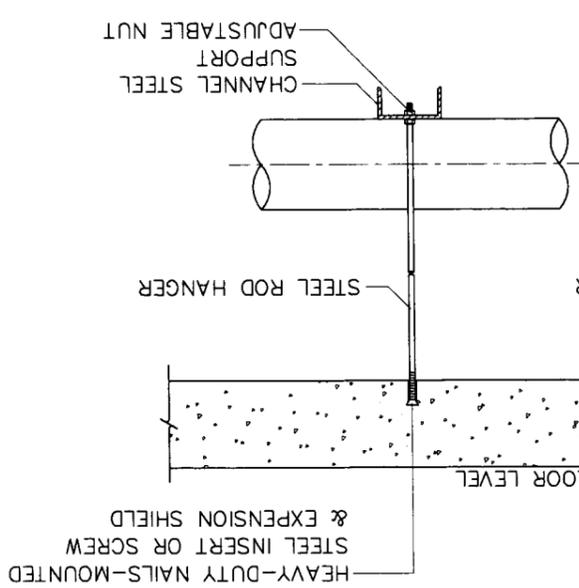

SIZE OF STEEL ROD HANGER & U-BOLT CLAMP

PIPE DIAMETER	STEEL ROD HANGER	U-BOLT CLAMP
ø1" - ø1 1/2"	ø9 mm.	ø6 mm.
ø2" - ø3"	ø12 mm.	ø9 mm.
ø4" AND LARGER	ø15 mm.	ø12 mm.

NOTE :
 1) SIZE OF STEEL ROD HANGER AND SIZE OF U-BOLT CLAMP ARE AS THE ABOVE --SPECIFIED AND/OR SHALL BE APPROVED BY ENGINEER.
 2) BOLT AND NUT USED FOR HANGER AND CLAMP SHALL BE COOPERATED WITH SPRING WASHER.